

現場説明事項

工事名称 市立ふじみ野小学校トイレ改修工事（第1期工事）

担当部署 総務部 営繕課

「説明事項」

1. 工事目的

本工事は、市立ふじみ野小学校の普通教室棟西側トイレの改修工事を行う。

2. 工事概要

特記仕様書、設計図書による。

3. 工事範囲

本工事は目的上必要と思われる、仮設材、安全措置（ガードフェンス・バリケード等）も本工事に含む。

4. 特記事項

- 1) 契約後速やかに、工事用図面 A4（A3 二つ折）を 3 部製本し提出すること。
- 2) 契約工期は契約日から令和 5 年 9 月 29 日とする。
- 3) 下記内容を遵守し、令和 5 年 9 月 15 日までに現場使用前検査を受け工事を完了すること。
 - ① 夏季休業期間（令和 5 年 7 月 21 日～令和 5 年 8 月 24 日）以外に行う騒音、振動、異臭等を伴う工事は、学校休業日に施工すること。
 - ② 仮設計画については学校、監督員と協議の上、決定すること。
- 4) 大気汚染防止法の改正により、石綿の規制が強化されているため（一部の規定を除き令和 3 年 4 月 1 日に施行）、「建築物等の解体等に係る石綿ばく露防止及び石綿飛散漏えい防止対策徹底マニュアル」に基づき工事を行うこと。
- 5) 降雨日数での工期延長は認めない。ただし、発注者が認めた場合はこの限りではない。
- 6) ふじみ野小学校の学校環境・行事を考え、安全面などを十分に考慮し工事を進行すること。
- 7) 同施設において、「市立小・中学校屋内運動場空調設備設置工事」を予定しているため、本工事における工事車両は仮設駐車場を使用すること。
- 8) 仮設駐車場は、教職員も使用するため、工事車両・廃材コンテナ・現場事務所程度とし、関係者（監督員・教育委員会・学校関係者）と協議し設置すること。
- 9) 仮設については、周辺施設、住民等に十分注意し、安全を確保すること。
- 10) 仮設駐車場に関しては、令和 5 年 5 月 29 日から令和 5 年 6 月 5 日までに完了すること。

ただし、雨天により運動会（令和 5 年 5 月 27 日（土））が延期になる際は学校側と協議し決めること。
- 11) 工事中の騒音・振動等の防止に努めるとともに、近隣道路に違法駐車しないこと。
- 12) 工事搬入口付近の道路について清掃等を行うこと。

- 1 3) 「建設業における 新型コロナウイルス感染予防対策ガイドライン」等を参考に、感染防止対策を行うこと。
- 1 4) ホルムアルデヒド等有害化学物質の発生材は、MSDS（化学物質安全データシート）等を確認した上で監督員に提出すること。
- 1 5) 提出書類については、富士見市様式で遅滞なく提出すること。
- 1 6) 竣工図は、監督員と協議の上、CAD データを作成すること。
- 1 7) 足場設置 3 0 日前までに建設物機械等設置届を労働基準監督に提出すること。

参考資料

設 計 仕 様 書

工事名称 市立ふじみ野小学校トイレ改修工事(第1期工事)

工事場所 富士見市 ふじみ野東4丁目 地内

積算書は、本工事の積算をする際の参考として提示するものです。入札の際には、設計図書に従い積算をして下さい。なお、参考積算書への質問に関しましては回答できませんのでご了承願います。

工事名称		市立ふじみ野小学校トイレ改修工事(第1期工事)																																																																																																									
請負工事費																																																																																																											
工事概要		普通教室棟西側トイレ改修 建築:床・壁・天井の内装改修 電気:照明器具の改修 機械:衛生器具・設備配管の改修																																																																																																									
<table border="1"> <tr> <td colspan="2">総括表</td> <td>上段</td> <td>設計変更</td> </tr> <tr> <td>名称</td> <td>摘要</td> <td>数量</td> <td>単位</td> <td>金額</td> <td>下段</td> <td>原設計</td> </tr> <tr> <td>直接工事費</td> <td></td> <td>1</td> <td>式</td> <td></td> <td>備</td> <td>考</td> </tr> <tr> <td></td> <td></td> <td></td> <td></td> <td></td> <td></td> <td></td> </tr> <tr> <td></td> <td></td> <td></td> <td></td> <td></td> <td></td> <td></td> </tr> <tr> <td>計</td> <td></td> <td>1</td> <td>式</td> <td></td> <td></td> <td></td> </tr> <tr> <td>共通仮設費</td> <td></td> <td>1</td> <td>式</td> <td></td> <td></td> <td></td> </tr> <tr> <td>純工事費</td> <td></td> <td>1</td> <td>式</td> <td></td> <td></td> <td></td> </tr> <tr> <td>現場経費</td> <td></td> <td>1</td> <td>式</td> <td></td> <td></td> <td></td> </tr> <tr> <td>工事原価</td> <td></td> <td>1</td> <td>式</td> <td></td> <td></td> <td></td> </tr> <tr> <td>一般管理費</td> <td></td> <td>1</td> <td>式</td> <td></td> <td></td> <td></td> </tr> <tr> <td>工事価格</td> <td>スクラップ控除後</td> <td></td> <td></td> <td></td> <td>スクラップ控除前</td> <td>スクラップ控除</td> </tr> <tr> <td>改め</td> <td></td> <td></td> <td></td> <td></td> <td></td> <td></td> </tr> <tr> <td>消費税相当額</td> <td></td> <td>1</td> <td>式</td> <td></td> <td>10%</td> <td></td> </tr> <tr> <td>請負工事費</td> <td></td> <td></td> <td></td> <td></td> <td></td> <td></td> </tr> </table>						総括表		上段	設計変更	名称	摘要	数量	単位	金額	下段	原設計	直接工事費		1	式		備	考															計		1	式				共通仮設費		1	式				純工事費		1	式				現場経費		1	式				工事原価		1	式				一般管理費		1	式				工事価格	スクラップ控除後				スクラップ控除前	スクラップ控除	改め							消費税相当額		1	式		10%		請負工事費						
						総括表		上段	設計変更																																																																																																		
名称	摘要	数量	単位	金額	下段	原設計																																																																																																					
直接工事費		1	式		備	考																																																																																																					
計		1	式																																																																																																								
共通仮設費		1	式																																																																																																								
純工事費		1	式																																																																																																								
現場経費		1	式																																																																																																								
工事原価		1	式																																																																																																								
一般管理費		1	式																																																																																																								
工事価格	スクラップ控除後				スクラップ控除前	スクラップ控除																																																																																																					
改め																																																																																																											
消費税相当額		1	式		10%																																																																																																						
請負工事費																																																																																																											

積算用紙

上段	変更設計
下段	原設計

名 称	摘 要	数 量	単 位	単 価	金 額	備 考
工事共通仮設費						
準備費	予備調査、敷地整理、その他に要する費用	1.0	式			
仮設建物費	現場事務所、倉庫、下小屋、作業員施設等の費用	1.0	式			
工事施設費	場内通信設備等の工事用施設に要する費用	1.0	式			
環境安全費	安全標識、消火設備等の施設の設置隣接物の養生等に要する費用	1.0	式			
動力用水光熱費	工事用電気設備及び工事用給排水設備とその料金に要する費用	支給				(共通仮設費率)+ (積上げ)
屋外整理清掃費	屋外跡片付け、屋外発生材の処分等の整理清掃に要する費用	1.0	式			
機械器具費	測量機器及び雑機械器具に要する費用	1.0	式			
その他	材料試験等に要する費用	1.0	式			
計						

1 期工事

積算用紙

上段	変更設計
下段	原設計

名 称	摘 要	数 量	単 位	単 価	金 額	備 考
共通仮設積上げ						
仮囲い	カッターフェンス H=1800	92.20	m			
仮門	キャスターゲート W=3.6×H=2.0	2.00	個所			
仮設鉄板敷		1185.40	m ²			
仮設間仕切	木下地 合板	72.30	m ²			
仮設材運搬		1.00	式			別紙明細 1
整地		1185.40	m ²			
交通誘導員		30.00	日			
計						

(P. - 積上 -)

(—————)

富士見市 総務部 営繕課

積算用紙

上段	変更設計
下段	原設計

名	称	摘	要	数	量	単	位	単	価	金	額	備	考
A	直接仮設工事												
	外部足場	枠組足場	建枠900	85.70		m ²							
	内部足場	脚立		136.50		m ²							
	ネット養生シート	防炎Ⅰ類		85.70		m ²							
	仮設材運搬			1.00		式							別紙明細3
	養生費	仕上げ	複合改修	115.50		m ²							
		通路		298.50		m ²							
	清掃片付け	仕上げ	複合改修	115.50		m ²							
		通路		298.50		m ²							
		外部		57.50		m ²							
	合計												

積 算 用 紙

上段	変更設計
下段	原 設計

名 称	摘 要	数 量	単 位	単 価	金 額	備 考
B	建築工事					
1	コンクリート工事	1.00	式			
2	金属工事	1.00	式			
3	左官工事	1.00	式			
4	建具工事	1.00	式			
5	塗装工事	1.00	式			
6	内装工事	1.00	式			
7	雑工事	1.00	式			
	合計					

積算用紙

上段	変更設計
下段	原設計

名	称	摘	要	数	量	単	位	単	価	金	額	備	考
1	コンクリート工事												
	コンクリート	Fc=21N/mm ²	スランプ18cm	0.40		m ³							
	軽量コンクリート	Fc=18N/mm ²	スランプ18cm	4.80		m ³							
	コンクリート打設手間	躯体		0.40		m ³							
		押さえ		4.80		m ³							
	ポンプ圧送費			1.00		式							別紙明細4
	型枠	一般		6.90		m ³							
	型枠運搬	4t		6.90		m ³							
	鉄筋	SD295 D13		7.10		kg							
		SD295 D10		5.00		kg							
	同上加工組み立て			12.10		kg							

積算用紙

上段	変更設計
下段	原設計

名 称	摘 要	数 量	単 位	単 価	金 額	備 考
鉄筋運搬		12.10	kg			
後施工アンカー	差筋アンカー（拡張） D13	168.00	本			
	差筋アンカー（拡張） D10	120.00	本			
小計						

積 算 用 紙

上段	変更設計
下段	原 設 計

名 称	摘 要	数 量	単 位	単 価	金 額	備 考
3	金属工事					
	鋼製天井下地	25形	66.00	m ²		
		19形	24.60	m ²		
	鋼製壁下地	スタッド75形	18.20	m ²		
	鋼製下り壁下地	19形	2.40	m ²		
	天井開口補強	19形 300角程度	6.00	箇所		
		25形 450角程度	12.00	箇所		
		25形 300×1200程度	12.00	箇所		
	天井点検口	アルミ製 450角	6.00	個		
	小計					

積 算 用 紙

上段	変更設計
下段	原 設計

名 称	摘 要	数 量	単 位	単 価	金 額	備 考
4	左官工事					
	セルフレベルリング	t=10	66.00	m ²		
	モルタル金鏝	内部床 t=20	0.30	m ²		
	コーキング	壁目地 変成シリコン系 10×10	302.10	m		
		家具廻り 変成シリコン系 10×10	26.90	m		
	小計					

積 算 用 紙

上段	変更設計
下段	原 設 計

名 称	摘 要	数 量	単 位	単 価	金 額	備 考
6 塗装工事						
下地調整	木部 RB種	3.50	㎡			
	鉄鋼面 RB種 3種ケレンC	3.20	㎡			
	コンクリート面 RB種	149.80	㎡			
	ポर्ट面 RB種	11.40	㎡			
合成樹脂調合ペイント	木部 細巾物 工程B種	3.50	㎡			
	鉄鋼面 建具 工程B種	3.20	㎡			
錆止め塗料塗	屋内 A種 工程C種 水系	3.20	㎡			
艶有合成樹脂エマルジョン	コンクリート面 工程B種	149.80	㎡			
	ポर्ट面 工程B種	11.40	㎡			
小計						

積 算 用 紙

上段	変更設計
下段	原 設計

名 称	摘 要	数 量	単 位	単 価	金 額	備 考
7 内装工事						
長尺塩ビシート	マーブル t=2.5	84.70	㎡			
塩ビ製巾木	H=60	71.00	m			
化粧ケイ酸カルシウム板	壁 t=6	167.40	m			代価表 1
石膏ボード	壁 t=12.5 GL	167.40	㎡			
	下り壁 t=12.5	2.40	㎡			
	天井下地 t=9.5	36.60	㎡			
化粧石膏ボード	ジプトーン t=9.5	63.60	㎡			
ロックウール化粧吸音板	フラットタイプ t=9	36.60	㎡			

積算用紙

上段	変更設計
下段	原設計

名 称	摘 要	数 量	単 位	単 価	金 額	備 考
廻り縁	塩ビ製	117.00	m			
下り壁見切り	塩ビ製	10.20	m			
トイレ用床材	ハイドセラ 900×600×11.7t	12.00	個			
同上施工費	コーキング共	3.00	箇所			代価表2
小計						

積 算 用 紙

上段	変更設計
下段	原 設計

名 称	摘 要	数 量	単 位	単 価	金 額	備 考
8 雑工事						
掲示板	アルミ枠 1800×900	6.00	台			
ピクトサイン	150×150 平付け	6.00	個			
甲板	マリンボ [®] ストフォーム t=20 L=3250	3.00	箇所			代価表 3
	マリンボ [®] ストフォーム t=20 L=750	3.00	箇所			代価表 4
	マリンボ [®] ストフォーム t=20 L=730	3.00	箇所			代価表 5
洗面カウンター	人工大理石 L=1940	3.00	箇所			別紙明細 5
	人工大理石 L=1825	3.00	箇所			別紙明細 6
洗面カウンター据付	人工大理石 L=1940	3.00	箇所			代価表 6
	人工大理石 L=1825	3.00	箇所			代価表 7
小計						

積算用紙

上段	変更設計
下段	原設計

名	称	摘	要	数	量	単	位	単	価	金	額	備	考
C	電気設備工事												
1	電灯コンセント設備工事			1.00		式							
2	弱電設備工事			1.00		式							
	合計												

積 算 用 紙

上段	変更設計
下段	原 設計

名 称	摘 要	数 量	単 位	単 価	金 額	備 考
1	電灯コンセント設備工事					
	600Vポリエチレン絶縁ケーブル	EM-EEF2.0-2C	天井	104.80	m	
		EM-EEF2.0-2C	管内	18.50	m	
		EM-EEF2.0-2C	MMA内	25.00	m	
		EM-EEF2.0-3C	PF内	305.00	m	
		EM-EEF2.0-3C	管内	4.80	m	
		EM-EEF2.0-3C	天井	45.30	m	
		EM-EEF1.6-3C	天井	15.00	m	
		EM-EEF1.6-3C	MMA内	6.00	m	
	コンセント	2P15A×2		6.00	個	
	メタルモールジング	A型		15.20	m	

積 算 用 紙

上段	変更設計
下段	原 設 計

名 称	摘 要	数 量	単 位	単 価	金 額	備 考
メタルモールジング	B型	4.80	m			
	メタルモール付属品					
	スイッチボックス A型 1個用	6.00	個			
	スイッチボックス B型 1個用	6.00	個			
	コーナーボックス B型	6.00	個			
	ブッシング、エルボ、カップリング等	1.00	式			
LED一体型ベースライト	A 5200 lm LRS3-4-48-LN	6.00	台			
	B 2500 lm LRS3-4-23-LN	6.00	台			
LEDダウンライト	C 610 lm LRS1-05	39.00	台			
人感センサー用スイッチ	2回路用	6.00	台			
人感センサー	親機	6.00	台			
人感センサー	子機	12.00	台			

積算用紙

上段	変更設計
下段	原設計

名 称	摘 要	数 量	単 位	単 価	金 額	備 考
人感センサー	子機(換気扇端子付き)	6.00	台			
ブランクプレート	角型	6.00	枚			
小計						

積 算 用 紙

上段	変更設計
下段	原 設 計

名 称	摘 要	数 量	単 位	単 価	金 額	備 考
1	衛生器具設備工事					
	腰掛け便器	C710S FV式	18.00	組		
	和風便器	床排水 床上給水 FV式	3.00	組		
	小便器	センサー一体型 U620	12.00	組		
	掃除用流し	ハック付 S210	6.00	組		
	耐火カバー	和風便器用	3.00	個		
	化粧鏡	耐食鏡 350×450	6.00	枚		
	手摺	ステンレス製+樹脂被覆 L型	6.00	個		
		ステンレス製+樹脂被覆 小便器用	3.00	個		
	小計					

積 算 用 紙

上段	変更設計
下段	原 設計

名 称	摘 要	数 量	単 位	単 価	金 額	備 考
2	給水設備工事					
	一般配管用ステンレス鋼管					
	Su60 便所	3.80	m			
	Su50 便所	11.90	m			
	Su40 便所	5.70	m			
	Su30 便所	9.90	m			
	Su25 便所	61.40	m			
	Su20 便所	54.60	m			
	保温工事	1.00	式			別紙明細 7
	配管貫通処理	1.00	式			別紙明細 8
	鋼管切断					
	25A 保温有	1.00	個所			
	小計					

積 算 用 紙

上段	変更設計
下段	原 設計

名 称	摘 要	数 量	単 位	単 価	金 額	備 考
3	排水通気設備工事					
	硬質ポリ塩化ビニル管					
	VP100 排水 土中	9.40	m			
	VP100 排水 便所	34.70	m			
	VP75 排水 便所	18.90	m			
	VP65 排水 便所	5.60	m			
	VP50 排水 便所	8.00	m			
	VP40 排水 便所	11.60	m			
	VP100 通気 便所	6.60	m			
	VP65 通気 便所	1.80	m			
	VP50 通気 便所	7.80	m			



積 算 用 紙

上段	変更設計
下段	原 設計

名 称	摘 要	数 量	単 位	単 価	金 額	備 考
耐火塩化ビニル管	FS-VP100 排水 便所	38.20	m			
	FS-VP75 排水 便所	90.70	m			
	FS-VP65 排水 便所	11.20	m			
	FS-VP50 排水 便所	19.20	m			
	FS-VP40 排水 便所	18.00	m			
	FS-VP65 通気 便所	2.10	m			
	FS-VP50 通気 便所	27.50	m			
	床上掃除口	10.00	個			
	COA100	10.00	個			
	COA80	10.00	個			
床下掃除口	100A	1.00	個			
	80A	1.00	個			

積 算 用 紙

上段	変更設計
下段	原 設計

名 称	摘 要	数 量	単 位	単 価	金 額	備 考
深形フット	ステンレス製 Φ100用 防虫網	1.00	個			
配管貫通処理		1.00	式			別紙明細 9
土工事	根伐り 機械	6.90	m ³			
	埋戻し 機械	6.90	m ³			
小計						

積 算 用 紙

上段	変更設計
下段	原 設計

名 称	摘 要	数 量	単 位	単 価	金 額	備 考
4	換気設備工事					
	天井換気扇	ﾀﾞｸﾞ外用換気扇 低騒音型	6.00	台		
	給気口	VHS 250×250	6.00	個		
	同上ボックス	350×350×350	6.00	個		
	スパイラルダクト	Φ150	41.10	m		
	深形フード	ステンレス製 Φ150用 防虫網	12.00	個		
	小計					

積 算 用 紙

上段	変更設計
下段	原 設計

名 称	摘 要	数 量	単 位	単 価	金 額	備 考
1	建築工事					
	軽量コンクリート	防水押え	0.02	m ³		
	躯体コンクリート	床	0.05	m ³		
	コンクリートブロック	ライニング	2.00	m ³		
	モザイクタイル	床50角 下地モルタル共	62.20	m ²		
	ユニットタイル	壁100角 下地モルタル共	168.80	m ²		
	鋼製天井下地	25型	66.00	m ²		
		19型	24.60	m ²		
	鋼製下り壁下地	19型	2.40	m ²		
	踏摺り	ステンレス製	5.70	m		
	甲板	テラゾーブロック	4.80	m		

積 算 用 紙

上段	変更設計
下段	原 設計

名 称	摘 要	数 量	単 位	単 価	金 額	備 考
トイレブース		94.60	㎡			
掲示板	1800×900	6.00	台			
室名札	ビ°外サイン	6.00	個			
天井点検口	450角	1.00	個			
長尺塩ビシート	t=2.5	29.20	㎡			
小計						



積 算 用 紙

上段	変更設計
下段	原 設計

名 称	摘 要	数 量	単 位	単 価	金 額	備 考
2	電気設備工事					
	600Vビニル絶縁ケーブル	VVF2.0-3C PF内	303.60	m		
		VVF2.0-3C 天井	33.80	m		
		VVF2.0-3C 管内	4.80	m		
		VVF2.0-2C 管内	9.30	m		
		VVF2.0-2C 天井	64.20	m		
	タンブラスイッチ	1P15A×1	2.00	個		
		1P15A×2	4.00	個		
	埋込型蛍光灯	A FL40W×2 FRS3-402	6.00	台		
		B FL40W×1 FRS3-401	21.00	台		
	埋込型シーリングライト	C FI40W+32W+30W	6.00	台		

積 算 用 紙

上段	変更設計
下段	原 設計

名 称	摘 要	数 量	単 位	単 価	金 額	備 考
3	機械設備工事					
	腰掛け便器	FV式	6.00	組		
	和風便器	FV式	15.00	組		
	小便器	センサー一体型	12.00	組		
	掃除用流し		6.00	組		
	洗面器	カウンター用	12.00	組		
	耐火カバー	和風便器用	15.00	個		
	鏡	606×909	6.00	枚		
	手摺	L型	6.00	個		
		小便器用	3.00	個		

積 算 用 紙

上段	変更設計
下段	原 設 計

名 称	摘 要	数 量	単 位	単 価	金 額	備 考
水道用塩ビライニング鋼管	VB65 便所	3.80	m			
	VB50 便所	10.90	m			
	VB40 便所	10.80	m			
	VB32 便所	5.20	m			
	VB25 便所	49.20	m			
	VB20 便所	39.70	m			
排水用塩ビライニング鋼管	D-VA100 便所	72.70	m			
	D-VA80 便所	89.70	m			
	D-VA65 便所	16.80	m			
	D-VA50 便所	37.70	m			
	D-VA40 便所	21.30	m			

積 算 用 紙

上段	変更設計
下段	原 設計

名 称	摘 要	数 量	单 位	单 価	金 額	備 考
硬質ポリ塩化ビニル管	排水 VP100 土中	9.40	m			
	配管用炭素鋼鋼管					
	通気 SGP100 便所	6.60	m			
	通気 SGP65 便所	3.90	m			
	通気 SGP50 便所	33.80	m			
	通気 SGP40 便所	3.00	m			
床上掃除口	COA100	6.00	個			
	COA80	2.00	個			
	COB100	4.00	個			
	COB80	8.00	個			
床下掃除口	100A	1.00	個			
	80A	1.00	個			

積 算 用 紙

上段	変更設計
下段	原 設計

名 称	摘 要	数 量	単 位	単 価	金 額	備 考
排水金物	T-5A50	2.00	個			
	T-5B50	4.00	個			
天井換気扇	ダクトΦ150	6.00	台			
給気口	VHS	6.00	個			
同上ボックス		6.00	個			
スパイラルダクト	Φ150	39.90	m			
バンドキャップ	Φ150	12.00	個			
	Φ100	1.00	個			
小計						

積 算 用 紙

上段	変更設計
下段	原 設計

名 称	摘 要	数 量	単 位	単 価	金 額	備 考
4	石綿処理工事					
	繊維混入ケイ酸カルシウム板	天井 t=6	63.60	m ²		
	ロックウール化粧吸音板	天井 t=9	36.60	m ²		
	石膏ボード	壁 t=12.5	2.40	m ²		
		天井下地 t=9.5	36.60	m ²		
	除去石綿処理	密封梱包 内装材	1.20	m ³		
		密封梱包 保温材	4.80	m ³		
	小計					



積算用紙

上段	変更設計
下段	原設計

名	称	摘 要	数 量	単 位	単 価	金 額	備 考
5	発生材処分						
	発生材運搬	コンクリート DID無 4t 5km以下	0.10	m ³			
		アスベスト含有 内装材 4t車 75km	1.00	式			
		アスベスト含有 保温材 4t車 75km	1.00	式			
		解体系混合廃棄物	25.10	m ³			
	発生材処分	コンクリート	0.10	m ³			
		内装材 石綿含有産業廃棄物	1.10	m ³			
		解体系混合廃棄物	25.10	m ³			
	小計						

単価作成用紙

上段	変更設計
下段	原設計

別紙明細1			1式当たり
仮設材運搬			

1式当たり							
	名 称	摘 要・規 格	数 量	単 位	単 価	金 額	備 考
	仮囲い	ガードフェンス	92.20	m			
	仮設鉄板敷		1185.40	m ²			
	仮設間仕切	木下地	72.30	m ²			
	計						

単価作成用紙

上段	変更設計
下段	原設計

別紙明細5			1個所当たり	
洗面カウンター	L=1940			

1個所当たり							
	名 称	摘 要・規 格	数 量	単 位	単 価	金 額	備 考
	マーブライトカウンター		1.94	m			
	一体洗面器	オーバーフロー付	2.00	台			
	排水金具	床排水 オーバーフロー付	2.00	個			
	自動水栓		2.00	個			
	止水栓	床給水	2.00	個			
	フロントパネル		1.94	m			
	両開き戸		4.00	枚			
	底板		2.00	枚			
	取手		4.00	個			
	計						

単価作成用紙

上段	変更設計
下段	原設計

別紙明細6			1個所当たり
洗面カウンター	L=1825		

1個所当たり						
名 称	摘 要・規 格	数 量	単 位	単 価	金 額	備 考
マーブライトカウンター		1.825	m			
一体洗面器	オーバーフロー付	2.00	台			
排水金具	床排水 オーバーフロー付	2.00	個			
自動水栓		2.00	個			
止水栓	床給水	2.00	個			
フロントパネル		1.825	m			
両開き戸		4.00	枚			
底板		2.00	枚			
取手		4.00	個			
計						

単価作成用紙

上段	変更設計
下段	原設計

別紙明細8			1式当たり	
配管貫通処理				

1式当たり						
名 称	摘 要・規 格	数 量	単 位	単 価	金 額	備 考
機械はつり	Φ75 t=230	27.00	個所			
計						

単価作成用紙

上段	変更設計
下段	原 設計

代価表1			1㎡当たり	
化粧ケイ酸カルシウム板	壁=6			

1㎡当たり						
名 称	摘 要・規 格	数 量	単 位	単 価	金 額	備 考
化粧ケイ酸カルシウム板	t=6	1.05	㎡			
施工手間	内装工	0.07	人工			
	その他	1.00	式			
計						

単価作成用紙

上段	変更設計
下段	原設計

代価表2			1.95㎡当たり
トイレ用床材施工費			

1.95㎡当たり							
名	称	摘 要・規 格	数 量	単 位	単 価	金 額	備 考
	施工手間	石工	0.23	人			
		その他	1.00	式			
	小計						
			1.95	㎡			
	コーキング	変成シリコン	7.70	m			
	計						

単価作成用紙

上段	変更設計
下段	原設計

代価表3			1個所当たり	
甲板	L=3250			

1個所当たり							
	名 称	摘 要・規 格	数 量	単 位	単 価	金 額	備 考
	メラミンポストフォーム	300×1810×20	2.00	枚			
	施工手間	大工 0.064×3.25	0.208	人			
		普通作業員 0.008×3.25	0.026	人			
		その他	1.00	式			
	計						

単価作成用紙

上段	変更設計
下段	原設計

代価表5			1個所当たり	
甲板	L=730			

1個所当たり							
	名 称	摘 要・規 格	数 量	単 位	単 価	金 額	備 考
	メラミンポストフォーム	150×1810×20	0.50	枚			
	施工手間	大工 0.064×0.73	0.047	人			
		普通作業員 0.008×0.73	0.006	人			
		その他	1.00	式			
	計						

単価作成用紙

上段	変更設計
下段	原設計

代価表6			1個所当たり	
洗面カウンター据付	L=1940			

1個所当たり						
名 称	摘 要・規 格	数 量	単 位	単 価	金 額	備 考
	1.94×0.50=0.97㎡					
カウンター	0.13×0.97					
	石工 テラゾタイル代用	0.126	人工			
	0.12×0.97					
	普通作業員	0.116	人工			
	その他	1.00	式			
両開き戸	建具工	0.30	人工			
	その他	1.00	式			
底板	0.06×0.97					
	大工 合板代用	0.058	人工			
	0.006×0.97					
	普通作業員	0.005	人工			
	その他	1.00	式			
計						


単価作成用紙

上段	変更設計
下段	原設計

代価表7			1個所当たり	
洗面カウンター据付	L=1825			

1個所当たり							
名	称	摘 要・規 格	数 量	単 位	単 価	金 額	備 考
		1.825×0.50=0.912㎡					
	カウンター	0.13×0.912					
		石工 テラゾタイル代用	0.118	人工			
		0.12×0.912					
		普通作業員	0.109	人工			
		その他	1.00	式			
	両開き戸	建具工	0.30	人工			
		その他	1.00	式			
	底板	0.06×0.912					
		大工 合板代用	0.054	人工			
		0.006×0.912					
		普通作業員	0.005	人工			
		その他	1.00	式			
	計						

市立ふじみ野小学校トイレ改修工事(第1期工事)

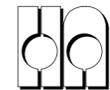

ハナガタ建築設計事務所

5 アルミニウム製建具

性能値等 [5. 2. 2~5] [表5. 2. 1, 2]

耐風圧性、気密性及び水密性の等級、枠の見込み寸法

外部に面する建具の種類

・A種 ・B種 ・C種 (適用する建具 ※建具表による)

上記以外の建具 (※建具表による ・図示)

防音ドア、防音サッシとする場合

遮音性の等級 () (適用する建具 ※建具表による)

断熱ドア、断熱サッシ [G] とする場合

断熱性の等級 () (適用する建具 ※建具表による)

耐震ドアとする場合

面内変形追随性の等級 () (適用する建具 ※建具表による)

網戸等

種類	材質	線径	網目
・防虫網	※合成樹脂製 ・ガラス繊維入り合成樹脂製 ・ステンレス (SUS316) 製	※0. 25mm以上	※16~18メッシュ
・防鳥網	ステンレス (SUS304) 線材	1. 5mm	網目寸法5mm

表面処理

外部に面する建具 種類 ・BB-1種 ・BB-2種 ・着色 ・標準色 ・特注色

屋内の建具 種類 ・BC-1種 ・BC-2種 ・着色 ・標準色 ・特注色

結露水の処理方法 ※図示

水切り板、ぜんば等 ※図示

6 樹脂製建具

性能値等 [5. 2. 2] [5. 3. 2~5]

耐風圧性、気密性及び水密性の等級、枠の見込み寸法

外部に面する建具の種類

・A種 ・B種 ・C種 (適用する建具 ※建具表による)

上記以外の建具 (※建具表による ・図示)

防音ドア、防音サッシとする場合の遮音性の等級

外部に面する建具の種類

・T-A種 ・T-B種 (適用する建具 ※建具表による)

上記以外の建具 (※建具表による ・図示)

断熱ドア、断熱サッシ [G] とする場合の断熱性の等級

外部に面する建具の種類

・H-A種 ・H-B種 ・H-C種 (適用する建具 ※建具表による)

上記以外の建具 (※建具表による ・図示)

ガラス ※複層ガラス ・水切り板、ぜんば等 ※図示

表面色 ・標準色 ・特注色

7 鋼製建具

性能値等 [5. 2. 2] [5. 4. 2, 4] [表5. 4. 2]

耐風圧性、気密性及び水密性の等級

・適用する (※建具表による) ・適用しない

外部に面する鋼製建具の耐風圧性の等級

・S-4 ・S-5 ・S-6 (適用する建具 ※建具表による)

防音ドア、防音サッシとする場合

遮音性の等級 () (適用する建具 ※建具表による)

断熱ドア、断熱サッシ [G] とする場合

断熱性の等級 () (適用する建具 ※建具表による)

耐震ドアとする場合

面内変形追随性の等級 () (適用する建具 ※建具表による)

鋼板の厚さ

大型建具 (1枚の戸の有効開口幅が950mm又は有効高さが2, 400mmを超えるもの)

※建具表による

上記以外の鋼製建具 ※[表5. 4. 2]による ・建具表による

8 鋼製軽量建具

性能値等 [5. 2. 2] [5. 5. 2~4]

耐風圧性、気密性及び水密性の等級

・適用する (※建具表による) ・適用しない

防音ドア、防音サッシとする場合

遮音性の等級 () (適用する建具 ※建具表による)

断熱ドア、断熱サッシ [G] とする場合

断熱性の等級 () (適用する建具 ※建具表による)

耐震ドアとする場合

面内変形追随性の等級 () (適用する建具 ※建具表による)

材料

鋼板類 ※亜鉛めっき鋼板 ・ビニル被覆鋼板 ・粉・鋼板 ・スチール鋼板

召合せ、縦小口包み板等の材質 ※鋼板 ・建具表による

鋼板の厚さ

大型建具 (1枚の戸の有効開口幅が950mm又は有効高さが2, 400mmを超えるもの)

※建具表による

上記以外の鋼製軽量建具 ※[表5. 5. 1]による ・建具表による

9 ステンレス製建具

性能値等 [5. 2. 2] [5. 4. 2] [表5. 6. 2~5]

耐風圧性、気密性及び水密性の等級

・適用する (※建具表による) ・適用しない

外部に面するステンレス製建具の耐風圧性の等級

・S-4 ・S-5 ・S-6 (適用する建具 ※建具表による)

防音ドア、防音サッシとする場合

遮音性の等級 () (適用する建具 ※建具表による)

断熱ドア、断熱サッシ [G] とする場合

断熱性の等級 () (適用する建具 ※建具表による)

耐震ドアとする場合

面内変形追随性の等級 () (適用する建具 ※建具表による)

材料

鋼板 ※SUS304, SUS430J1L又はSUS443J1

表面仕上げ ※H.L. ・鏡面仕上げ

ステンレス鋼板の曲げ加工 ※普通曲げ ・角出し曲げ

10 木製建具

建具材の加工、組立時の含水率 ※B種 (16. 7. 2~4)

建物内部の木製建具に使用する表面材及び接着剤のホルムアルデヒド放散量 ※規制対象外

・フラッシュ戸

表面材の合板の種類

合板の種類	規格等	備考
・普通合板 [G]	表面の樹種 生地、透明塗料塗り (※ラワン合板程度) 不透明塗料塗り (※しな合板程度) 板面の品質 () 接着の程度 (・1種 ・2種) 防虫処理 ・行う	
・天然木化粧合板 [G]	樹種名 () 接着の程度 (・1種 ・2種) 防虫処理 ・行う	
・特殊加工化粧合板 [G]	化粧加工の方法 (・ブレイク・ブリスト・塗装) 表面性能 () タイプ 接着の程度 (・1種 ・2種) 防虫処理 ・行う	

表面板の厚さ ※(表16. 7. 6)による

・かま戸

かまち樹種 () 鏡板樹種 ()

見込み寸法 ※36mm ・建具表による

概要

11 建具用金属

金物の種類及び見え掛りの材質等

※[表5. 7. 1]及び適用は建具表による

金属製建具に使用する丁番の枚数及び大きさ

※[表5. 7. 2]による ・建具表による

樹脂製建具に使用する丁番の枚数及び大きさ

※[表5. 7. 3]による ・建具表による

握り玉、レバーハンドル、押板類、クレセント等の取付位置

・建具表による ・図示

木製建具に使用する戸車及びレール

※標準仕様書 表16. 8. 5による ・建具表による

マスターキー ・製作する(・新規 ・既存マスター合わせ) ・製作しない

その他の鍵 ※各室3本 1組

・無 ・有

12 鍵

引き戸用駆動装置及び検出装置の種類 [5. 8. 2, 3]

自動ドア	性能値	検出装置(センサー)の種類	凍結防止措置
・SSD-1 ・SSD-2 ・DSDL-1 ・DSDL-2	耐電圧、温度上昇、耐久力(サイクル)	・防錆 ・マトリクススイッチ ・光線 (反射) スwitch ・熱線スイッチ ・音波スイッチ ・光電スイッチ ・電波スイッチ ・タッチスイッチ ・押しボタンスイッチ ・ペダルスイッチ ・多機能トレススイッチ	・行う (適用箇所は 建具表による)

多機能トイレ出入口に設置される引き戸

出入口引き戸用駆動装置の性能値

※[表5. 8. 2]による (防錆の適用 ・する ※しない)

・上記によらない場合 ()

検出装置(センサー)の種類

※建具表による ・上記表と同じ

凍結防止措置 ・行う (適用箇所は建具表による) ・行わない

引き戸用検出装置の性能値

※[表5. 8. 3]による

・上記によらない場合 ()

戸の開閉方式 ※建具表による ・図示

性能 ※[表5. 9. 1]による

14 自閉式上吊り引戸装置

15 重量シャッター

シャッターの種類		耐風圧強度
・一重重量シャッター	耐風圧強度 () N/m ²	
・外壁用防火シャッター	耐風圧強度 () N/m ²	
・壁内用防火シャッター		
・壁内用防煙シャッター		

開閉方式の種類 ※上部電動式 (手動併用) ・手動式

・二重チェーン、急降下制動装置、急降下停止装置等を取付た電動シャッターの設置箇所

※図示

・障害物感知装置を取付た電動式シャッターの設置箇所 ※図示

・壁内用防火シャッター若しくは防煙シャッターの急降下防止機構

※[5. 10. 2] (4) (a) (b) に適合するもので、以下のいずれかの機構を有するものとする

※(a) 障害物感知装置 (自動閉鎖型) ・ (b) 可動床板式設置箇所 ※図示

・管理用シャッターのシャッターケースの設置箇所 ※図示

16 軽量シャッター

シャッターの種類	耐風圧強度 () N/m ²
・一重軽量シャッター	耐風圧強度 () N/m ²
・外壁用防火シャッター	耐風圧強度 () N/m ²
・壁内用防火シャッター	
・壁内用防煙シャッター	

開閉形式の種類 ・上部電動式 (手動併用) ・手動式

耐風圧強度 () N/m²

材料

スラットの材質

種類及びめっきの付着量

・JIS G 3312 (塗装溶融亜鉛めっき鋼板及び鋼帯) めっき付着量 (※Z06又はF06)

・JIS G 3322 (塗装溶融55%アルミニウム-亜鉛合金めっき鋼板及び鋼帯) めっき付着量 (※AZ90)

スラットの形状 ・インターロック型 (直) ・オーバラッピング型

17 オーバヘッドドア

18 ガラス

適用は以下に示すほか、ガラスの種類・厚さは建具表及び図面による。 [3. 7] [5. 13. 2~4]

合わせガラス

種類	構成の種類	性能
・フロート合わせガラス	・フロート板合わせガラス	・1種
・熱線吸収フロート板合わせガラス	・熱線吸収フロート板合わせガラス	
・網入磨き合わせガラス	・網入磨きフロート板合わせガラス	・II-1種 ・II-2種
・網入磨き、熱線吸収板合わせガラス	・網入磨きフロート板合わせガラス	・III種

強化ガラス

材料板ガラスによる種類

種類	性能
・フロートガラス	・フロート強化ガラス
・熱線吸収強化ガラス	
・強化ガラス	

熱線吸収板ガラス

種類	性能	色調
・熱線吸収フロート板ガラス	・1種 ・2種	・ブルー ・グレー ・ブロンズ
・熱線吸収網入磨き板ガラス		

19 ガラスブロック

[5. 13. 5]

表面形状	呼び寸法	厚さ	色調	目地幅(mm)	伸縮調整目地(mm)	防火性能
・正方形	・125×125	・80	・乳白	・平面み	・曲面み	※無し
	・160×160	・95	・ ・	・外側 ※15以下	・内側 ※15以下	※有り
	・200×200	・95	・ ・	・内側 ※6以上		
	・320×320	・95	・ ・			
	・250×125	・80	・ ・			
	・320×160	・95	・ ・			

曲面組みの曲率半径は、ガラスブロックの幅寸法の10倍以上とする。

材料

器用金属枠及び補強材の材質及び形状 ※図示

力骨 材質 ※ステンレス鋼 (SUS304)

寸法 ※径5mm

形状 ※はしご形状補筋及び筋筋

化粧目地モルタルの色 ()

金属製化粧カバー 材質 ・ステンレス製 ・アルミニウム製

寸法 ※図示

形状 ※図示

工法

建築基準法に基づき定まる風圧力の (・1 ・1. 15 ・1. 3) 倍の風圧力に対応した工法

ガラスブロックの目地幅の寸法

※[5. 13. 5] (2) (a) (i) (ii) による

伸縮調整目地の位置

※6mm以下に幅10~25mmの目地を設ける

目地部の横力骨の納まり

※ガラスブロックの製造所の仕様による ・図示

20 ガラス用フィルム

種類	記号	外貼り用	その他性能等
・目射調整フィルム [G]	・SC-1	・SC-2	
・低放射フィルム	・LLE		
・衝撃破壊対応ガラス	・GI-1	・GI-2	
・飛散防止フィルム	・GD-1	・GD-2	
・常時変位破壊対応ガラス	・SF		
・飛散防止フィルム	・SF		
品質 JIS A 5759 による			

※施工箇所は建具表による

6 ① 改修範囲

既存間仕切壁の撤去に伴う当該壁の取り合う天井、壁及び床の改修範囲 [6. 1. 3]

※壁厚程度とし、既存仕上げに準じた仕上げを行う ・図示

天井内の既存壁の撤去に伴う当該壁の取合う天井の改修範囲

※壁厚より厚さ60mm程度とし、既存仕上げに準じた仕上げを行う ・図示

既存天井の撤去に伴う取合部の壁面の改修

※既存のまま ・図示

6. 2. 2

② 既存床の撤去及び下地補修

ビニル床シート等の除去 ※仕上げ材のみ (接着剤とも)

・下地モルタルとも (・図示の範囲 ・除去範囲全て)

合成樹脂塗床材の除去工法 ・機械的除去工法 ・目荒し工法

コンクリート又はモルタル面の下地処理に用いるポリマーセメントモルタル及びエポキシ樹脂モルタルは、「4章 外壁改修工事」による

改修後の床の清掃範囲 ※改修箇所の室内

6. 3. 2

3 既存壁の撤去及び下地補修

間仕切壁撤去に伴う他の構造体の補修

※[4. 9]によるモルタル塗り (塗り厚25mmを超える場合の処置 ※図示)

・図示

6. 5. 1

4 木下地等の表面仕上げ

表面仕上げの種類

種類	適用箇所
・A種	網線
・B種	
・C種	
・H-A種	
・H-B種	
・H-C種	

機械加工

手加工

6. 5. 2

⑤ 製材 [G]

「製材の日本農林規格」による下地用針葉樹製材 [6. 5. 2]

施工箇所	樹種	寸法 (mm)	等級	形状	含水率	保存処理	材面の品質	間伐材等の適用
・木	米楢	15×60	※2級	平割	※A種 ・B種			
			※2級		※A種 ・B種			

「製材の日本農林規格」による造作用針葉樹製材

施工箇所	樹種	寸法 (mm)	等級	形状	含水率	保存処理	材面の品質	間伐材等の適用
見え掛り面	米楢	30×40	※上小節	平割	※A種 ・B種			
見え掛り面	楡	60×20	※小節以上	平割	※A種 ・B種			
見え掛り面	杉	12	※小節以上	板	※A種 ・B種			

複層ガラス

品種	断熱性	日射取得性、日射遮蔽性
・断熱複層ガラス	・T1 ・T2 ・T3	・G ・S
・日射熱減へい複層ガラス	・T4 ・T5 ・T6	

熱線反射ガラス

品種	日射熱減へい性	耐久性
・熱線反射ガラス	・1種	A種
色調 (・ブルー ・グレー)	・2種	・A種 ・B種
・高性能熱線反射ガラス	・3種	B種
色調 (・ブロンズ ・シルバー)		

反射被覆面 ・内面 ・外面

映像調整 ・行わない ・行う

倍強度ガラス

材料板ガラスによる種類の名称	色調
・フロート倍強度ガラス	—
・熱線吸収倍強度ガラス	・ブルー ・グレー ・ブロンズ

ガラスの窓材及び溝の大きさ

建具の種類	ガラス窓材	ガラス溝の大きさ(mm)
アルミニウム製	・シーリング材 ・ガasket ・グレイジングチャンネル形	※建具の製造所の仕様による
鋼製及び鋼製軽量	・シーリング材	※建具の製造所の仕様による
ステンレス製	・シーリング材	※建具の製造所の仕様による

5. 9. 3

性能

5. 9. 1

6 造作用集成材 [G]

「製材の日本農林規格」による広葉樹製材

施工箇所	樹種	寸法 (mm)	等級	含水率	保存処理	材面の品質	間伐材等の適用
			※1等	※10%以下			
			※1等	※10%以下			

「製材の日本農林規格」以外の製材

施工箇所	樹種	寸法 (mm)	材面の品質	含水率	防虫処理の適用	間伐材等の適用
			()	※A種 ・B種		
			造作材の場合 (※A種・B種)	※A種 ・B種		
			造作材の場合 (※A種・B種)	※A種 ・B種		

ホルムアルデヒド放散量 ※規制対象外

[6. 5. 2]

「集成材の日本農林規格」による造作用集成材

施工箇所	樹種	見付け材面数	寸法 (mm)	見付け材面の品質	間伐材等の適用
				※1等 ・2等	
				※1等 ・2等	

「集成材の日本農林規格」による化粧びり造作用集成材

施工箇所	化粧薄板の樹種	芯材の樹種	化粧薄板の厚さ(mm)	寸法 (mm)	見付け材面の品質	間伐材等の適用
					※1等 ・2等	
					※1等 ・2等	

「集成材の日本農林規格」による化粧びり構造用集成材

施工箇所	化粧薄板の樹種	芯材の樹種	化粧薄板の厚さ(mm)	寸法 (mm)	見付け材面の品質	間伐材等の適用
					※15%以下	
					※15%以下	

「集成材の日本農林規格」以外の化粧びり造作用集成材

施工箇所	化粧薄板の樹種	芯材の樹種	化粧薄板の厚さ(mm)	寸法 (mm)	見付け材面の品質	間伐材等の適用
					※15%以下	
					※15%以下	

「集成材の日本農林規格」以外の化粧びり構造用集成材

施工箇所	化粧薄板の樹種	芯材の樹種	化粧薄板の厚さ(mm)	寸法 (mm)	見付け材面の品質	間伐材等の適用
					※15%以下	
					※15%以下	

7 造作用単板積層材 [G]

ホルムアルデヒド放散量 ※規制対象外

[6. 5. 2]

「単板積層材の日本農林規格」による造作用単板積層材

施工箇所	寸法 (mm)	表面の品質 (化粧加工の有無)	防虫処理	間伐材等の適用
		・有り (加工 ・天然木加工 ・塗装加工)		
		・無し (等級 ・1等 ・2等 ・3等)		

「単板積層材の日本農林規格」以外の造作用単板積層材

施工箇所	寸法 (mm)	表面の品質 (化粧加工の有無)	含水率	防虫処理の適用	間伐材等の適用
		・有り (加工 ・天然木加工 ・塗装加工)	※14%以下		
		・無し ()	※14%以下		

・CLT (直交集成板) [G]

施工箇所	曲げ性能 (強度等級)	種別	接着性能 (使用環境)	樹種	寸法 (mm)	間伐材等の適用

8 合板等

ホルムアルデヒド放散量 ※規制対象外

[6. 5. 2]

「合板の日本農林規格」による普通合板 [G]

施工箇所	厚さ (mm)	接着の程度	板面の品質	単板の樹種名	強度等級	防虫処理の適用	間伐材等の適用
普通教室壁	※5. 5	※1類 ・2類	広葉樹 ※2等以上 ・1等	※1類 針葉樹 ※C-D以上	・1等		

「合板の日本農林規格」による構造用合板 [G]

施工箇所	厚さ (mm)	接着の程度	等級	板面の品質	単板の樹種名	強度等級	防虫処理の適用	間伐材等の適用
	※12	※1類 ・特類	※2級 以上	※C・D以上			指定する (・指定しない)	

「合板の日本農林規格」による化粧びり構造用合板 [G]

施工箇所	厚さ (mm)	単板の樹種名	接着の程度	防虫処理の適用	間伐材等の適用
			・1類 ・特類		

「合板の日本森林規格」による天然木材化粧合板

施工箇所	厚さ(mm)	接着の程度	化粧板に使用する単板の樹種名	防虫処理の適用	間伐材等の適用
		・1類・2類		・	・

「合板の日本森林規格」による特殊加工化粧合板

施工箇所	厚さ(mm)	接着の程度	単板の樹種名	化粧加工の方法	防虫処理の適用	間伐材等の適用
		・1類・2類			・	・

パーティクルボード

施工箇所	表面の状況による区分	曲げ強さによる区分	耐水性による区分	難燃性による区分	厚さ(mm)
		※13タイプ	※P又はM		※15

構造用パネル

施工箇所	厚さ(mm)	等級
		・1級 ・2級 ・3級 ・4級

MDF

施工箇所	表面の状況による区分	曲げ強さによる区分	接着剤による区分	難燃性による区分	厚さ(mm)	間伐材等の適用

9 接合具等

鎌倉物の形状、寸法及び材質
※すがすがし、座金、箱金物及び短冊金物は、[6.5.3] (2) (7) による

接着剤は可塑剤（難揮発性の可塑剤を除く）が添付されていないものとする。
ホルムアルデヒドの放散量 ※規制対象外

10 防腐・防蟻・防虫処理

・防腐、防蟻処理を省略できる樹種による製材
適用部位：（ ）

・薬剤の加圧注入による防腐、防蟻処理

適用部材	保存処理性能区分
	・K2 ・K3 ・K4

・薬剤の塗布等による防腐、防蟻処理

適用部材	処理の方法	薬剤の種類
	※[6.5.5] (1) (b) 2) による	

・薬剤の接着剤への混入による防腐、防蟻処理
適用部位（ ）

・合板等の加圧注入による防腐、防蟻処理（ ）

防虫処理 ・適用する ・適用しない

11 内部間仕切り、窓、床等の木材

RC造等の内部間仕切り軸組 ※杉又は松
床組 ※杉又は松

窓、出入口その他 吊元棒、水掛かりの下枠及び敷居 ※ひのき
その他 ※杉又は杉

縁板及び上りがまち ※ひのき
壁及び天井下地 ※杉又は松

12 軽量鉄骨天井下地

野縁等の種類 屋外（※25形・19形） 屋内（※19形・25形）

屋外の軒天井、ビロティ天井等
建築基準法に基づき算定される風圧力の（・1・1・15・1.3）倍の風圧力に対応した工法

野縁受、吊りホルド及びインサートの間隔 ・図示
周辺部のからの間隔 ・図示
野縁の間隔 ・図示

既存の埋込みインサート ・使用する ・使用しない
既存の埋込みインサート及びあと施工アンカーの確認試験
・行う（試験箇所数） ・確認強度：（ ） ・行わない
・吊りホルドの間隔が900mmを超える場合の補強方法 ※図示
・天井のふところ高が1.5m以上3.0m以下の場合の補強方法 ※図示
※[6.4] (9) (7) (i) による
・天井のふところ高が3.0mを超える場合の補強方法 ※図示
・天井下地材における耐震性を考慮した補強 補強箇所 ※図示
補強方法 ※図示

13 軽量鉄骨壁下地

スタッド、ランナーの種類
※[表6.7.1] により「スタッドの高さによる区分」に応じた種類
スタッドの高さが5mを超える場合 ※図示
出入口及びこれに準じる開口部の補強 ※[6.7.4] (5) (7) (i) による

14 ビニル床シート

接着剤 ホルムアルデヒドの放散量 ※規制対象外
メント系及び木質系下地以外の場合（ ）

施工箇所	種類の記号	色柄	厚さ(mm)	備考
男子便所 女子便所 手洗い	※FS(権限型) 床シート	・無地	※2.5	

目地処理する場合の工法 ※熱溶接工法

15 ビニル床タイル

接着剤 ホルムアルデヒドの放散量 ※規制対象外
メント系及び木質系下地以外の場合（ ）

施工箇所	種類の記号	色柄	寸法	厚さ(mm)	備考
	※KT (24"×36"×1/2) 床タイル ・TT (11"厚×1/2 床タイル) ・FT (権限型) 床タイル ・FOA (敷き板) 床タイル ・FOB (薄型敷き板) 床タイル	・無地 ・柄物	・300×300 ・450×450 ・500×500	※2.0 2.5 3.0	

16 特殊機能床材

	厚さ、寸法、形状 (mm)	性能	種類
・帯電防止床シート	×	(mm)	
・帯電防止床タイル	×	(mm)	
・視覚障害者用床タイル	(mm)		
・耐動荷重性床シート	(mm)		
・防滑性床シート	(mm)		
・防滑性床タイル	×	(mm)	

視覚障害者用床タイル 突起の形状、寸法及びその配列は JIS T 9521 による

材質 ○軟質 ・硬質 ・床シート巻上げ（端部の処理は図示による）

高さ(mm) ※60 ・75 ・100

厚さ(mm) ※1.5以上

17 ビニル幅木

接着剤のホルムアルデヒドの放散量 ※規制対象外
メント系及び木質系下地以外の場合（ ）

種類	色柄	厚さ(mm)

18 ゴム床タイル

種類	色柄	厚さ(mm)	寸法(mm)

19 カーペット敷き

・織じゅうたん ([6.9.2.3])
品質 織り方及びバイル形状 ()
色柄、バイル系の種類 ()
種別 ・A種 ・B種 ・C種
帯電性 ・適用する ・適用しない
織じゅうたんの接着方法 ※ヒートボンド工法
下敷き材 ※反毛フェルト (JIS L 3204) の第2種2号 呼び厚さ8mm

・タフテッドカーペット

バイル形状	バイル長さ(mm)	工法	帯電性	備考
・カットバイル	・	※全面接着工法	・適用する()	
・ループバイル	・	・グリッター工法	・適用しない	
・カット、ループ併用	・			

下敷き材（グリッター工法の場合）
※反毛フェルト (JIS L 3204) の第2種2号 呼び厚さ8mm

・ニードルパンチカーペット

厚さ(mm)	帯電性	適用する(性能：※人体帯電圧3kV以下)	備考
		・適用しない	

・タイルカーペット

バイル形状	種別	施工箇所	寸法	総厚さ(mm)	備考
※ループバイル	※第一種 第二種		※500×500	※6.5	
・カットバイル	・第一種 第二種		※500×500	※6.5	
・か、ループ併用	・第一種 第二種		※500×500	※6.5	

タイルカーペットの敷き方 平場 ※市松敷き ・模様流し
階段部分 ※模様流し ・市松敷き
見切り、押え金物 ・適用する(材質、形状等) ※図示
・適用しない

塗料のホルムアルデヒド放散量 ※規制対象外

種別	施工箇所	工法	仕上げの種類
・厚膜型塗床材 (弾性かつ樹脂系塗床)			※平滑仕上げ 防滑仕上げ つや消し仕上げ
・薄膜型塗床材 (厚膜型樹脂系塗床)		・薄膜流しのペ工法 ・厚膜流しのペ工法 ・樹脂砂け工法	・平滑仕上げ 防滑仕上げ
・薄膜型塗床材 (厚膜型樹脂系塗床)			※平滑仕上げ
・774樹脂塗床 (JIS K 5970) (防塵塗料塗り)		※製造所の指定による	表面仕上げ ※平滑 溶剤 ※水性

20 合成樹脂塗床

フロロリング及び接着剤のホルムアルデヒド放散量
※規制対象外

単層フロロリング

フロロリング	ボンド	工法	接着工法
		・釘止め工法 (根太張り ・直張り) ※なら	・接着工法
		・厚さ、大きさ ※[表6.11.1] による ・仕上げ塗装 ・塗床品 ・無塗床品 間伐材等の適用 ・する ・しない	
		・フロロリングブロック等	
		・工法 ※接着工法 ・樹種 ※図示 厚さ、大きさ ※図示 仕上げ塗装 ・塗床品 ・無塗床品 間伐材等の適用 ・する ・しない	

複合フロロリング

- ・天然木化粧複合フロロリング
 - 工法 ・釘止め工法 (根太張り ・直張り) ・接着工法
 - ※なら
 - 種別 [表6.11.2、4、6] ・A種 ・B種 ・C種
 - 仕上げ塗装 ・塗床品 ・無塗床品
 - 間伐材等の適用 ・する ・しない
- 接着工法の場合の裏面樹脂材 ※合成樹脂発泡シート
 - ・現場塗装仕上げ ※ウレタン樹脂フニス塗り
 - ・オイルステインの上、ワックス塗り
 - ・生地そのままワックス塗り

種別 ・A種 ・B種 ・C種 ・D種 (畳床：KT-I ・KT-II ・KT-III ・KT-K ・KT-N)

下地の種類 ・標準仕様書 表 6.12.1 による床組
・ポリスチレンフォーム床下地 (ノンフロム)

貴表及び貴床はホルムアルデヒド、アセトアルデヒド及びスチレンを発生しないか、
危険が極めて少ない材料を使用したものとする。

21 フローリング張り

フロロリング及び接着剤のホルムアルデヒド放散量
※規制対象外

種別	A種	B種	C種	D種	(畳床：KT-I	KT-II	KT-III	KT-K	KT-N)

22 敷敷き

種類	厚さ(mm)、規格等
・硬質木毛セメント板	・15 ・20 ・25
・中質木毛セメント板	・15 ・20 ・25
・普通木毛セメント板	・15 ・20 ・25
・硬質木片セメント板	・12 ・15 ・18 ・21
・普通木片セメント板	・30

合板、化粧板

種別	表面の材質
・普通合板	表板の材質 生地、透明塗料塗り (※初め度) 不透明塗料塗り (※初め度)
	(※初め度) 紙面の品質 () 厚さ(mm) (5.5) 接着の程度 (1類・2類) ・防虫処理
・天然木材化粧合板	化粧板の樹種名 () 厚さ(mm) () 接着の程度 (1類・2類) ・防虫処理
・特殊加工化粧合板	化粧加工の方法 (樹脂・UV ・プリント ・塗装) 表面性能 () タイプ 厚さ(mm) () 接着の程度 (1類・2類) ・防虫処理
・メラミン樹脂化粧板	JIS K 6903 による厚さ (※1.2)
・ポリエステル樹脂化粧板	

パーティクルボード

・単板張りパーティクルボード	・無研磨板 VN ・研磨板 VS ・10 ・12 ・15 ・18
・化粧パーティクルボード	・単板型・レイ DV ・フ 53*47*20-レイ D0 ・塗装 DC ・10 (難燃) ・12 (難燃)

吸音材料

○ロックウール化粧吸音板	○フラットタイプ (9(不燃)・12(不燃)) (凹凸タイプ (12(不燃)・15(不燃))
・ロックウール吸音ボード1号	・25
・ガラスウール吸音ボード32K	・25 (ガラスクロス包)
○せっこうボード	○2.5 (不燃) ・15 (不燃) ○9.5 (準不燃)
・不燃積層せっこうボード	9.5 (不燃) ・化粧無 (下地張り用) ・化粧有 (トラバーチン模様)
・シーティングせっこうボード	12.5 (※不燃 ・準不燃)
・強化せっこうボード	・12.5 (不燃) ・15 (不燃)
・せっこうボード	9.5
・化粧せっこうボード(木目)	12.5 (不燃) 幅440mm程度 模様(・板目・板目)専用下地材有り
○化粧せっこうボード (トラバーチン模様)	9.5 (準不燃)
繊維強化セメント板	
・けい酸カルシウム板	タイプ2(無石棉) ・6 ・8
○化粧けい酸カルシウム板	タイプ2(無石棉) ○6 ・8
繊維板	
・ハードボード(素地)	・未研磨板 (・3*3*3*3*3*3) RN ・研磨板 (・3*3*3*3*3*3) RS
・ハードボード(化粧)	・内装用 D1 ・外装用 DE ・2.5 ・3.5 ・5 ・7
・メディアムデンシティファイバー ボード(MDF)	・3 ・7 ・9 ・12
・インシュレーションボード	A級 (・天井仕上) ・内装仕上 () ・9 ・12 ・15 ・18

せっこうボード等の下地 ※図示
遮音シール材 ・適用する (シーリング材 ・ジョイントコンパウンド)
・適用しない
合板類の張付け ・A種 ※B種
せっこうボードの目地工法 ・仕上表による

24 壁紙張り

施工箇所	壁紙の種類					防火種別	備考
	紙	織物	強化繊維	無機質	その他		
	・	・	・	・	・	・不燃・準不燃	
	・	・	・	・	・	・不燃・準不燃	
モルタル、プasterの目地調整 ※図示
コンクリート面の目地調整 ※図示
せっこうボード面の目地調整 ※図示

25 モルタル塗り

モルタル ・現場調合材料 ・既調合材料 () [6.15.3、5、6]
・既製目地材 施工箇所 () 形状 (※図示)
・壁面の仕上げ厚又は全塗り厚が25mmを超える場合の下地処理 ()
・床目地 目地割り ※2m程度(最大目地間隔3m程度) ・種類 ※押し目地

26 タイル張り

伸縮調整目地の位置 [6.16.2~4]
床タイル (※縦、横とも4m以内こと) ・図示 ()
床タイル以外 (・図示)

セメントモルタルによるタイル張り
タイルの形状・寸法等

施工箇所	形状寸法 (mm)	吸水率による区分	uwぐすり	役物	色	再生材の耐摩耗性	耐滑性	耐汚性	備考									
		I 種 II 種 III種	無	有	無	標準	特注	適用	有	無	有	無	有	無	有	無	有	無
		・	・	・	・	・	・	・	・	・	・	・	・	・	・	・	・	・

標準的な曲がりの役物は一体成形とする
試験張り ・行う ・行わない
見本焼き ・行う ・行わない
モルタル塗りのコンクリート素地面の処理
・MCR工法 ・目荒し工法 (高圧水洗処理)

壁タイル張りの工法
外壁タイル ・密着張り ・改良種上げ張り ・改良種圧着張り
内装タイル以外のユニットタイル ・マスク張り ・モザイクタイル張り

・既調合モルタル
モルタル下地としたタイル工事に使用する張付け用モルタルとして、セメント、
細骨材、混和剤等を予め工場において所定の割合に配合した材料とする。

接着剤による陶磁器質タイル張り
タイルの形状・寸法等

施工箇所	形状寸法 (mm)	吸水率による区分	uwぐすり	役物	色	再生材の耐摩耗性	耐滑性	耐汚性	備考									
		I 種 II 種 III種	無	有	無	標準	特注	適用	有	無	有	無	有	無	有	無	有	無
		・	・	・	・	・	・	・	・	・	・	・	・	・	・	・	・	・

標準的な曲がりの役物は一体成形とする
試験張り ・行う ・行わない
見本焼き ・行う ・行わない
接着剤のホルムアルデヒド放散量 ※規制対象外
モルタル塗りを行うコンクリート素地面の処理
・MCR工法 ・目荒し工法 (高圧水洗処理)

目地のシーリング材
打撃目地 ※ポリウレタン系シーリング材
ひび割れ誘発目地 ※ポリウレタン系シーリング材
伸縮調整目地 ※変成シリコン系シーリング材
その他の目地 ※変成シリコン系シーリング材

27 セルフレベリング材
塗り

種類及び品質	厚さ(mm)	備考
・せっこう系 ○セメント系		[6.17.2、3]
標準厚さ		

28 フリーアクセスフロア

フリーアクセスフロア及び表面仕上材 [20.2.2]

施工箇所	構法	寸法 (mm)	高さ (mm)	耐震性能	所定荷重 (N)	表面仕上げ材	備考
		・置敷式 ・支柱 調整式	・500×500	・1.0 G ・0.6 G	・3,000 ・5,000	・帯電防止床タイル ・引鉄・ベント	
		・置敷式 ・支柱 調整式	・500×500	・1.0 G ・0.6 G	・3,000 ・5,000	・帯電防止床タイル ・引鉄・ベント	

フリーアクセスフロア施工の試験方法
※標準仕様書 20.2.2 (f) (a) ~ (d) による
寸法精度
※標準仕様書 20.2.2 (f) (a) ~ (e) による

※工法及び上記以外はフリーアクセスフロアの製造所の仕様による

29 可動間仕切

パネル材のホルムアルデヒド放散量 ※規制対象外 [20.2.3]

構造形式	構成基材の種類 (ガラス、パネル)	総厚さ (mm)	材質	表面仕上材		遮音性 (dB/500Hz)	防火性能
				ガラス	パネル		
・スタッド式(内蔵) ・スタッド式(露出) ・パネル式 ・スタッドパネル式				・鋼板 ・0.8	・774樹脂 焼付又は 774樹脂 焼付 ・壁紙張り	・0 ・12 ・20 ・28 ・36	・不燃

パネル内に取付ける建具 ・あり (※図示) ・なし
ドアクローザー、丁番、錠前、上げ落としは、標準仕様書 16章 8節 の建具用金物に
対応する材質とする。
表面仕上材を壁紙張りとする場合の品質、性能は標準仕様書 19章 による。

30 移動間仕切

構造形式	操作方法	圧接装置の 操作方法	総厚さ (mm)	パネル表面材		遮音性 (dB/500Hz)
				材質	仕上げ	
・平行方向移動式 ・二方向移動式	・手動式 ・電動式	・ハンズレス式 ・部分電動式		・鋼板	・焼付塗装 ・壁紙張り	・36未満 ・36以上

パネル表面仕上げの壁紙張りの品質、性能は、標準仕様書 19章 による。
遮音性能は、JIS A 6512 に準拠し、中心周波数500Hzの音についての透過損失とする。
ハンダロールの取付け下地の補強 ※取付け重量が5kg以上の荷重に対して、使用上支障のない耐力及び変形量と
なるように補強する。
・図示

31 トイレブース

パネル材料のホルムアルデヒド放散量 ※規制対象外 [20.2.5]

表面材の種類	脚部形状	ドアエッジの材質
・メラミン樹脂系化粧板 ○ポリエステル樹脂系化粧板	※幅木タイプ ・T型※フット	○アルミニウム製 ・ステンレス製 ・表面材と同材 ・製造所の標準仕様

32 階段滑り止め

材質 ・ステンレス製 ・黄銅製押出型材 [20.2.6]
・アルミニウム製押出型材
滑り止め材 形状 ・ひも型 ・タイヤ型
材質 ・ゴム ・合成樹脂

取付け方法 ※接着工法 ・埋め込み工法
幅 mm 端部フラットエンド ・あり ・なし

33 手すり

材質	表面仕上げ	直径(mm)	取付箇所	備考
・集成材	・ウレタン	・35 ・45		
・ステンレスパイプ	・HL			
・鋼製パイプ	・EP-G ・SOP			
・ビニルハンドルレール				

34 黒板及びホワイトボード

・黒板 区分 ※焼き付け
種類 ・ほうろう ・鋼製
色 ※緑
・ホワイトボード ()

35 表示

・衝突防止表示 (※丸形 ・図示)
形状 (※300の
材質 (・ステンレス製)
・誘導標識、非常用進入口の表示 ※消防法に適合する市販品 ○宛名札 (レタ) など

案内用図記号は JIS Z 8210 による。
色、書体、印刷等の種別、取付け形式等は図示による。
その他の表示 ※図示

36 ブラインド

形式	操作方法	種類	スラットの材質	スラット幅 (mm)	ガラス・レール の材質	寸法、 取付箇所
・縦形	・手動	※ギヤ式 ・コード式 ・操作棒式	※アルミニウム 合金製	※25	※鋼製	・図示
・電動	－	－	－	－	－	－
・縦形	・手動	※2本操作棒式 ・1本操作棒式	・アルミスラット ・クロススラット	・60 ・100	7mm×3mm合金製	・図示
・電動	－	－	－	－	－	－

スラットの材質
アルミスラット 焼付塗装仕上げ
クロススラット 消防法で定める防火性能の表示がある特殊樹脂加工

ポリエステル繊維又は植物を原料とする合成繊維を使用した製品を使用する場合 ☑ とする

37 ロールスクリーン

操作方法 ・スプリング式 ・コード式 ・電動式 [20.2.13]
幅、高さ
材質 ・図示
品質等 ・ガラス繊維製 ・合成天然繊維製 ・木製
その他の材料 ※ロールスクリーンの製造所の仕様による

38 カーテン

形式	開閉操作	ひだの種類	きれ地の種別、 品質、特殊加工等	取付箇所	備考
・シングル ・ダブル	・片引き ・引分け	・手引き ・ひも引き ・電動	・フランスひだ ・箱ひだ、つまひだ ・ブレンだ、片ひだ	・図示	


ポリエステル繊維又は植物を原料とする合成繊維を使用する場合は、☑ とする
暗幕カーテンの間隔、上部及び召合せの重なり ※300mm以上

39 カーテンレール

材料による区分 ※アルミニウム及びアルミニウム合金の押し出し成型材 [20.2.14]
・ステンレス製
強さによる区分 ※10-90
仕上げ ※アルマイト
形状 ※角形



案内図

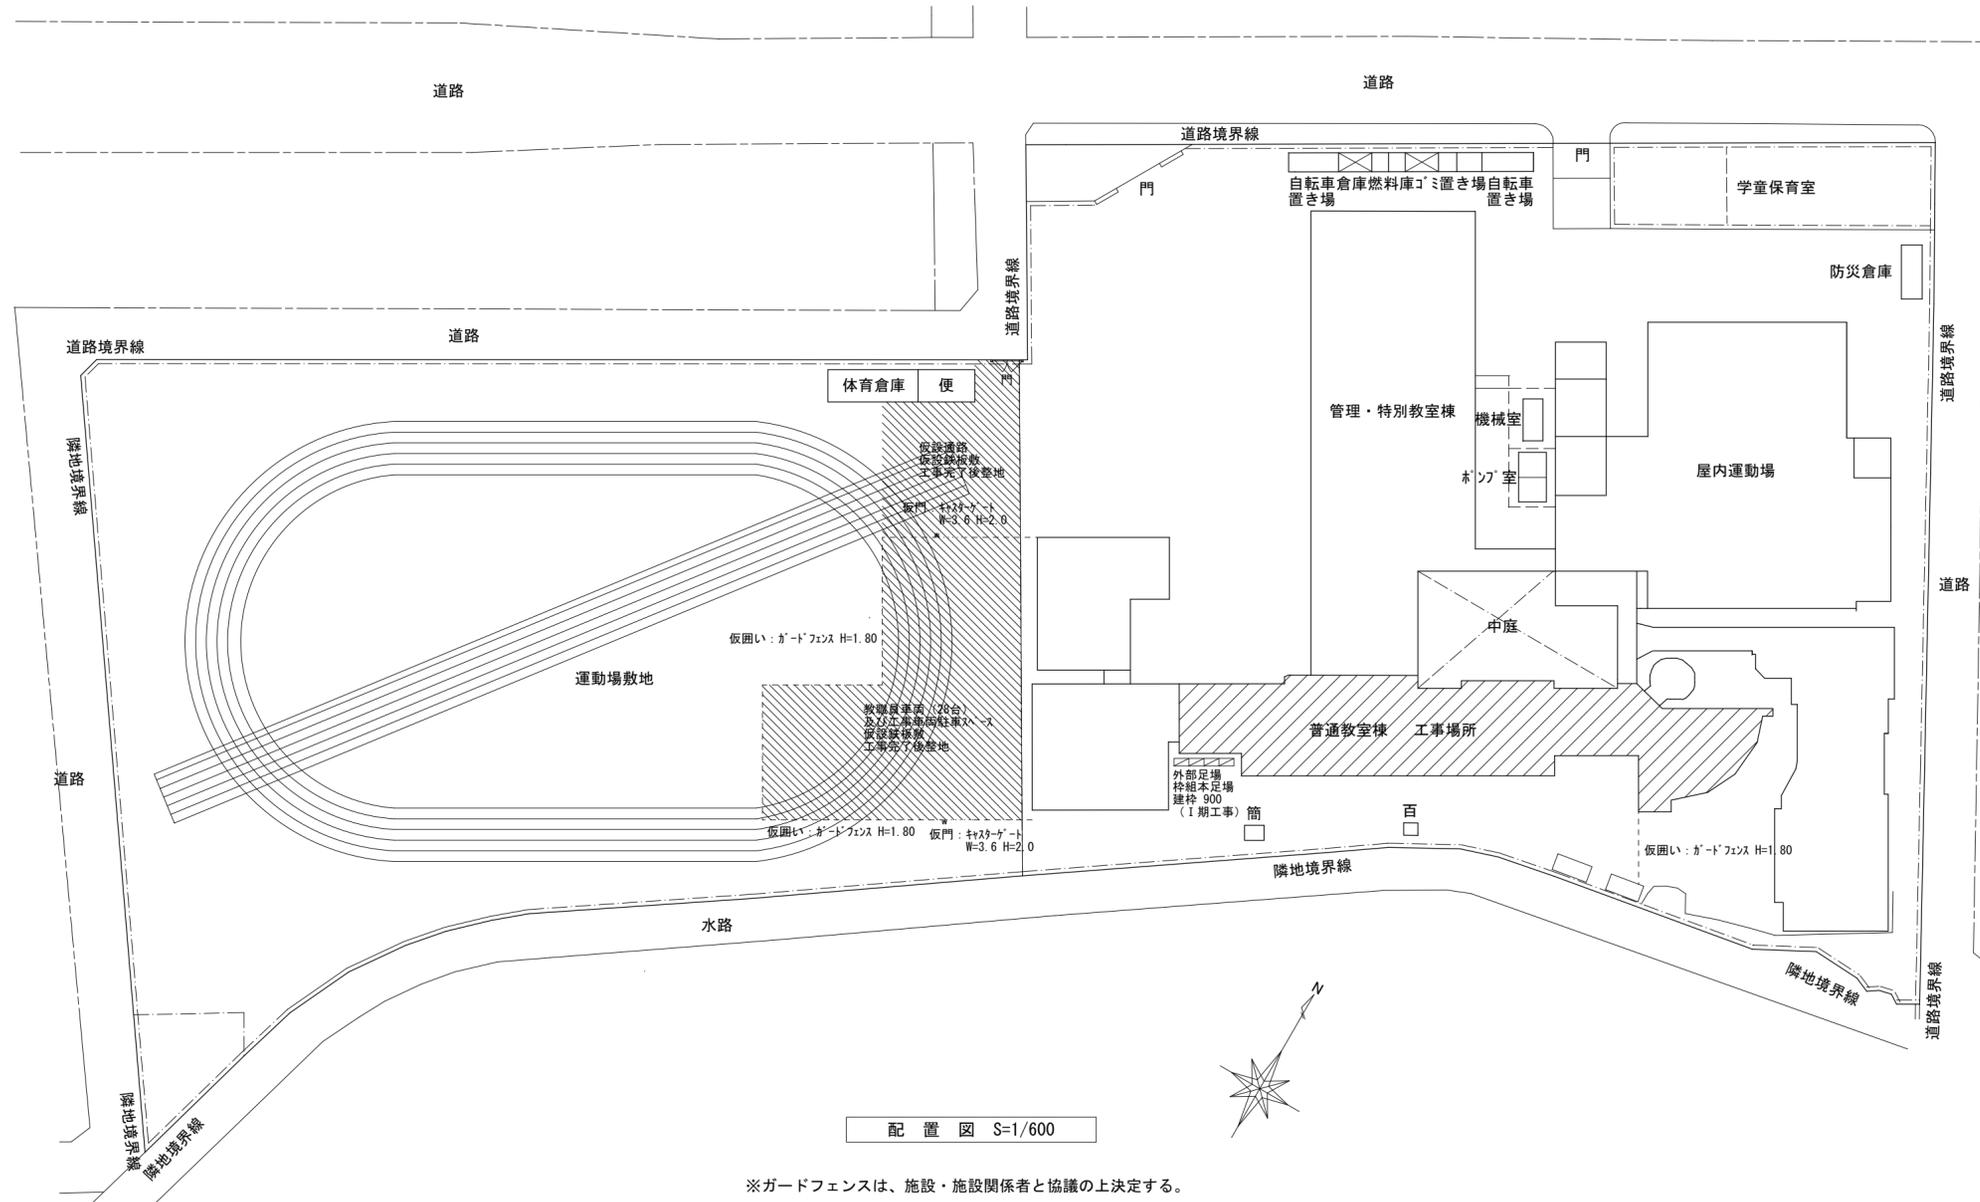

配置図 S=1/600

※ガードフェンスは、施設・施設関係者と協議の上決定する。

摘要	
----	--


ハナガタ建築設計事務所
 一級建築士事務所 一級建築士No.183598号 菅谷 隆

設計年月日	2022/11/18	承認	担当	製図
変更年月日		N.S	T.S	T.S

工事名称	市立ふじみ野小学校トイレ改修工事 (第1期工事)
図面名称	配置図・案内図
縮尺	S=1/600

図面番号 **A-7**


内部仕上表

階	室名	床	下地	巾木	壁	下地	天井	下地	天井高	廻縁	備考
1	男子便所	50角磁器質タイル撤去	珞外撤去		100角磁器質タイル撤去	珞外撤去	繊維混入ケイ酸カルシウム板t=6撤去	鋼製天井下地撤去	≒2.400	塩ビ製撤去	トイレース撤去、ステンレス製踏摺撤去
		長尺塩ビシートt=2.5貼	シダ-コンクリート打ち珞外撤去 リング t=10	塩ビ製巾木H=60	化粧ケイ酸カルシウム板t=6貼	石膏ボードt=12.5 GL工法	化粧石膏ボードt=9.5貼	鋼製天井下地	2.400	塩ビ製	トイレース
	女子便所	50角磁器質タイル撤去	珞外撤去		100角磁器質タイル撤去	珞外撤去	繊維混入ケイ酸カルシウム板t=6撤去	鋼製天井下地撤去	≒2.400	塩ビ製撤去	トイレース撤去、ステンレス製踏摺撤去
		長尺塩ビシートt=2.5貼	シダ-コンクリート打ち珞外撤去 リング t=10	塩ビ製巾木H=60	化粧ケイ酸カルシウム板t=6貼	石膏ボードt=12.5 GL工法	化粧石膏ボードt=9.5貼	鋼製天井下地	2.400	塩ビ製	トイレース
	手洗い(男女)	長尺塩ビシートt=2.5撤去	珞外撤去 リング t=10	木製 H=60 SOP	コンクリート打放し T-EP		ロックウール化粧吸音板t=9撤去 下地石膏ボードt=9.5撤去	鋼製天井下地撤去	≒2.500	塩ビ製撤去	洗面台撤去、鏡撤去、室名札撤去、掲示板撤去
		長尺塩ビシートt=2.5貼		木製 H=60 SOP塗替え	コンクリート打放し EP-G塗替え		ロックウール化粧吸音板t=9貼 下地石膏ボードt=9.5	鋼製天井下地	2.500	塩ビ製	洗面カウンター、化粧鏡、室名札、掲示板
2	男子便所	50角磁器質タイル撤去	珞外撤去 屋内防水残存		100角磁器質タイル撤去	珞外撤去	繊維混入ケイ酸カルシウム板t=6撤去	鋼製天井下地撤去	≒2.400	塩ビ製撤去	トイレース撤去、ステンレス製踏摺撤去
		長尺塩ビシートt=2.5貼	シダ-コンクリート打ち珞外撤去 リング t=10	塩ビ製巾木H=60	化粧ケイ酸カルシウム板t=6貼	石膏ボードt=12.5 GL工法	化粧石膏ボードt=9.5貼	鋼製天井下地	2.400	塩ビ製	トイレース
	女子便所	50角磁器質タイル撤去	珞外撤去 屋内防水残存		100角磁器質タイル撤去	珞外撤去	繊維混入ケイ酸カルシウム板t=6撤去	鋼製天井下地撤去	≒2.400	塩ビ製撤去	トイレース撤去、ステンレス製踏摺撤去
		長尺塩ビシートt=2.5貼	シダ-コンクリート打ち珞外撤去 リング t=10	塩ビ製巾木H=60	化粧ケイ酸カルシウム板t=6貼	石膏ボードt=12.5 GL工法	化粧石膏ボードt=9.5貼	鋼製天井下地	2.400	塩ビ製	トイレース
	手洗い(男女)	長尺塩ビシートt=2.5撤去	珞外撤去 リング t=10	木製 H=60 SOP	コンクリート打放し T-EP		ロックウール化粧吸音板t=9撤去 下地石膏ボードt=9.5撤去	鋼製天井下地撤去	≒2.500	塩ビ製撤去	洗面台撤去、鏡撤去、室名札撤去、掲示板撤去
		長尺塩ビシートt=2.5貼		木製 H=60 SOP塗替え	コンクリート打放し EP-G塗替え		ロックウール化粧吸音板t=9貼 下地石膏ボードt=9.5	鋼製天井下地	2.500	塩ビ製	洗面カウンター、化粧鏡、室名札、掲示板
3	男子便所	50角磁器質タイル撤去	珞外撤去 屋内防水残存		100角磁器質タイル撤去	珞外撤去	繊維混入ケイ酸カルシウム板t=6撤去	鋼製天井下地撤去	≒2.400	塩ビ製撤去	トイレース撤去、ステンレス製踏摺撤去
		長尺塩ビシートt=2.5貼	シダ-コンクリート打ち珞外撤去 リング t=10	塩ビ製巾木H=60	化粧ケイ酸カルシウム板t=6貼	石膏ボードt=12.5 GL工法	化粧石膏ボードt=9.5貼	鋼製天井下地	2.400	塩ビ製	トイレース
	女子便所	50角磁器質タイル撤去	珞外撤去 屋内防水残存		100角磁器質タイル撤去	珞外撤去	繊維混入ケイ酸カルシウム板t=6撤去	鋼製天井下地撤去	≒2.400	塩ビ製撤去	トイレース撤去、ステンレス製踏摺撤去
		長尺塩ビシートt=2.5貼	シダ-コンクリート打ち珞外撤去 リング t=10	塩ビ製巾木H=60	化粧ケイ酸カルシウム板t=6貼	石膏ボードt=12.5 GL工法	化粧石膏ボードt=9.5貼	鋼製天井下地	2.400	塩ビ製	トイレース
	手洗い(男女)	長尺塩ビシートt=2.5撤去	珞外撤去 リング t=10	木製 H=60 SOP	コンクリート打放し T-EP		ロックウール化粧吸音板t=9撤去 下地石膏ボードt=9.5撤去	鋼製天井下地	≒2.700	塩ビ製撤去	洗面台撤去、鏡撤去、室名札撤去、掲示板撤去
		長尺塩ビシートt=2.5貼		木製 H=60 SOP塗替え	コンクリート打放し EP-G塗替え		ロックウール化粧吸音板t=9貼 下地石膏ボードt=9.5	鋼製天井下地	2.700	塩ビ製	洗面カウンター、化粧鏡、室名札、掲示板

※下記仕上材はアスベスト含有の為、適法な解体及び処分を行うこと。

- ・天井 繊維混入ケイ酸カルシウム板
- ・天井 ロックウール化粧吸音板
- ・天井下地 石膏ボード

摘要	 ハナガタ建築設計事務所 一級建築士事務所	設計年月日 2022/11/18 変更年月日	承認 N.S	担当 T.S	製図 T.S	工事名称 市立ふじみ野小学校トイレ改修工事(第1期工事)	図面名称 仕上表	縮尺	図面番号 A-8

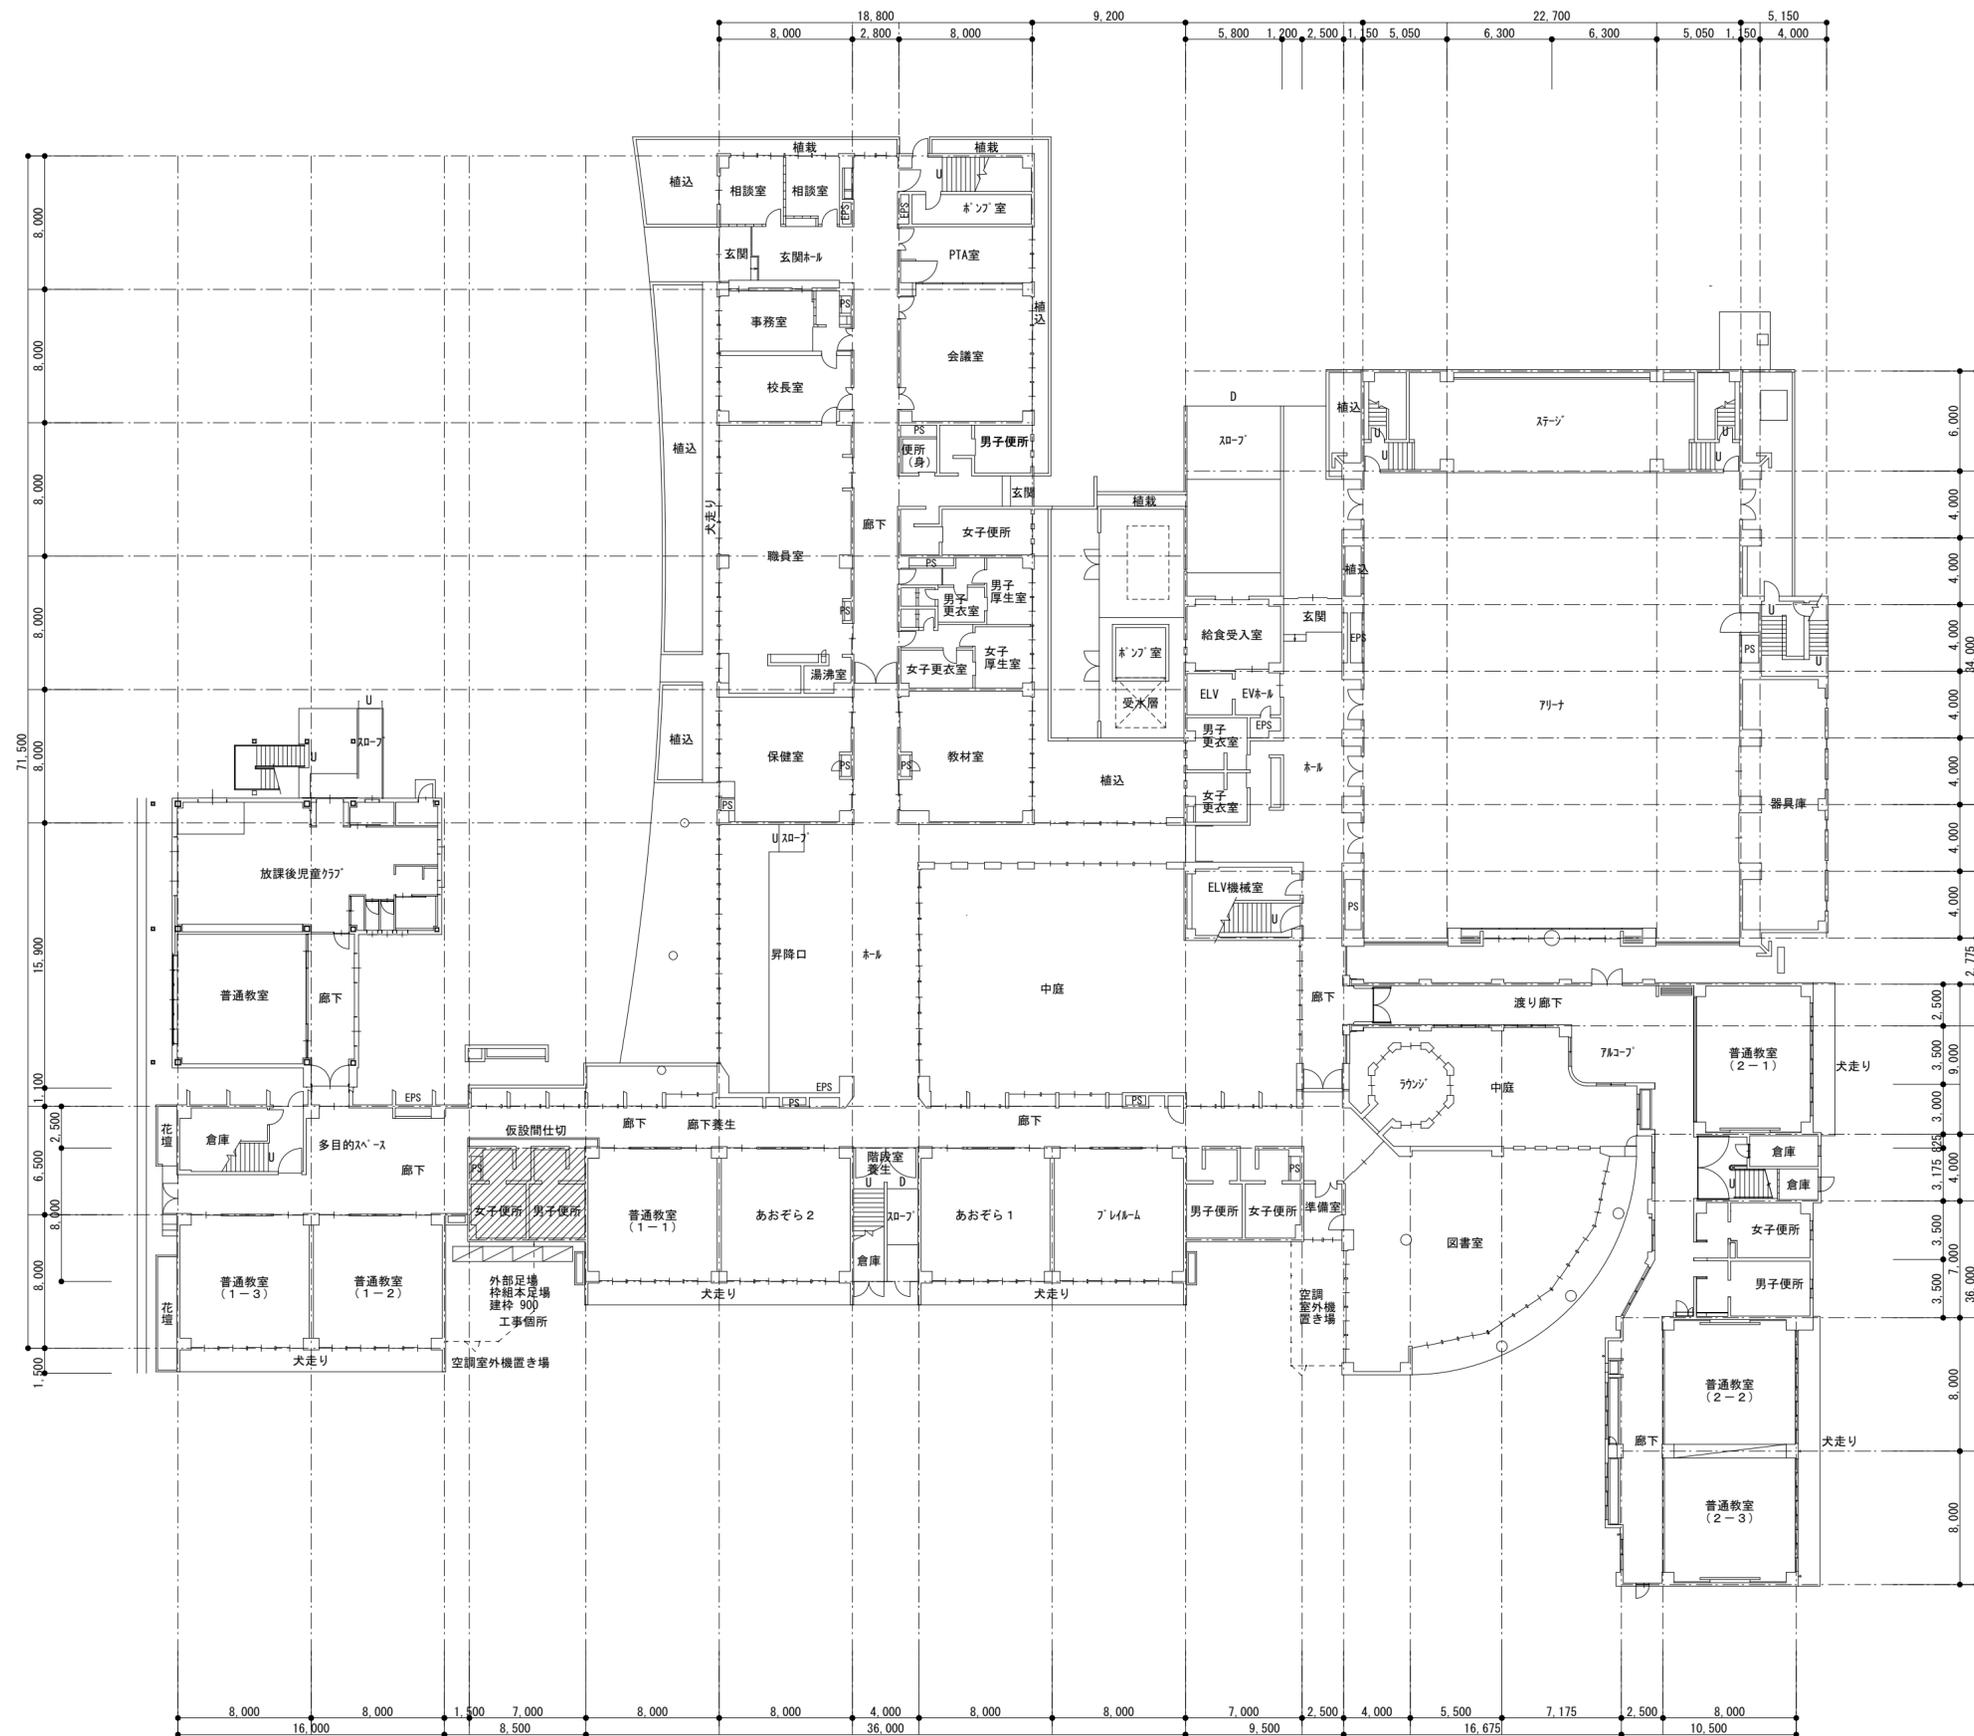

1階平面図 S=1/300

摘要



ハナガタ建築設計事務所

一級建築士事務所

一級建築士 No.183598号 菅谷 隆

設計年月日

2022/11/18

変更年月日

承認	担当	製図
N.S	T.S	T.S

工事名称

市立ふじみ野小学校トイレ改修工事 (第1期工事)


図面名称

1階平面図

縮尺
S=1/300

図面番号

A-9

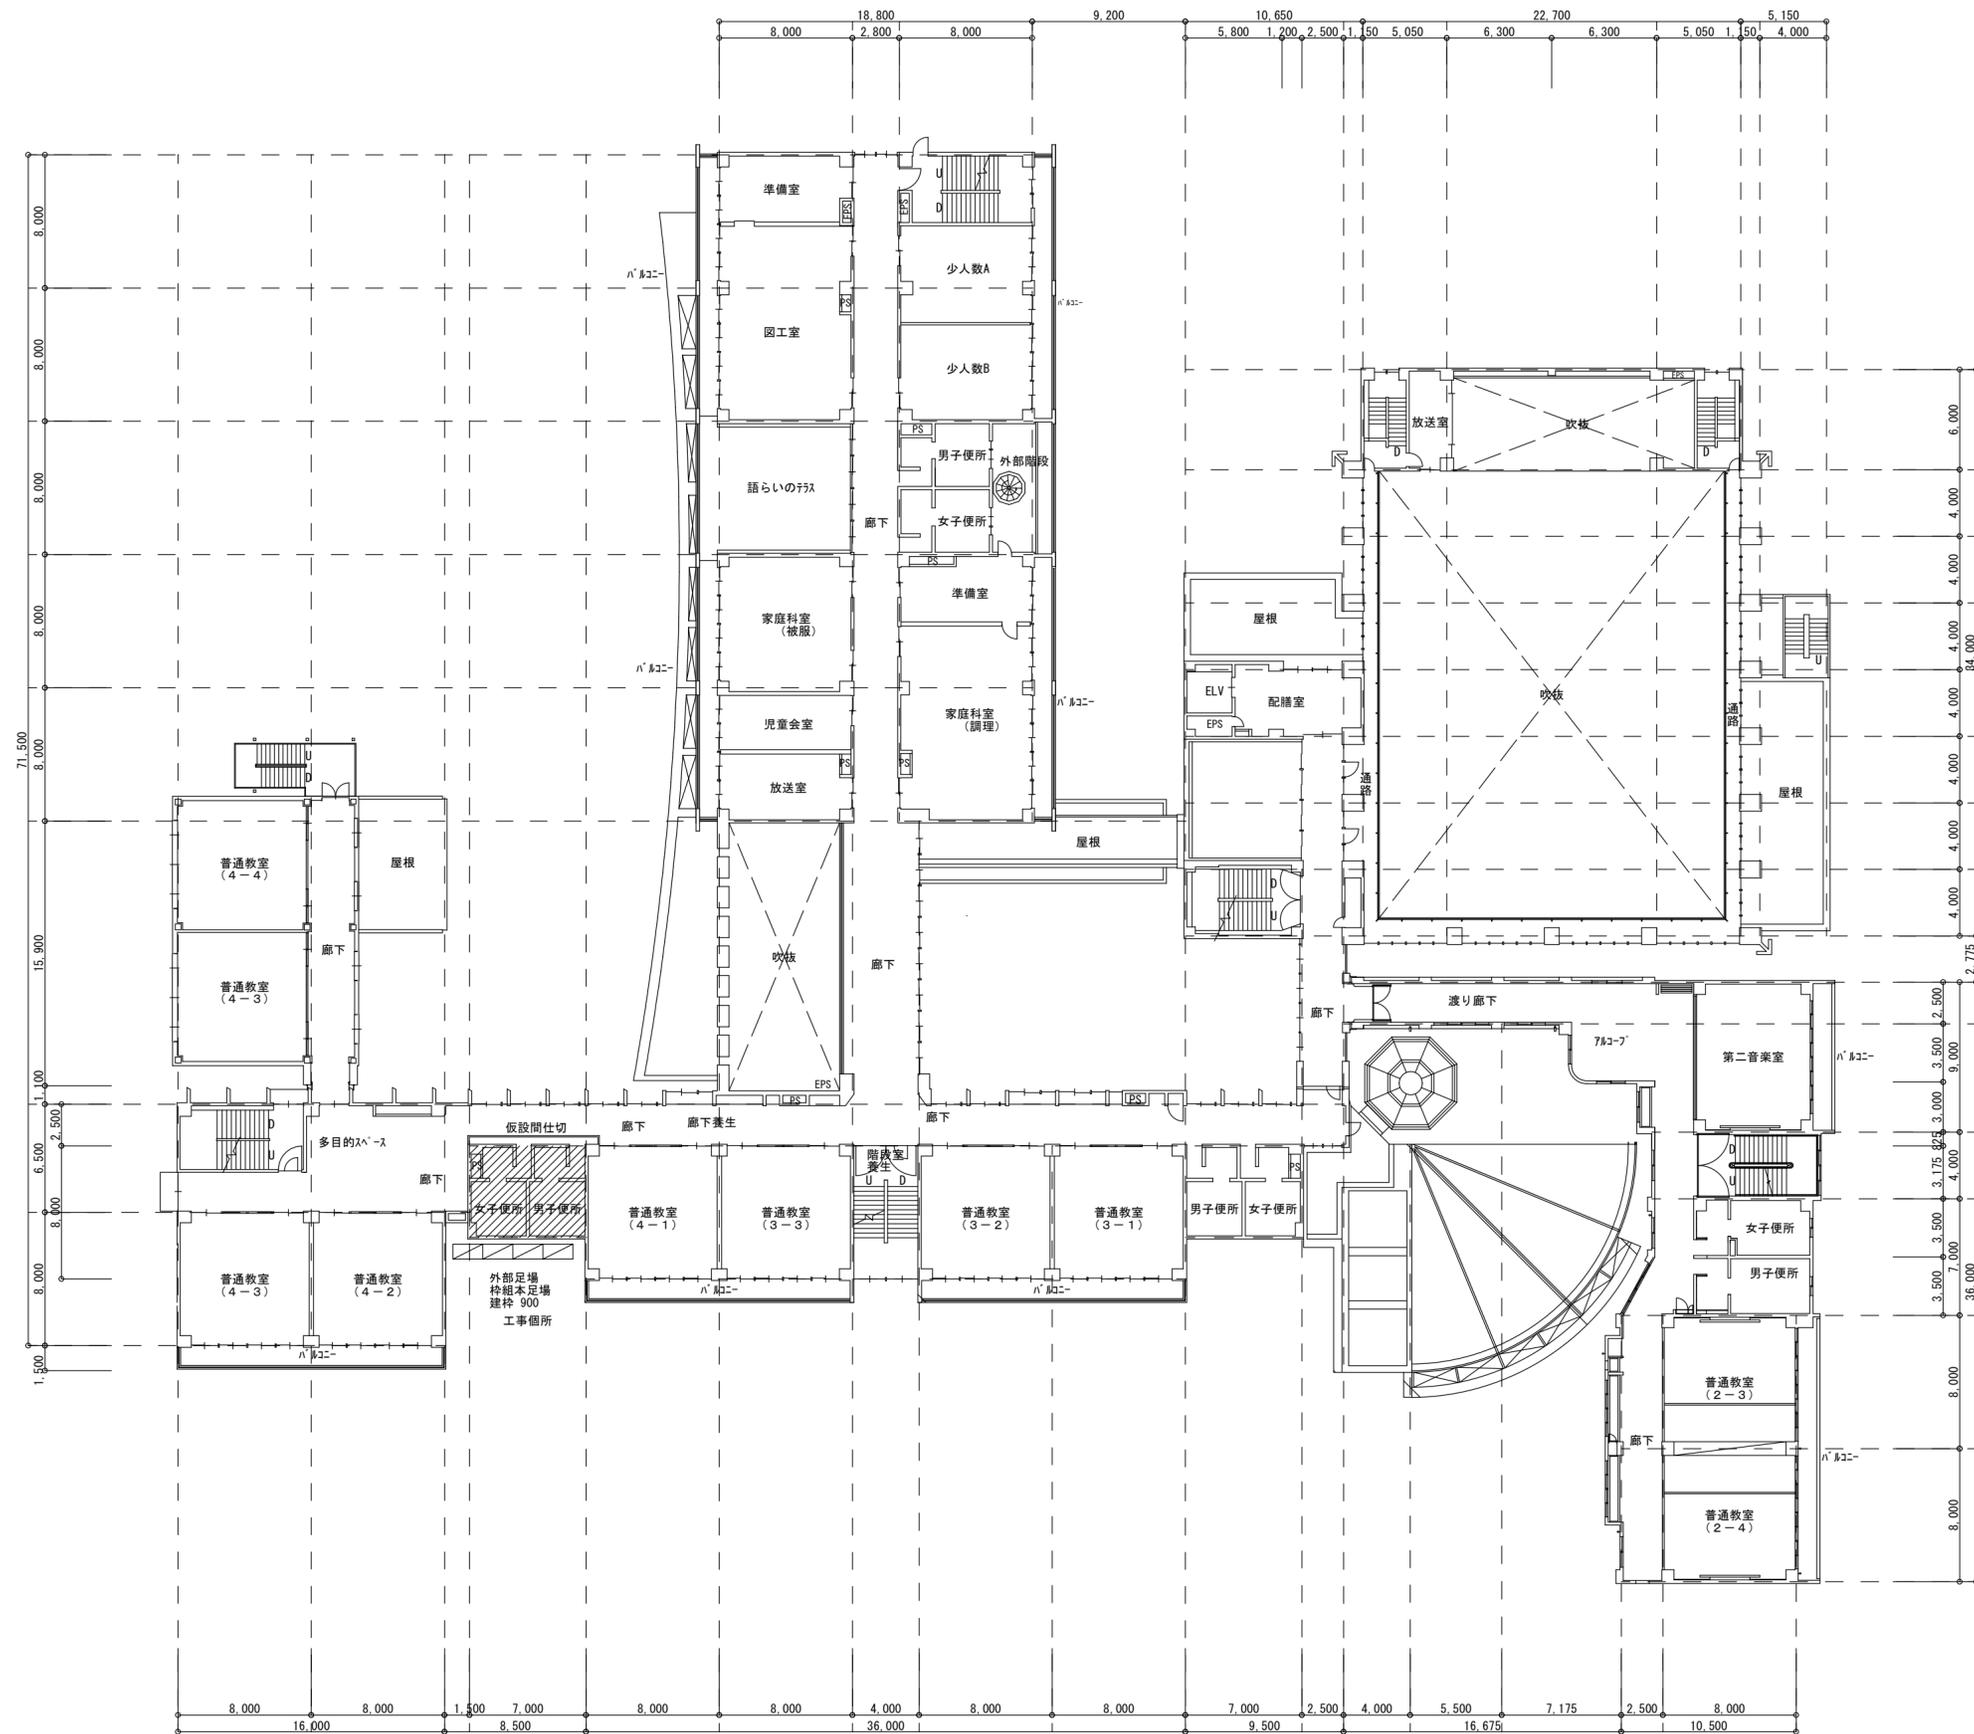

2階平面図 S=1/300

摘要



ハナガタ建築設計事務所

一級建築士事務所

一級建築士NO.183598号 菅谷 隆

設計年月日

2022/11/18

変更年月日

承認 担当 製図
N.S T.S T.S

工事名称
図面名称


市立ふじみ野小学校トイレ改修工事 (第1期工事)

2階平面図

縮尺
S=1/300

図面番号

A-10

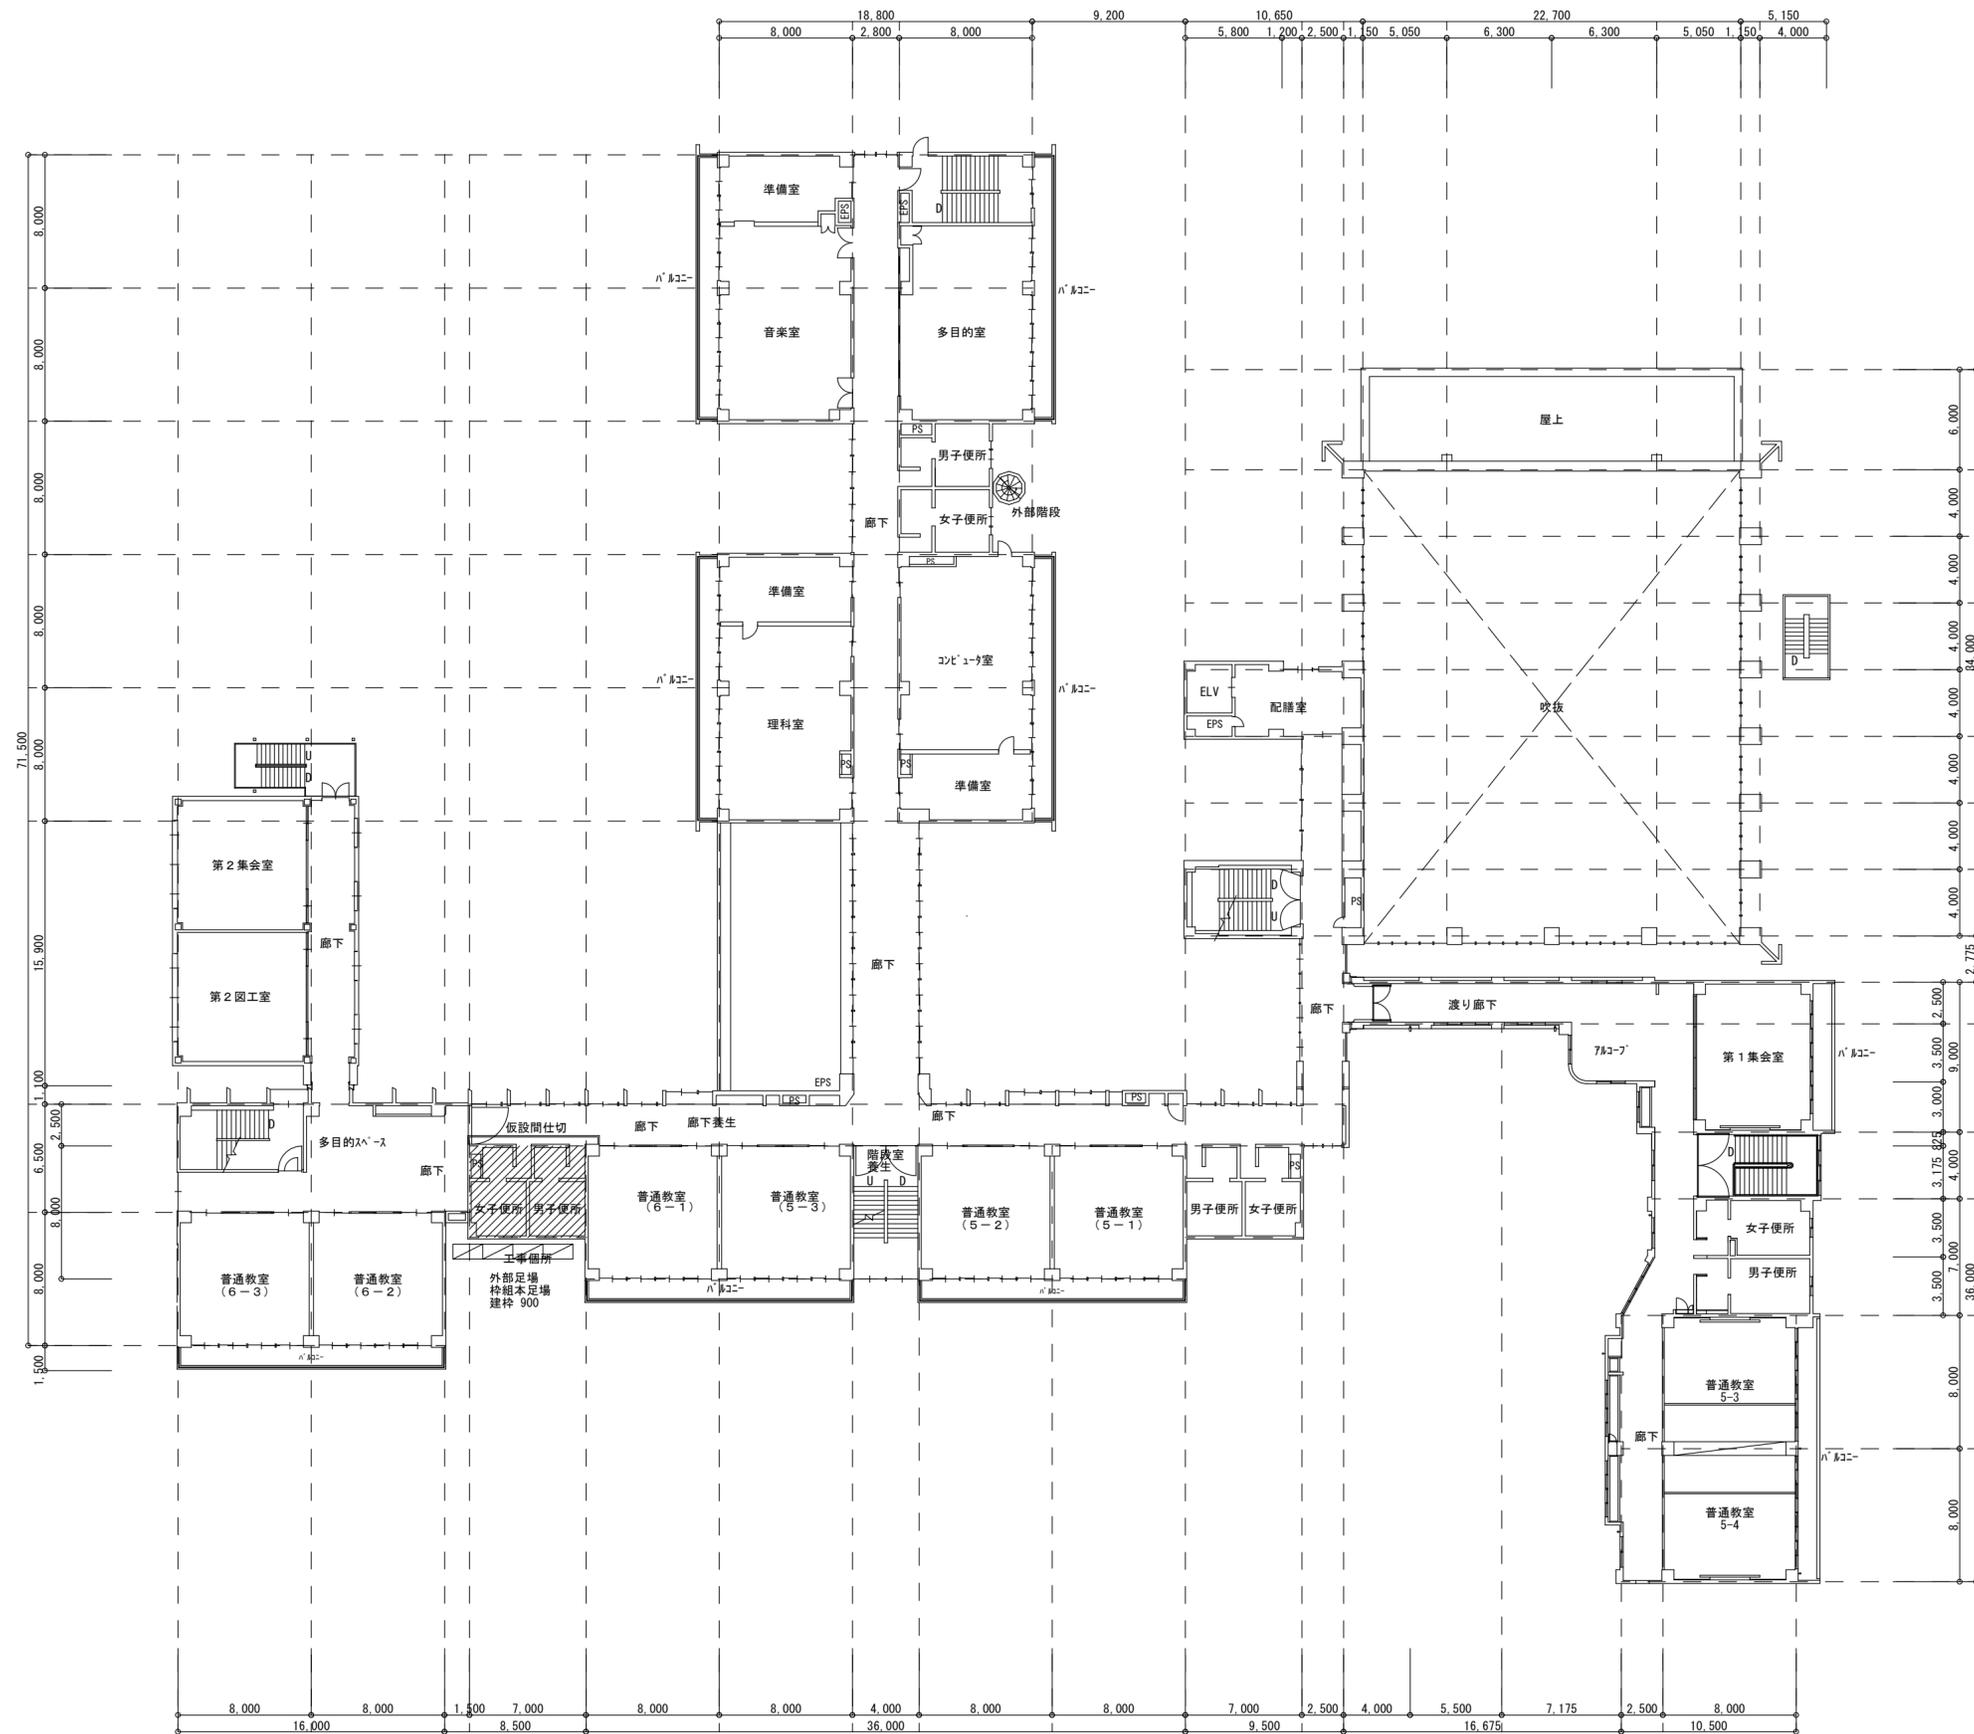

3階平面図 S=1/300

摘要



ハナガタ建築設計事務所

一級建築士事務所

一級建築士NO. 183598号 菅谷 隆

設計年月日

2022/11/18

変更年月日

承認 担当 製図
N.S T.S T.S

工事名称
図面名称

市立ふじみ野小学校トイレ改修工事 (第1期工事)

3階平面図

縮尺
S=1/300

図面番号

A-11




摘要	
----	--


ハナガタ建築設計事務所
 一級建築士事務所 一級建築士No.183598号 菅谷 隆

設計年月日	2022/11/18	承認	担当	製図
変更年月日		N.S	T.S	T.S

工事名称	市立ふじみ野小学校トイレ改修工事 (第1期工事)
図面名称	1階平面詳細図
縮尺	S=1/50

図面番号	A-12
------	------

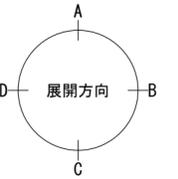


摘要

ハナガタ建築設計事務所
 一級建築士事務所
 一級建築士No.183598号 菅谷 隆

設計年月日	2022/11/18	承認	担当	製図
変更年月日		N.S	T.S	T.S

工事名称	市立ふじみ野小学校トイレ改修工事 (第1期工事)
図面名称	2階平面詳細図
縮尺	S=1/50

図面番号	A-13
------	------

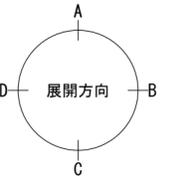

摘要

ハナガタ建築設計事務所
 一級建築士事務所
 一級建築士No.183598号 菅谷 隆

設計年月日	2022/11/18	承認	担当	製図
変更年月日		N.S	T.S	T.S

工事名称	市立ふじみ野小学校トイレ改修工事 (第1期工事)
図面名称	3階平面詳細図
縮尺	S=1/50

図面番号	A-14
------	------



摘要

ハナガタ建築設計事務所
 一級建築士事務所 一級建築士 No. 183598号 菅谷 隆

設計年月日	2022/11/18	承認	担当	製図
変更年月日		N.S	T.S	T.S

工事名称	市立ふじみ野小学校トイレ改修工事 (第1期工事)
図面名称	1階天井伏図
縮尺	S=1/50

図面番号
A-15



2階天井伏図 S=1/50 (既存)

2階天井伏図 S=1/50 (改修)

摘要


ハナガタ建築設計事務所
 一級建築士事務所 一級建築士No.183598号 菅谷 隆

設計年月日	2022/11/18	承認	担当	製図
変更年月日		N.S	T.S	T.S

工事名称	市立ふじみ野小学校トイレ改修工事 (第1期工事)	
図面名称	2階天井伏図	縮尺 S=1/50

図面番号 **A-16**




摘要


ハナガタ建築設計事務所
 一級建築士事務所 一級建築士No.183598号 菅谷 隆

設計年月日	2022/11/18	承認	担当	製図
変更年月日		N.S	T.S	T.S

工事名称	市立ふじみ野小学校トイレ改修工事 (第1期工事)
図面名称	3階天井伏図
縮尺	S=1/50

図面番号
A-17

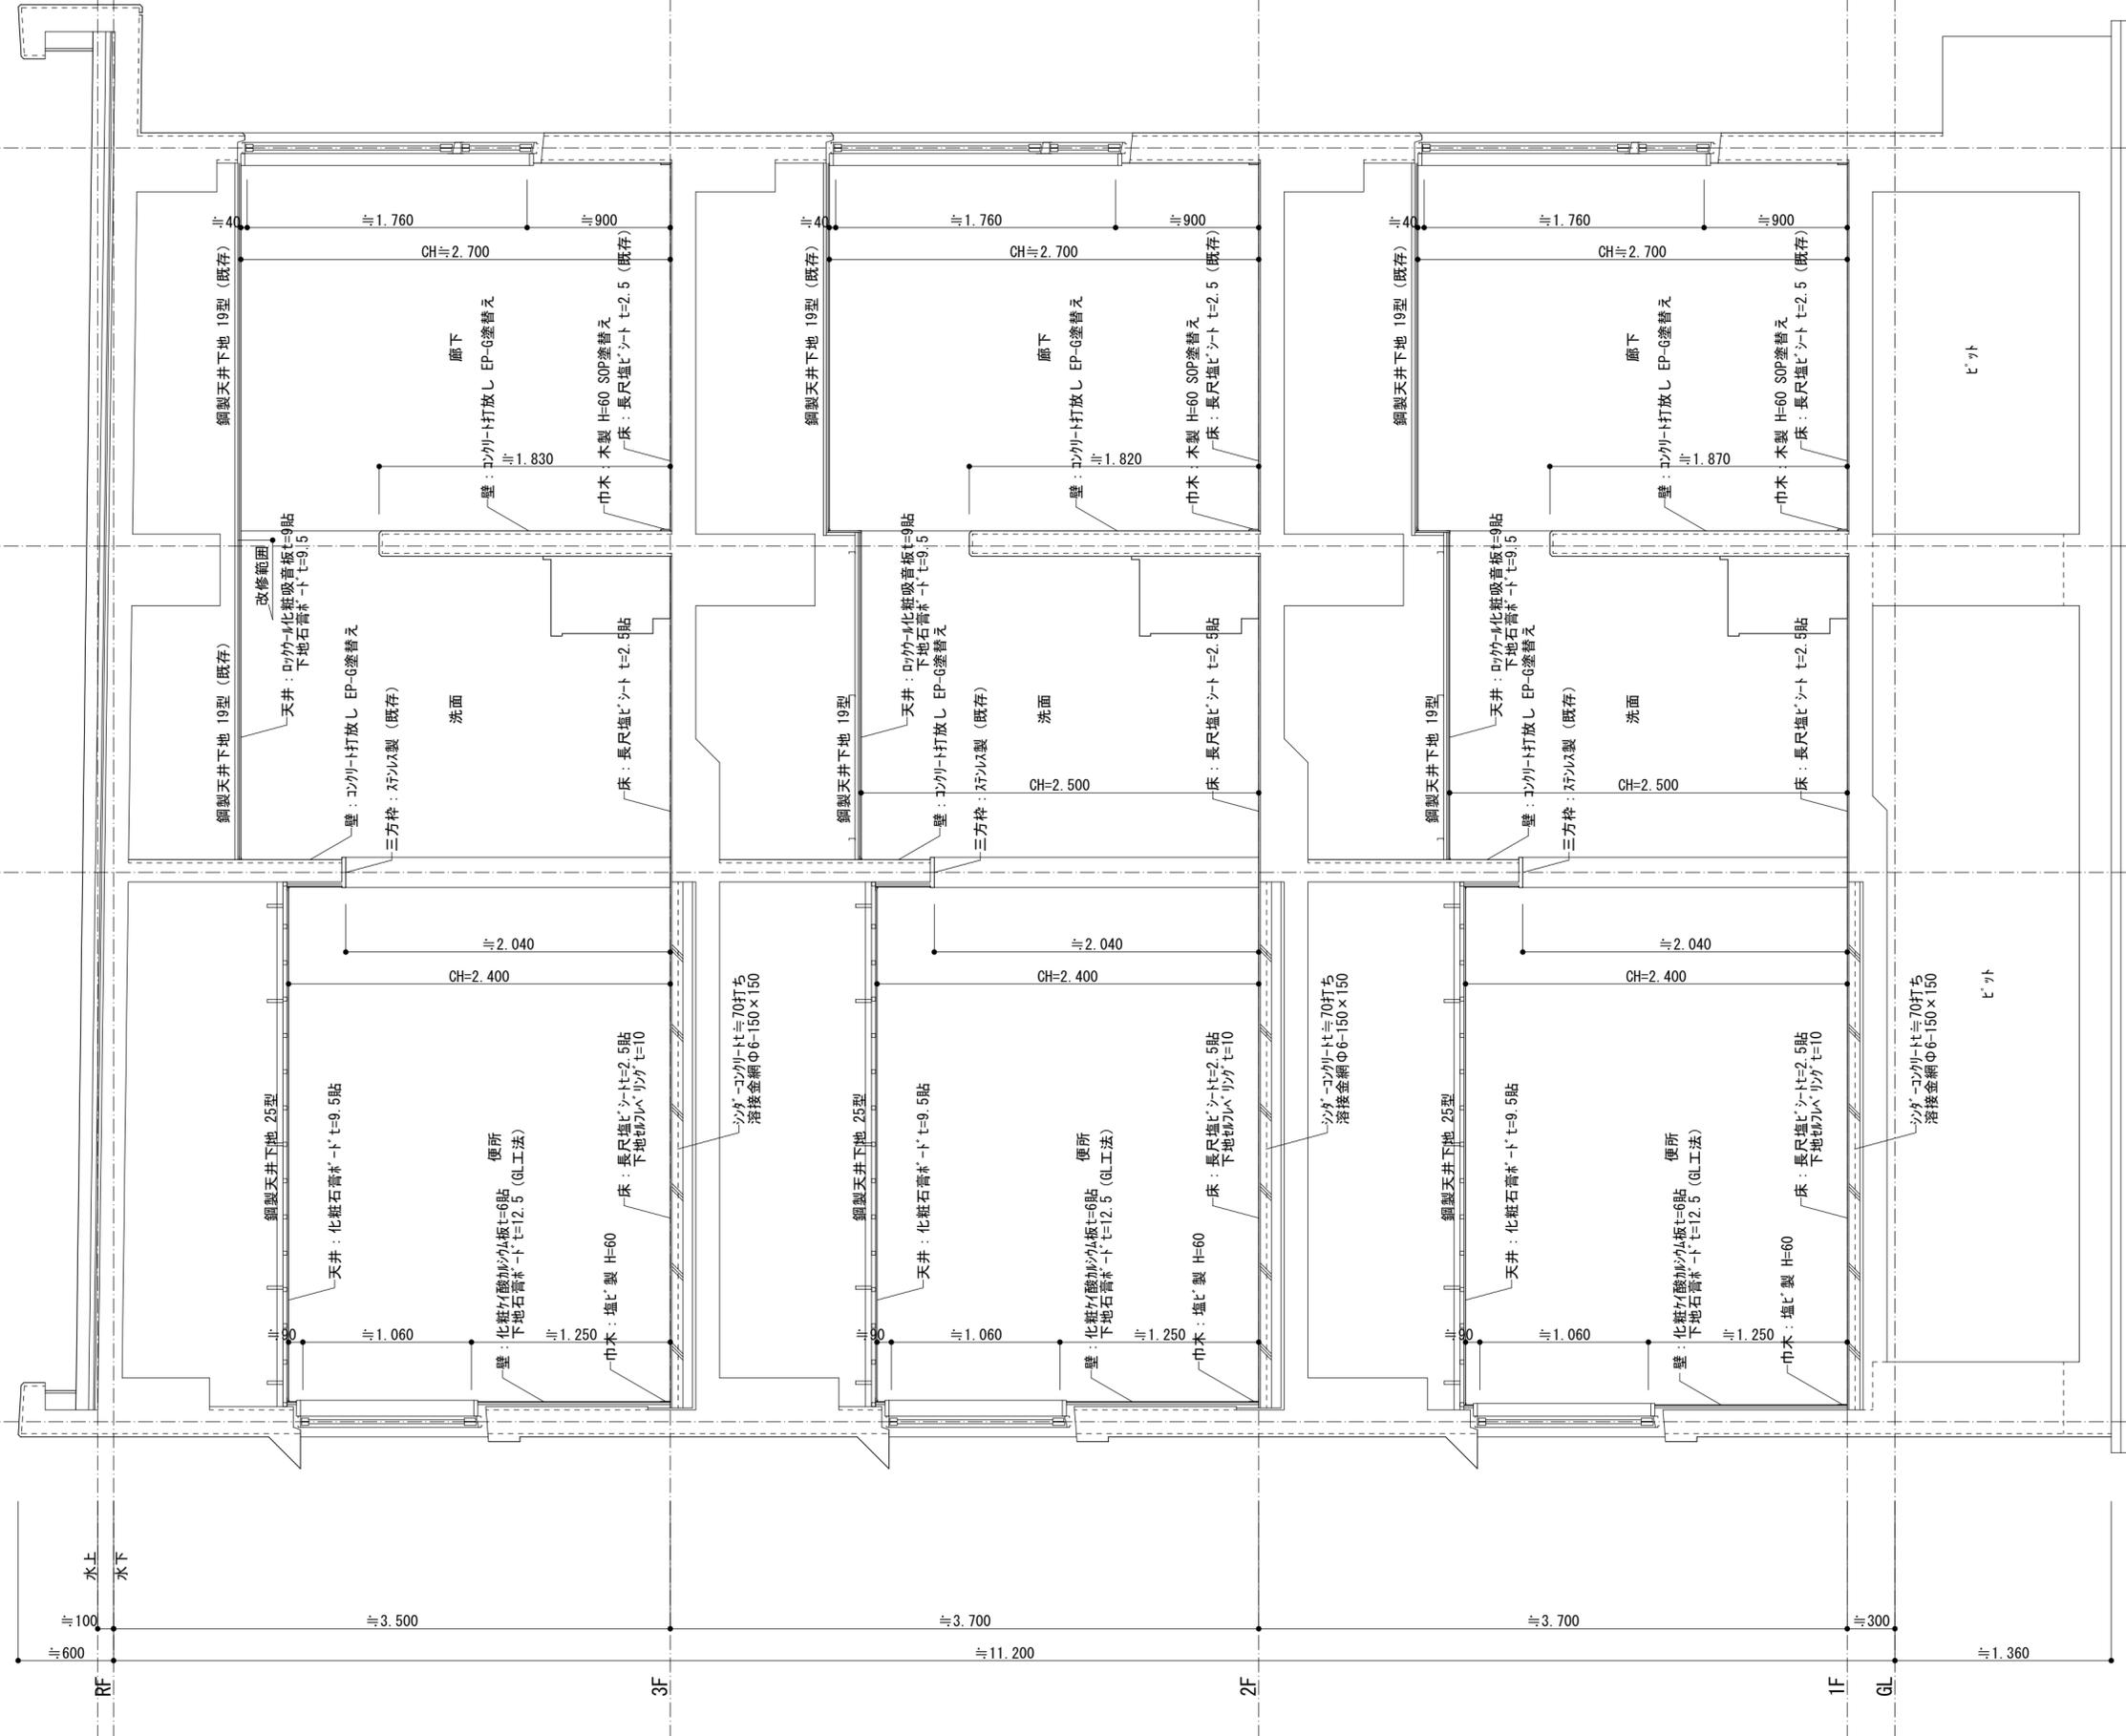

断面詳細図 S=1/30


摘要


ハナガタ建築設計事務所
 一級建築士事務所 一級建築士 No.183598号 菅谷 隆

設計年月日	2022/11/18	承認	担当	製図
変更年月日		N.S	T.S	T.S

工事名称	市立ふじみ野小学校トイレ改修工事 (第1期工事)
図面名称	断面詳細図 (改修)
縮尺	S=1/30

図面番号	A-18
------	------

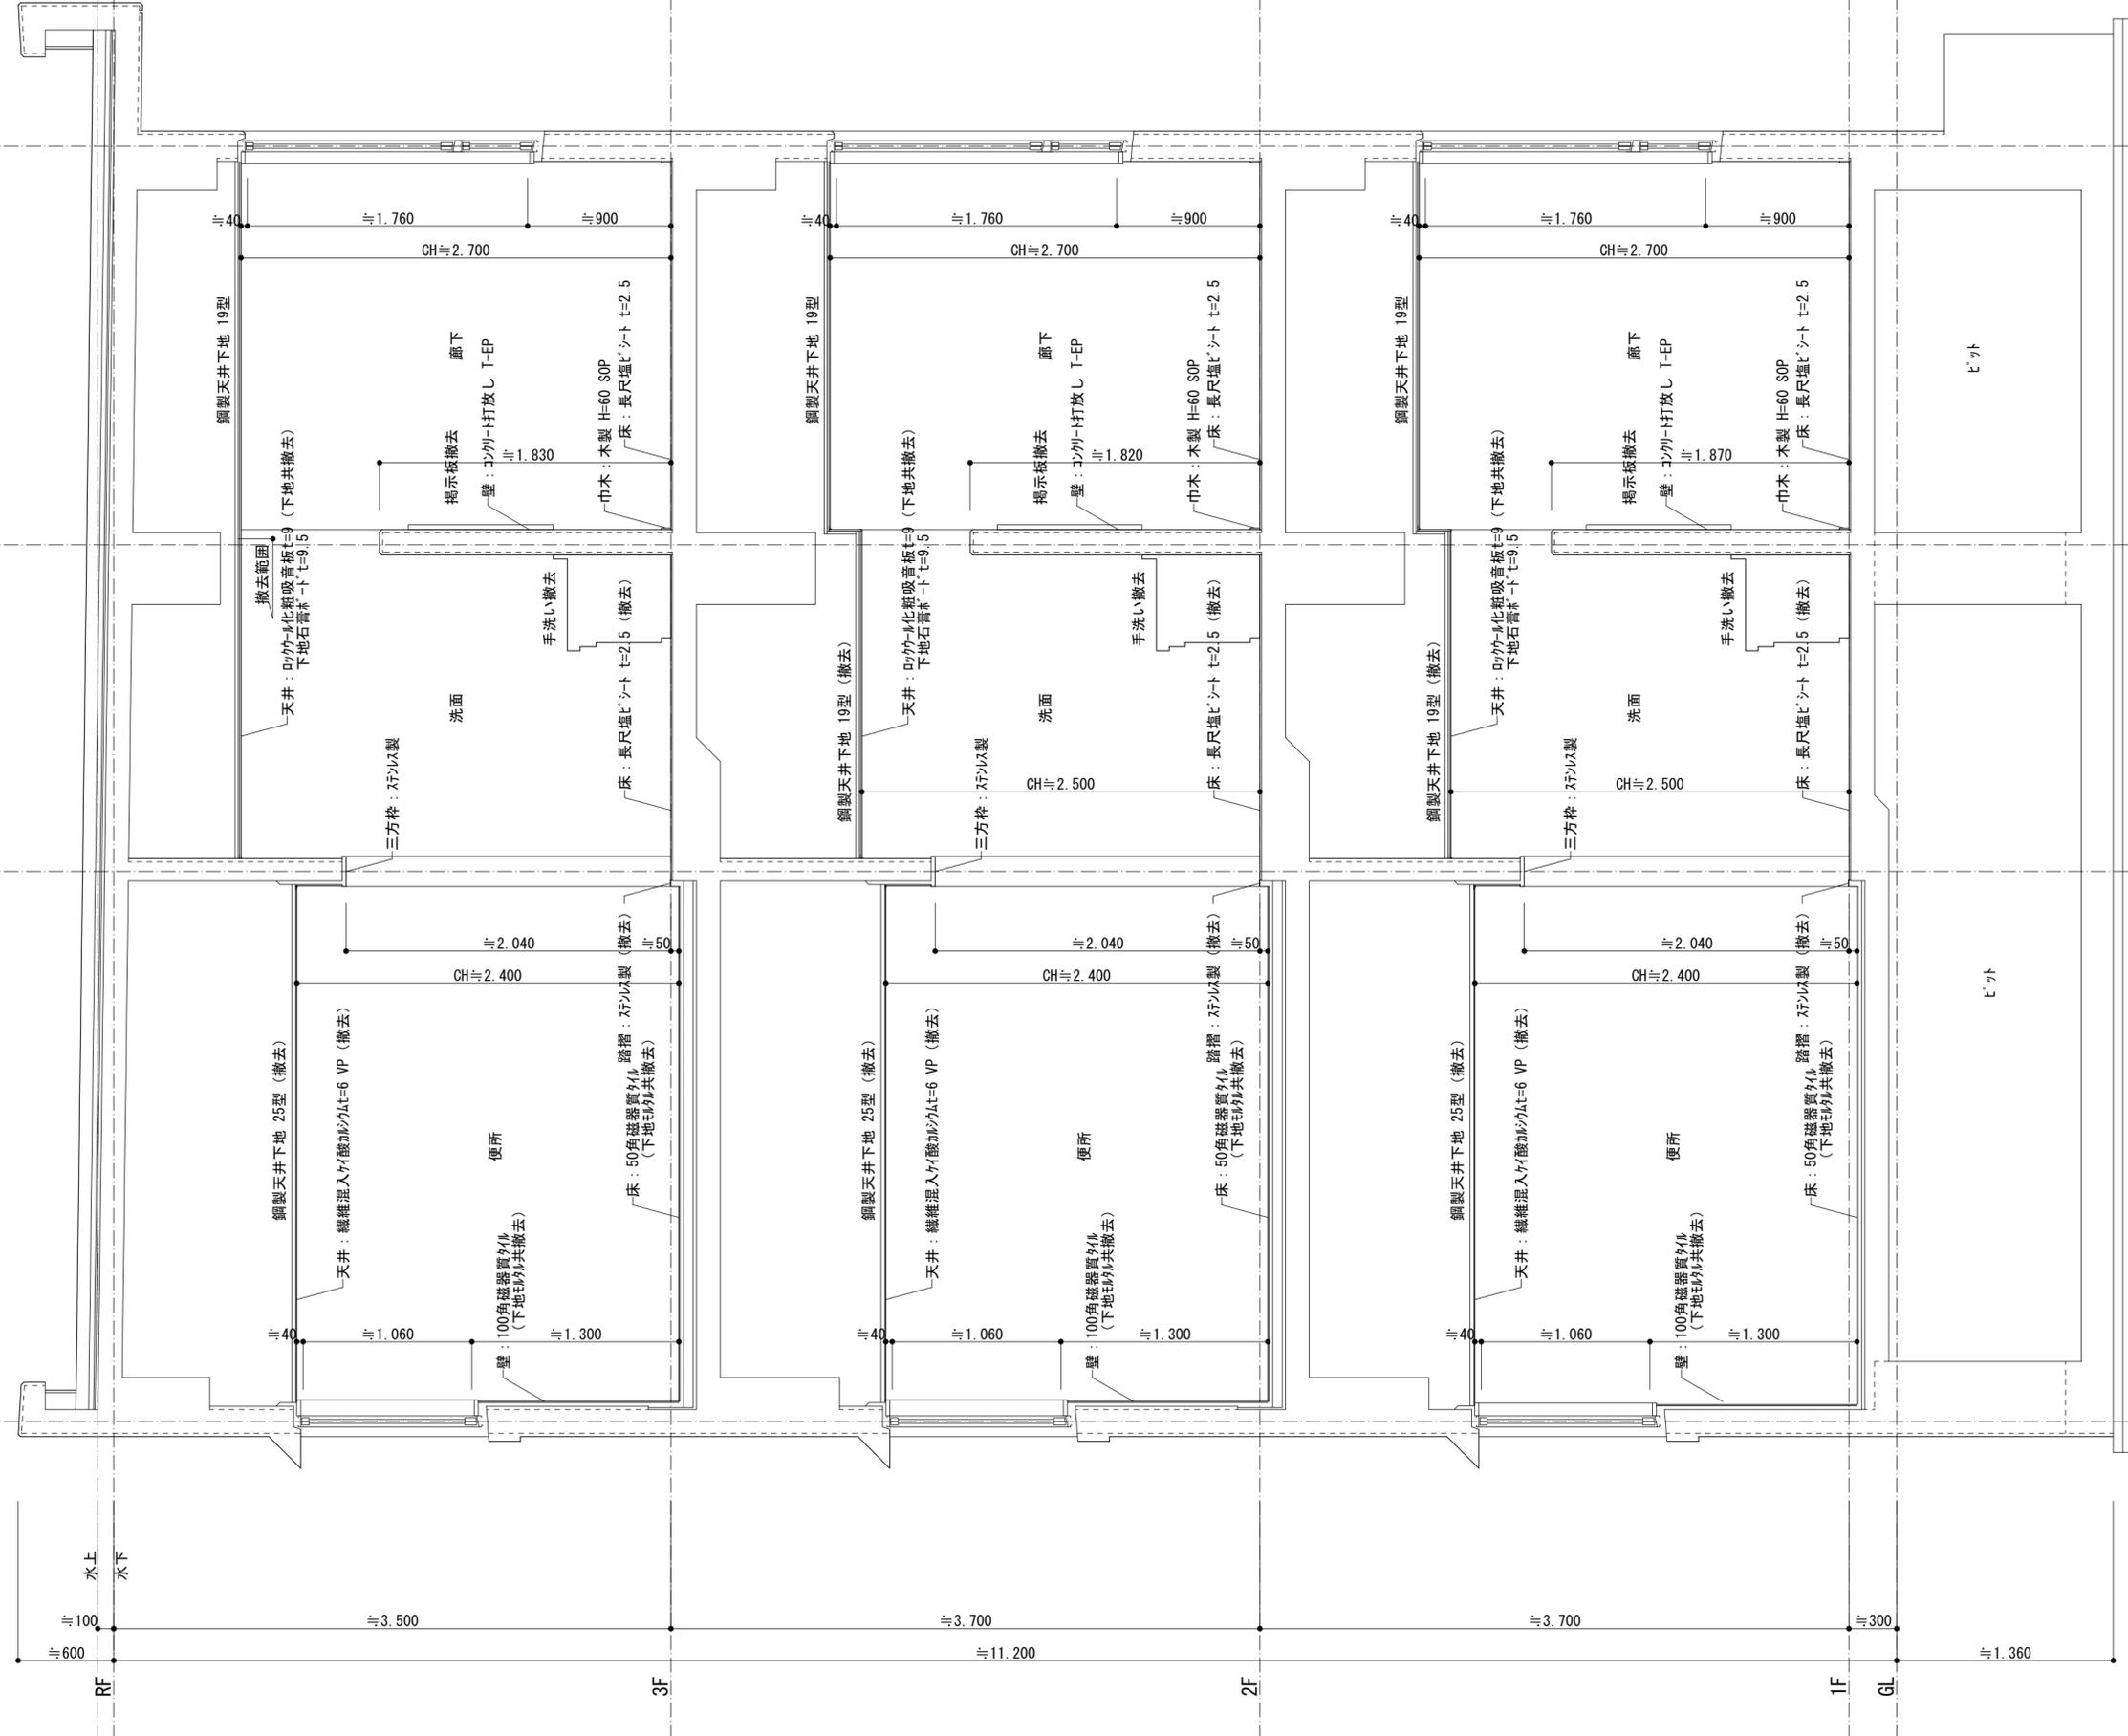

断面詳細図 S=1/30


摘要	
----	--


ハナガタ建築設計事務所
 一級建築士事務所 一級建築士 No.183598号 菅谷 隆


設計年月日	2022/11/18	承認	担当	製図
変更年月日		N.S	T.S	T.S

工事名称	市立ふじみ野小学校トイレ改修工事 (第1期工事)
図面名称	断面詳細図 (既存)
縮尺	S=1/30

図面番号	A-19
------	------

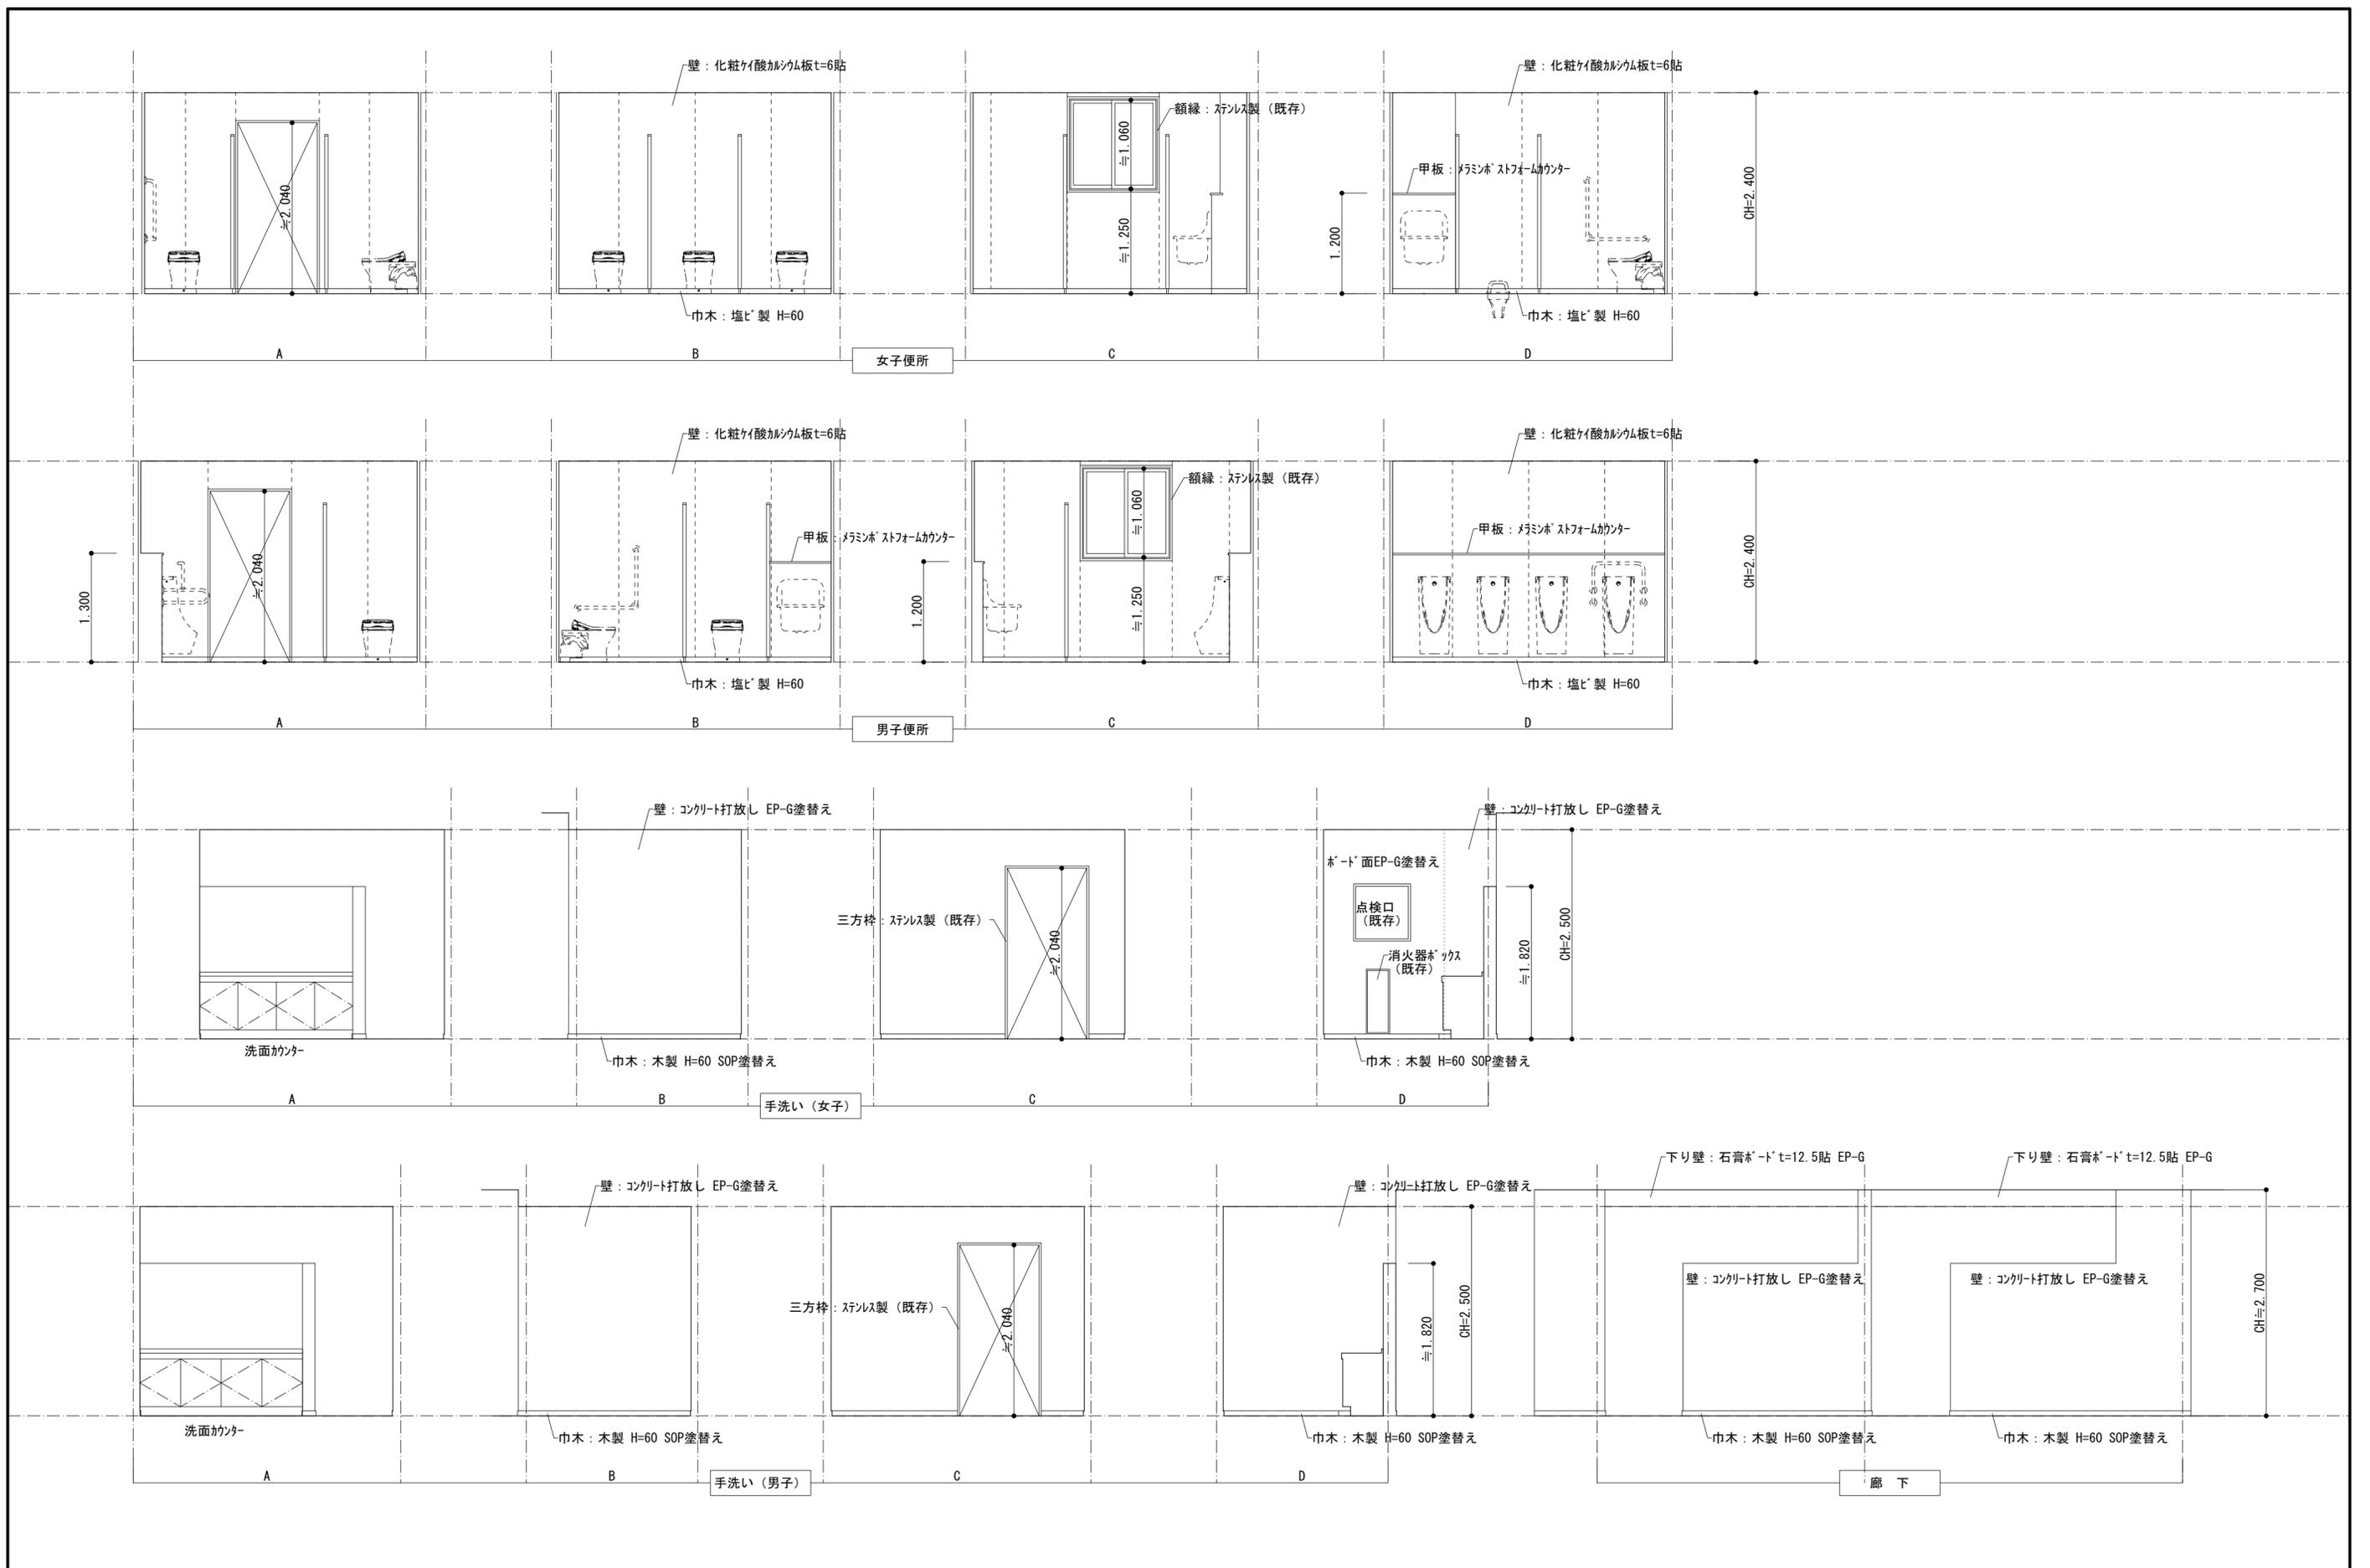


摘要	 ハナガタ建築設計事務所 一級建築士事務所 一級建築士 No. 183598号 菅谷 隆	設計年月日	2022/11/18	承認	担当	製図	工事名称 市立ふじみ野小学校トイレ改修工事 (第1期工事)	図面名称 2階展開図	縮尺 S=1/50	図面番号 A-21
		変更年月日		N.S	T.S	T.S				

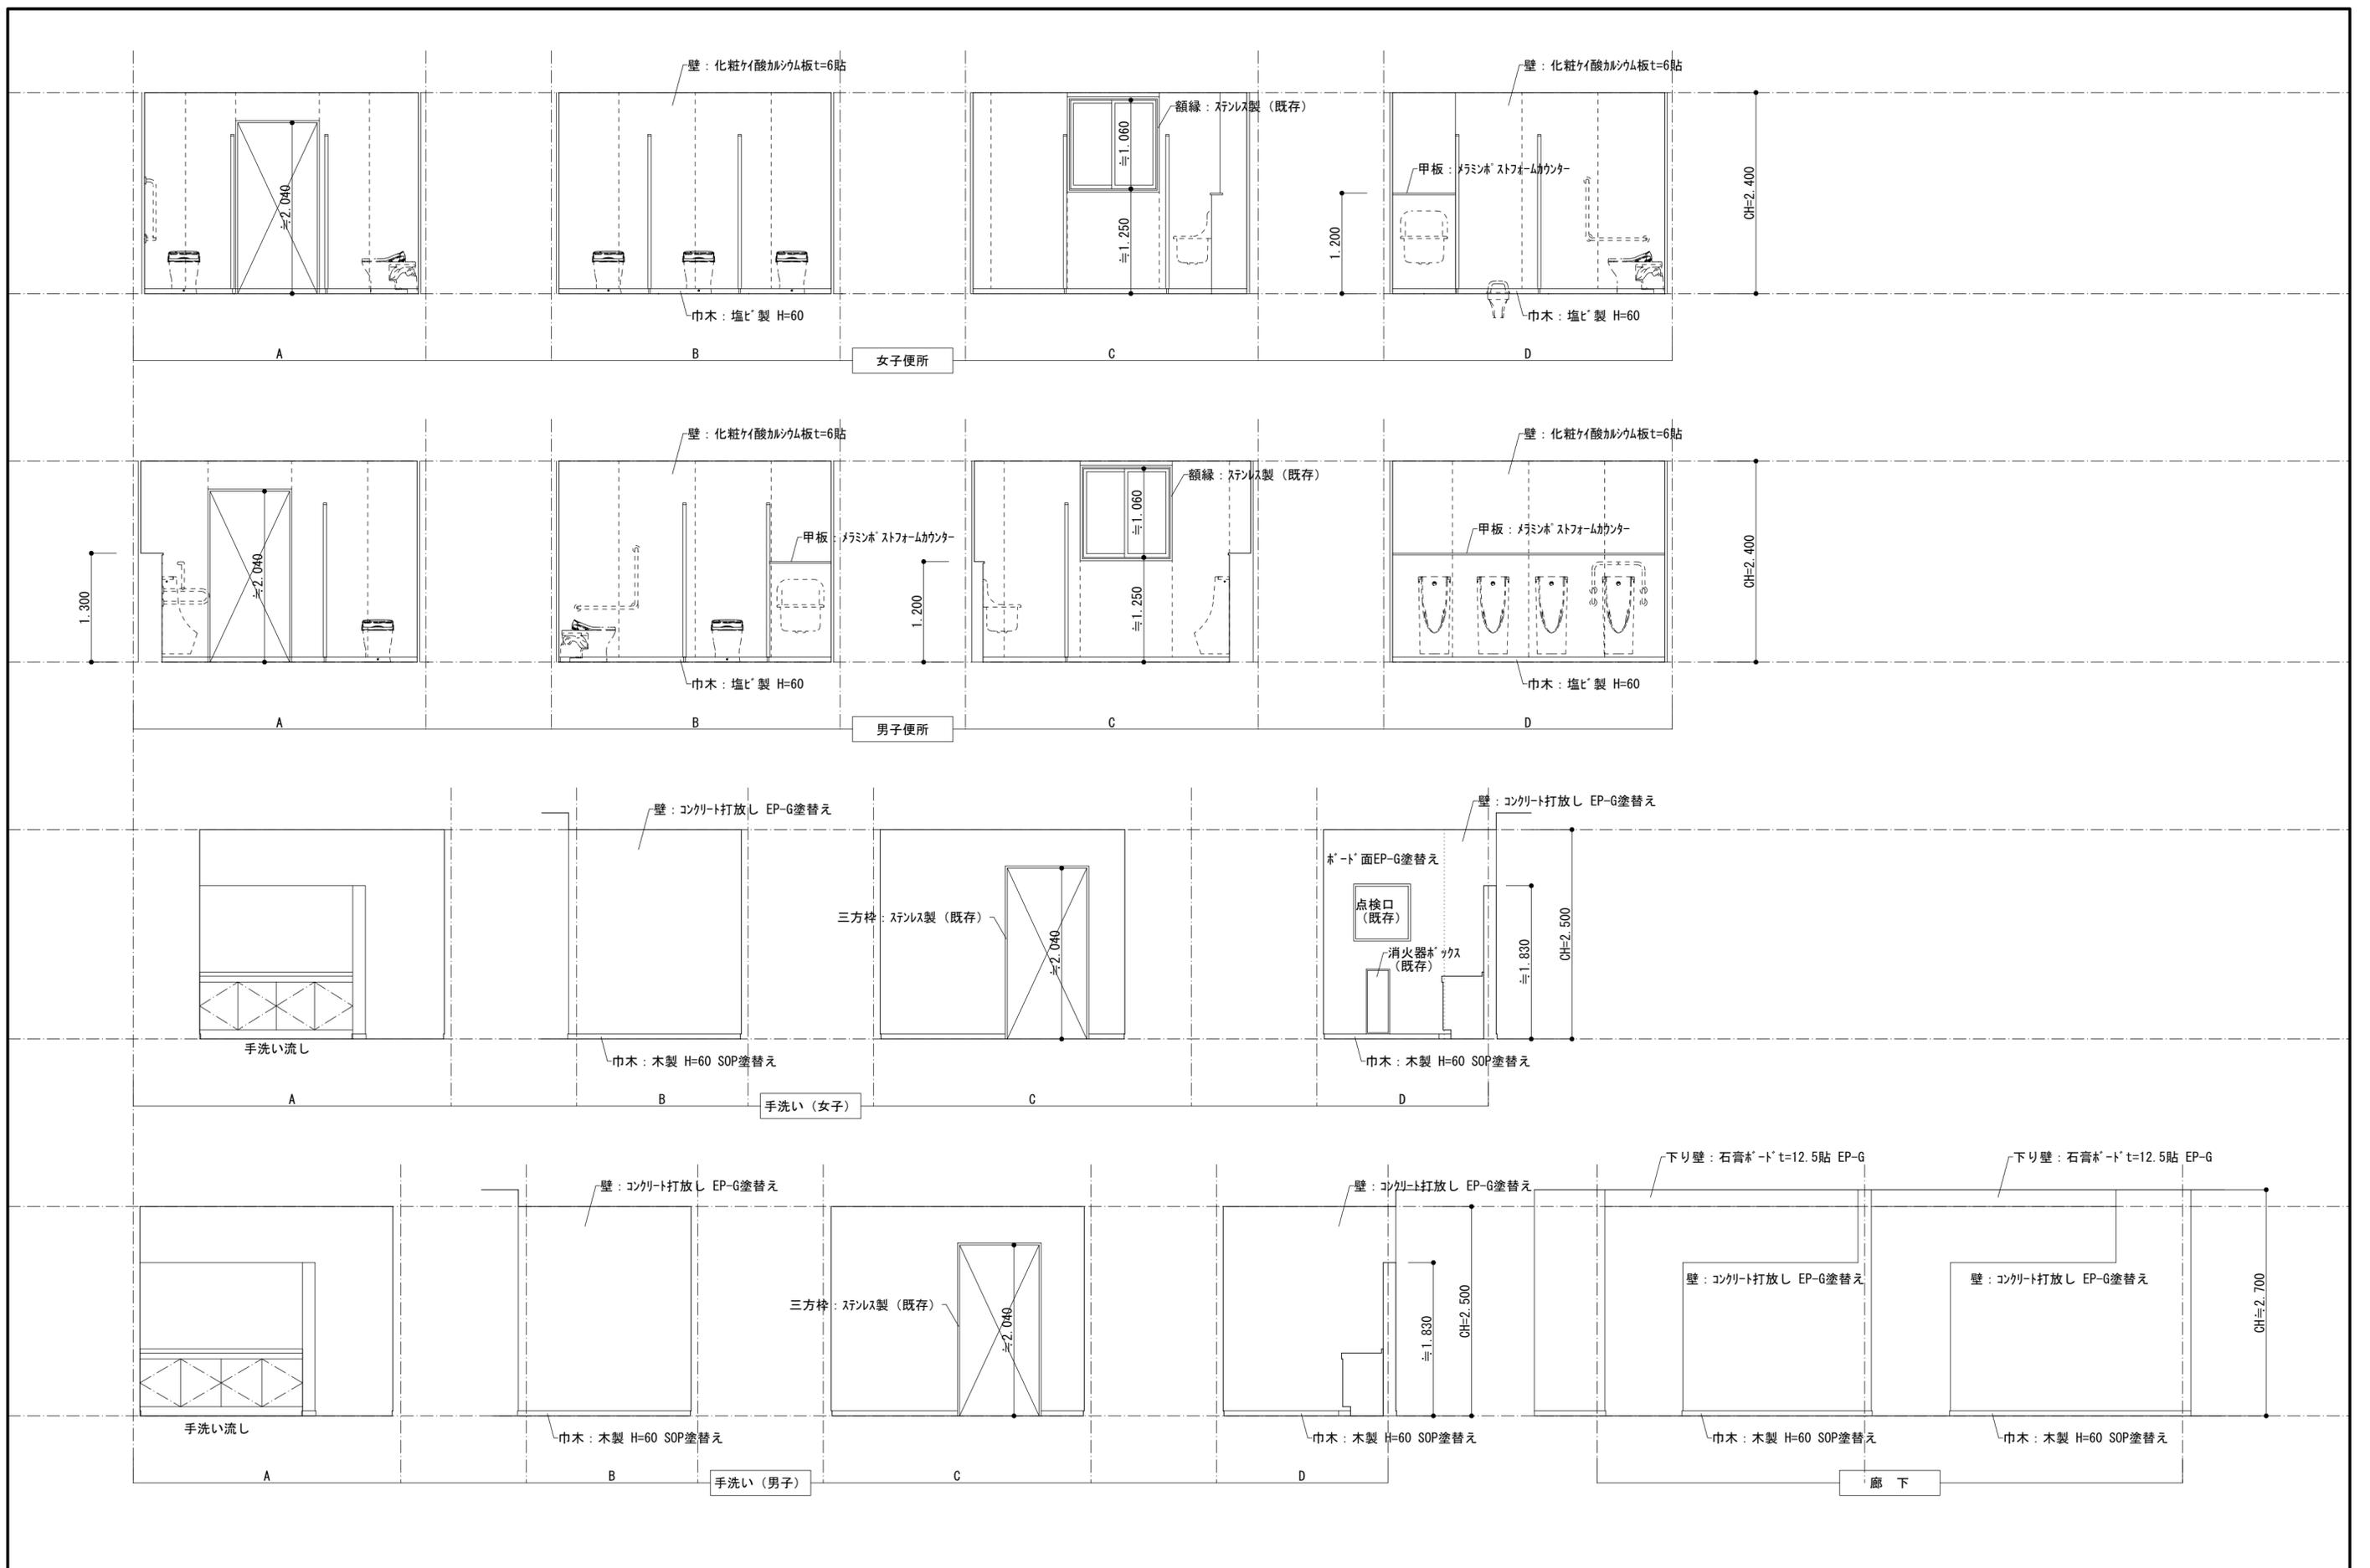


摘要	 ハナガタ建築設計事務所 一級建築士事務所 一級建築士 No. 183598号 菅谷 隆	設計年月日	2022/11/18	承認	担当	製図	工事名称 市立ふじみ野小学校トイレ改修工事 (第1期工事)	図面名称 3階展開図	縮尺 S=1/50	図面番号 A-22
		変更年月日		N.S	T.S	T.S				


女子便所洗面カウンター

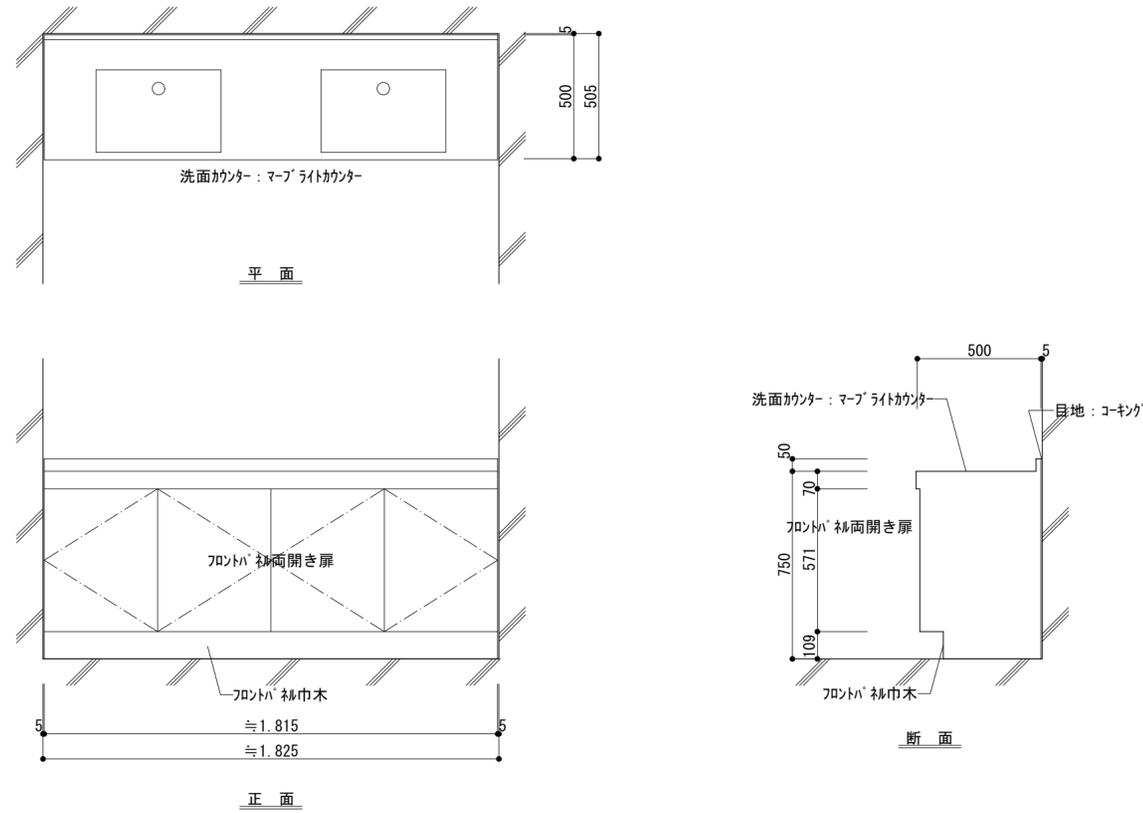


小便器・掃除用流しライニング

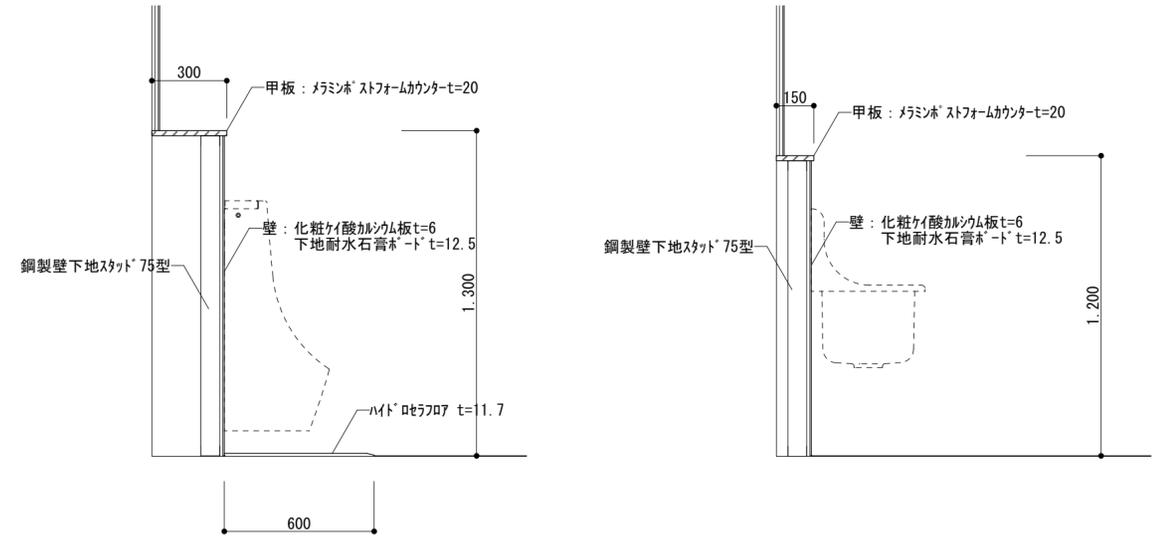

男子便所洗面カウンター

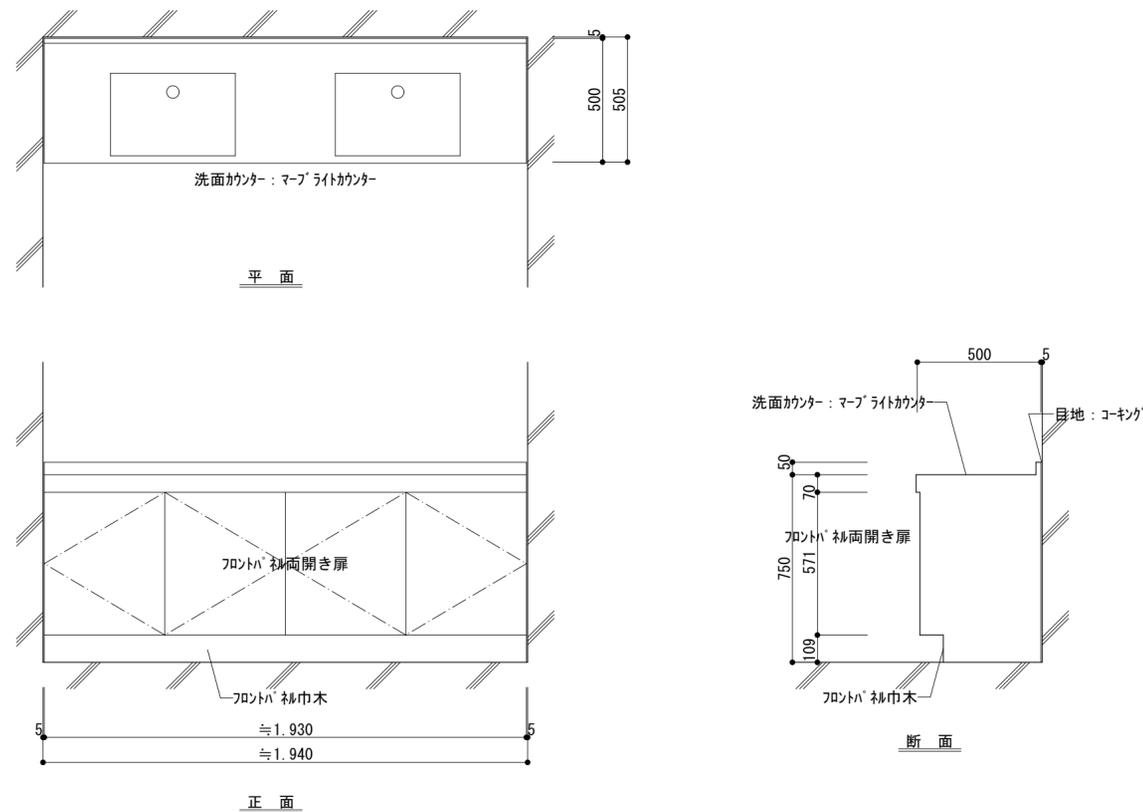

床コンクリート補修

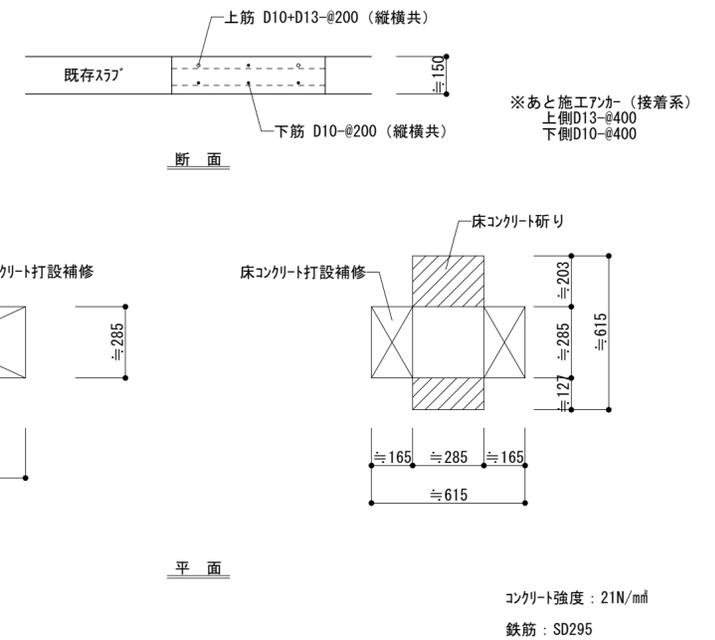

摘要



ハナガタ建築設計事務所

一級建築士事務所

一級建築士 No.183598号 菅谷 隆

設計年月日 2022/11/18

変更年月日


承認 担当 製図
N.S T.S T.S

工事名称 市立ふじみ野小学校トイレ改修工事(第1期工事)
図面名称 詳細図

図面番号





A-23

縮尺 S=1/20

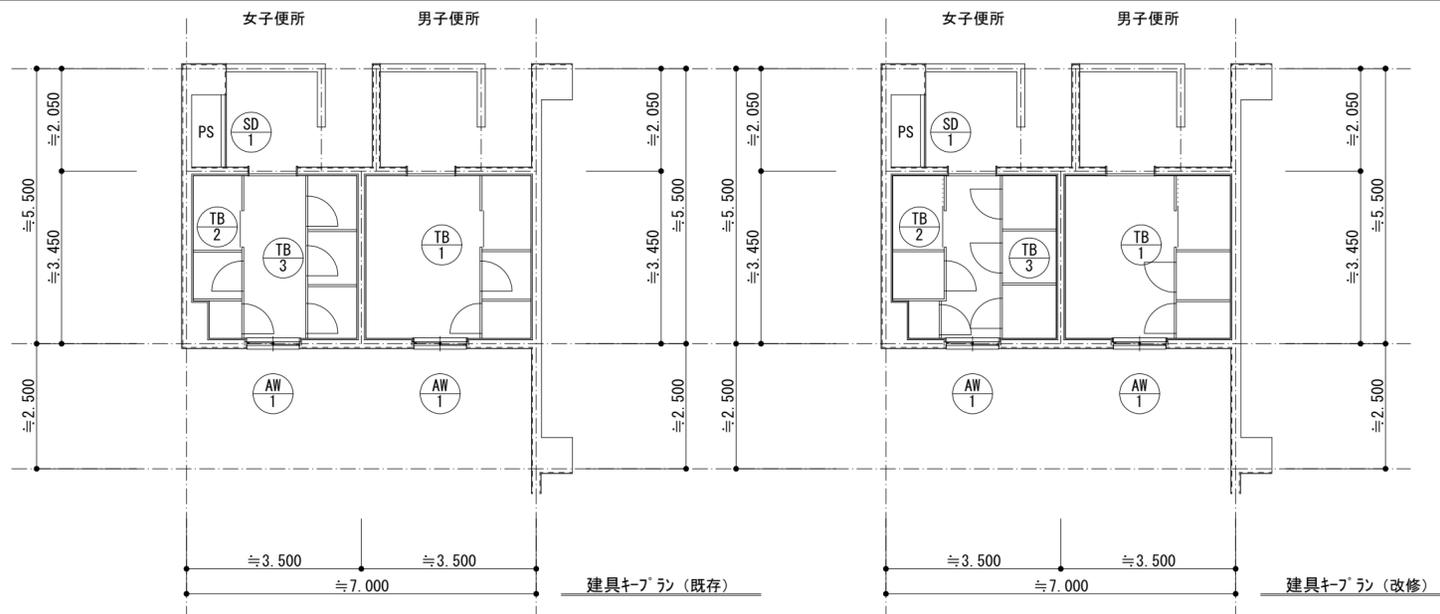

建具番号	AW 1	SD 1	TB 1	TB 2	TB 3	TB 2	TB 3
姿 図							
形 式	引き違い窓	片開き点検口	3連トイレブース	3連トイレブース	3連トイレブース	3連トイレブース	3連トイレブース
箇 所	男女便所 6個所	パイプシャフト 3個所	男子便所 3個所	男子便所 3個所	女子便所 3個所	女子便所 3個所	女子便所 3個所
仕上材料	アルミニウム	鉄鋼面下地処理の上 SOP塗替え	メラミン化粧合板	メラミン化粧合板	メラミン化粧合板	メラミン化粧合板	メラミン化粧合板
見 込	枠 70		≒40	≒40	≒40	≒40	≒40
附属金物							
備 考	既存建具、サッシリネンク、ガラスリネンク	既存建具	既存建具撤去			ラバーヒンジ、表示付外開きスライドロック(非常解錠付)、外開きスタッフ丁番、引手、戸当り、取手、傾斜レール(油圧制御装置)	ラバーヒンジ、表示付外開きスライドロック(非常解錠付)、外開きスタッフ、表示付内開きスライドロック(非常解錠付) 丁番、引手、戸当り
備 考						巾木、笠木、壁面レール	巾木、笠木、壁面レール

照明器具姿図

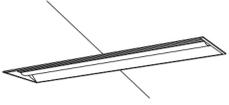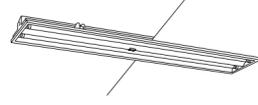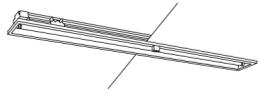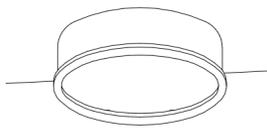改修	符号	A	台数	6	符号	B	台数	6	符号	C	台数	39	符号		台数		符号		台数	
	型式	一体型LEDへーすライト				型式	一体型LEDへーすライト				型式	LEDがうらライト				型式				
	仕様	天井埋込型、下面開放型				仕様	天井埋込型、下面開放型				仕様	天井埋込型、拡散タイプ				仕様				
	器具光束	5200 lm (Hf32形 2灯相当)				器具光束	2500 lm (Hf32形 1灯相当)				器具光束	610 lm (60形電球相当)				器具光束				
																				
	公共施設型番 : LRS3-4-48				公共施設型番 : LRS3-4-23				参考型番 : LRS1-05											
撤去	符号	A	台数	6	符号	B	台数	21	符号	C	台数	6	符号		台数		符号		台数	
	型式	埋込型蛍光灯				型式	埋込型蛍光灯				型式	埋込型シーリングライト				型式				
	仕様	下面開放型				仕様	下面開放型				仕様	アクリル板付				仕様				
	ランプ	FL40W×2				ランプ	FL40W×1				ランプ	FCL40W+32W+30W				器具光束				
																				
	公共施設型番 : FRS3-402				公共施設型番 : FRS3-401															

摘要



ハナガタ建築設計事務所

一級建築士事務所

一級建築士 No. 183598号 菅谷 隆

設計年月日

2022/11/18

変更年月日

承認 担当 製図

N.S T.S T.S


工事名称 市立ふじみ野小学校トイレ改修工事 (第1期工事)

図面名称 照明器具姿図

縮尺

図面番号

E-2

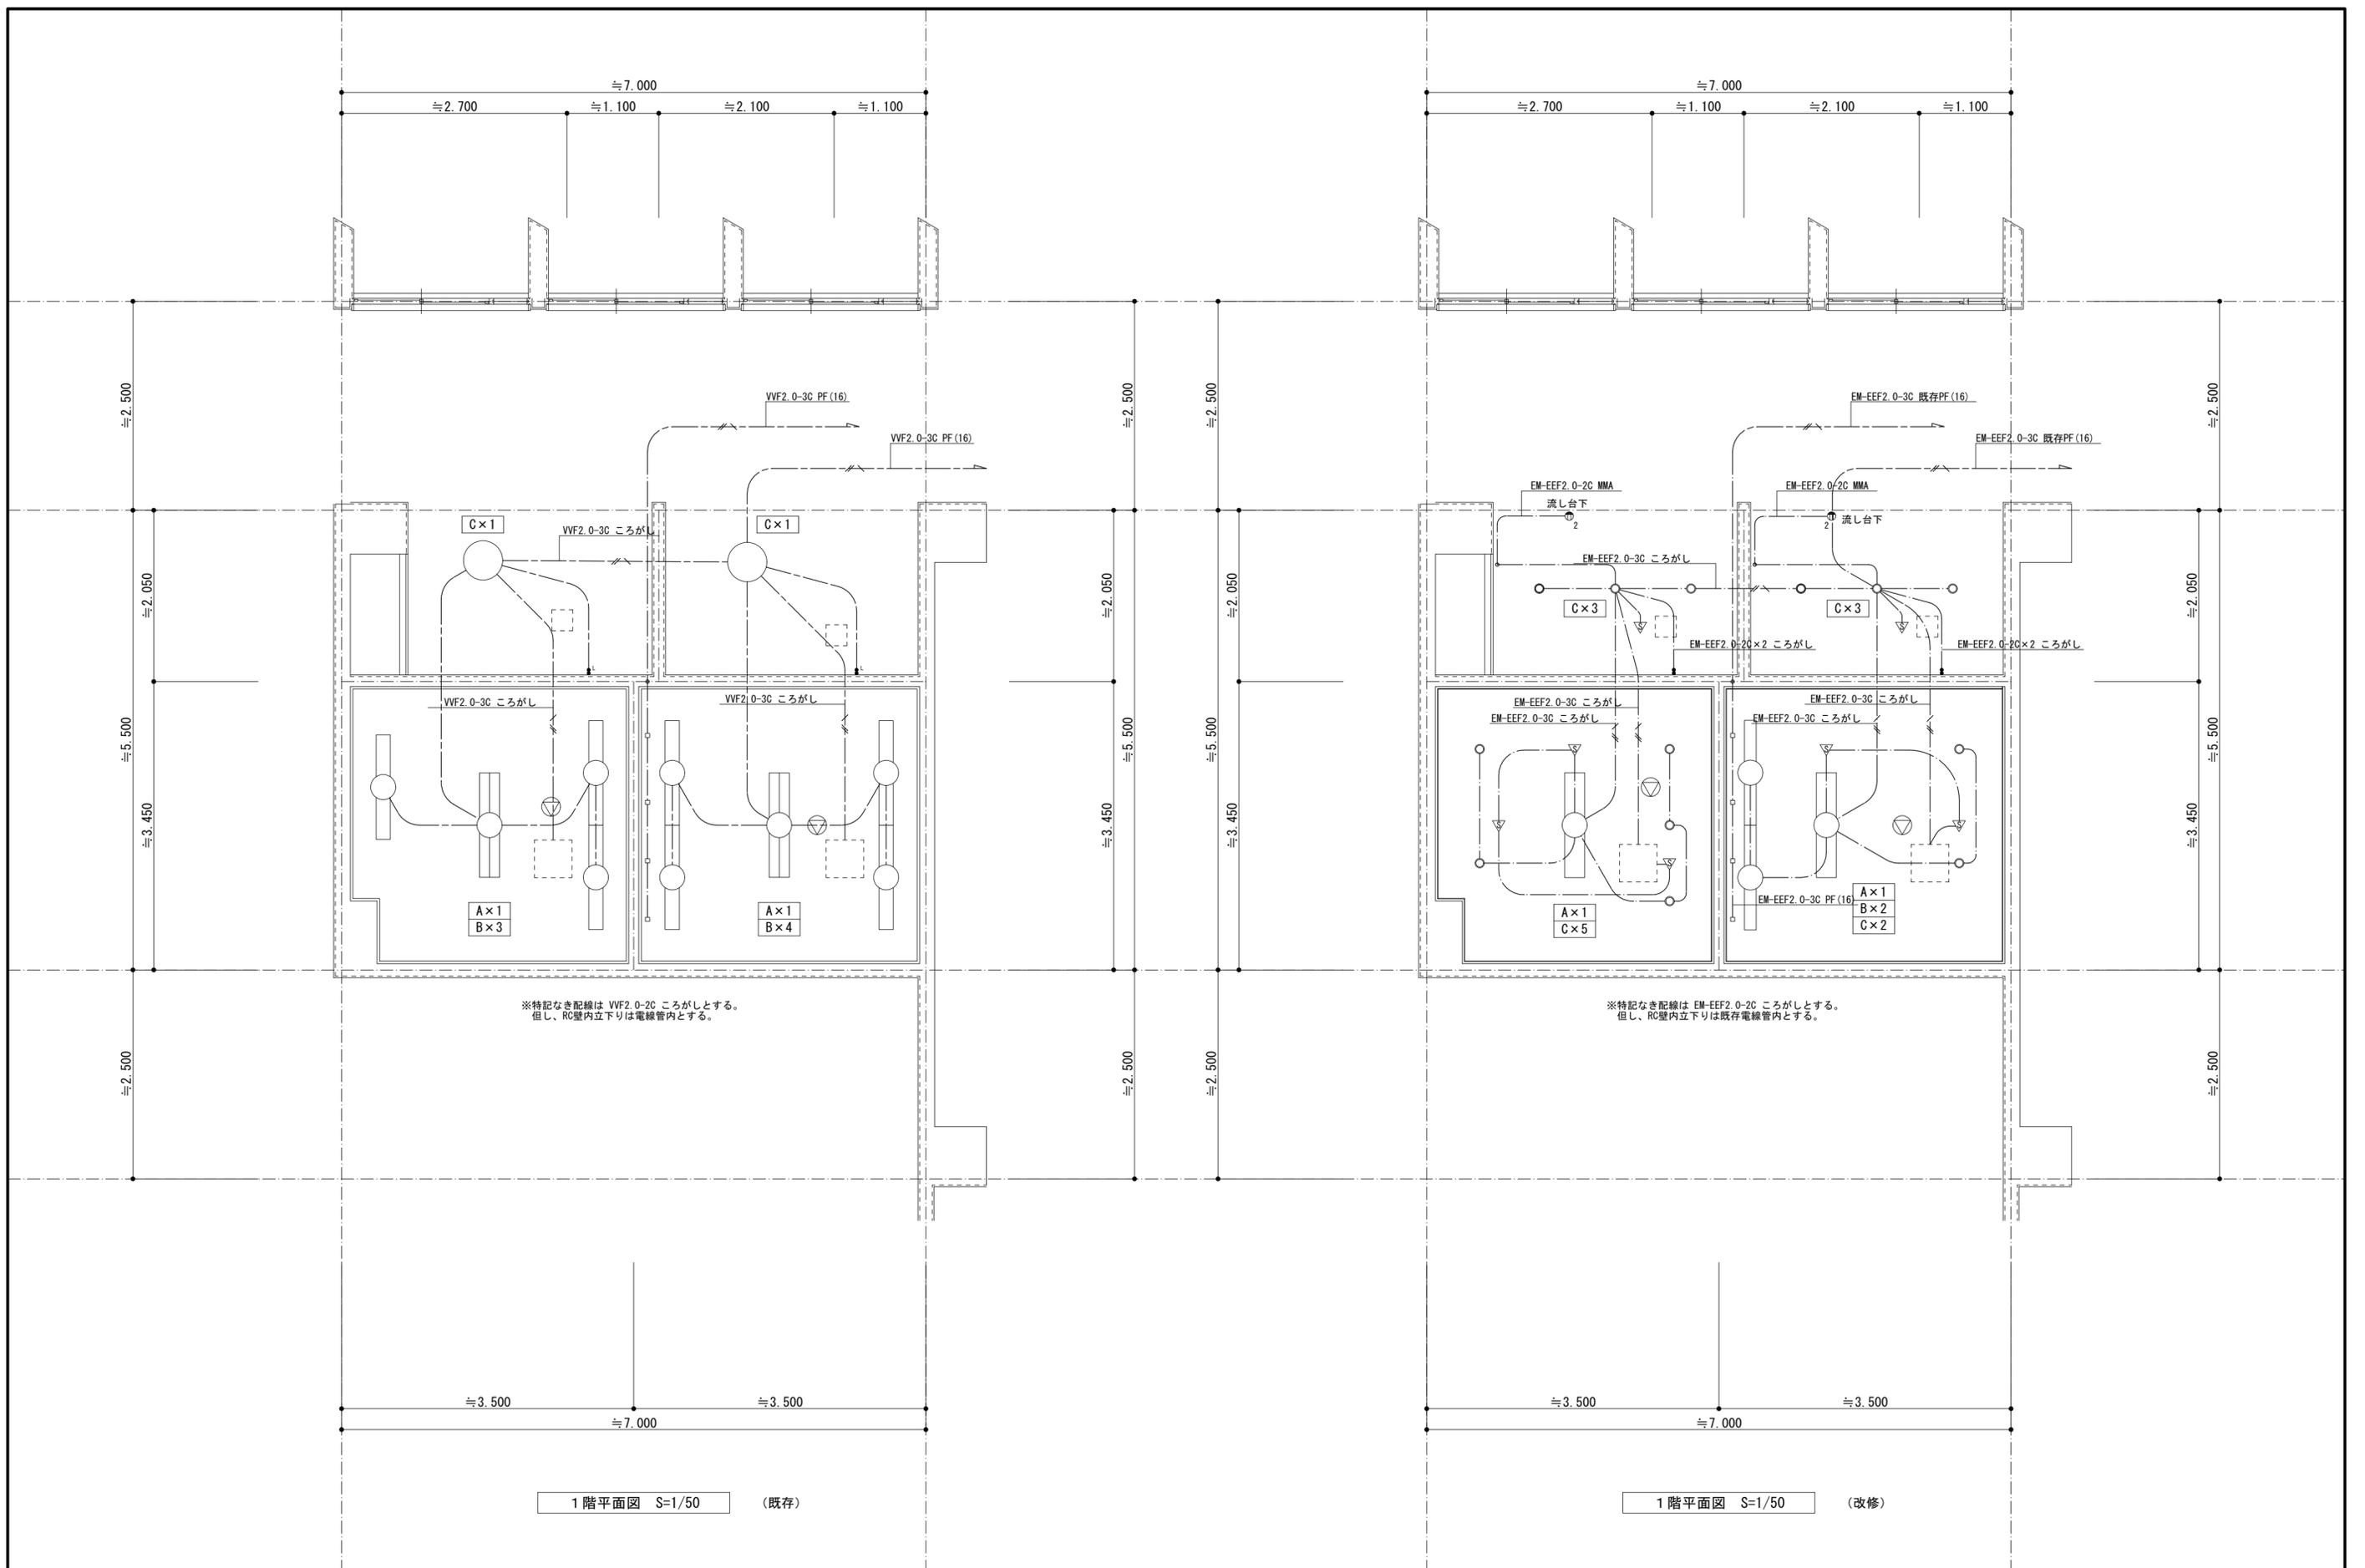


摘要


ハナガタ建築設計事務所
 一級建築士事務所 一級建築士No.183598号 菅谷 隆

設計年月日	2022/11/18	承認	担当	製図
変更年月日		N.S	T.S	T.S

工事名称	市立ふじみ野小学校トイレ改修工事 (第1期工事)	
図面名称	電気設備 1階平面図	縮尺 S=1/50

図面番号 **E-3**

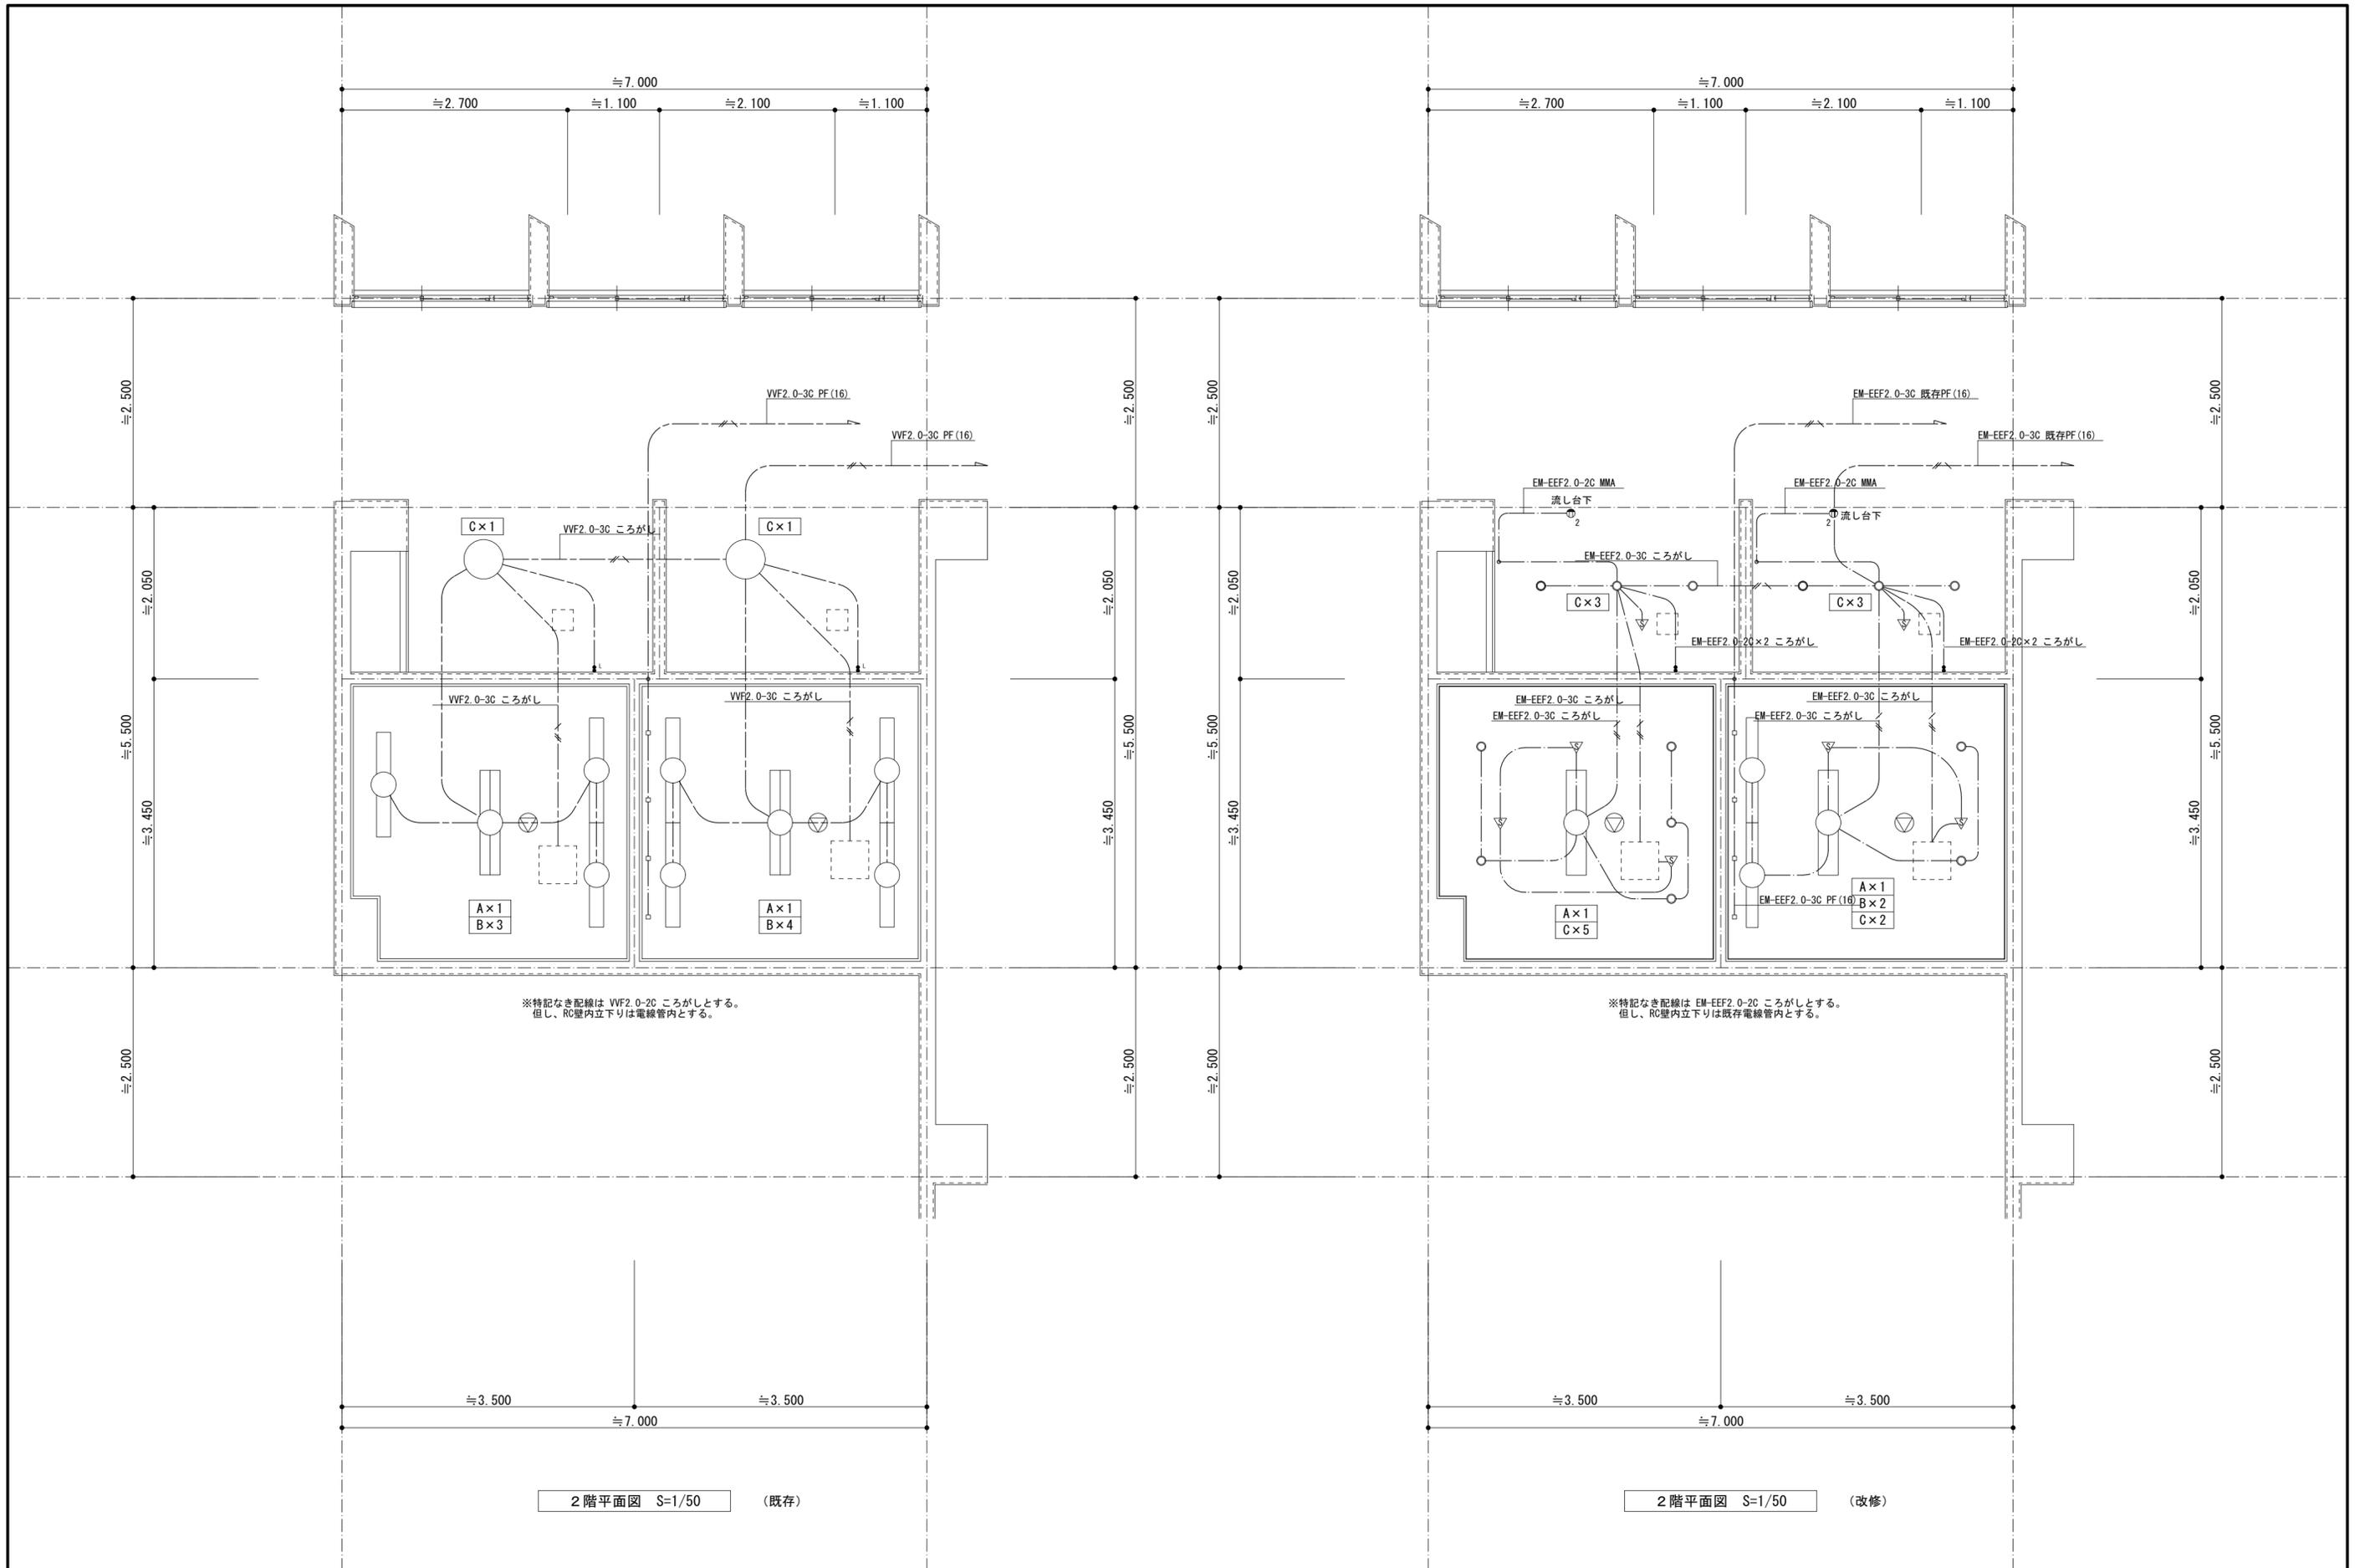


摘要

ハナガタ建築設計事務所
 一級建築士事務所
 一級建築士 No.183598号 菅谷 隆

設計年月日	2022/11/18	承認	担当	製図
変更年月日		N.S	T.S	T.S

工事名称	市立ふじみ野小学校トイレ改修工事 (第1期工事)	
図面名称	電気設備 2階平面図	縮尺 S=1/50

図面番号
E-4

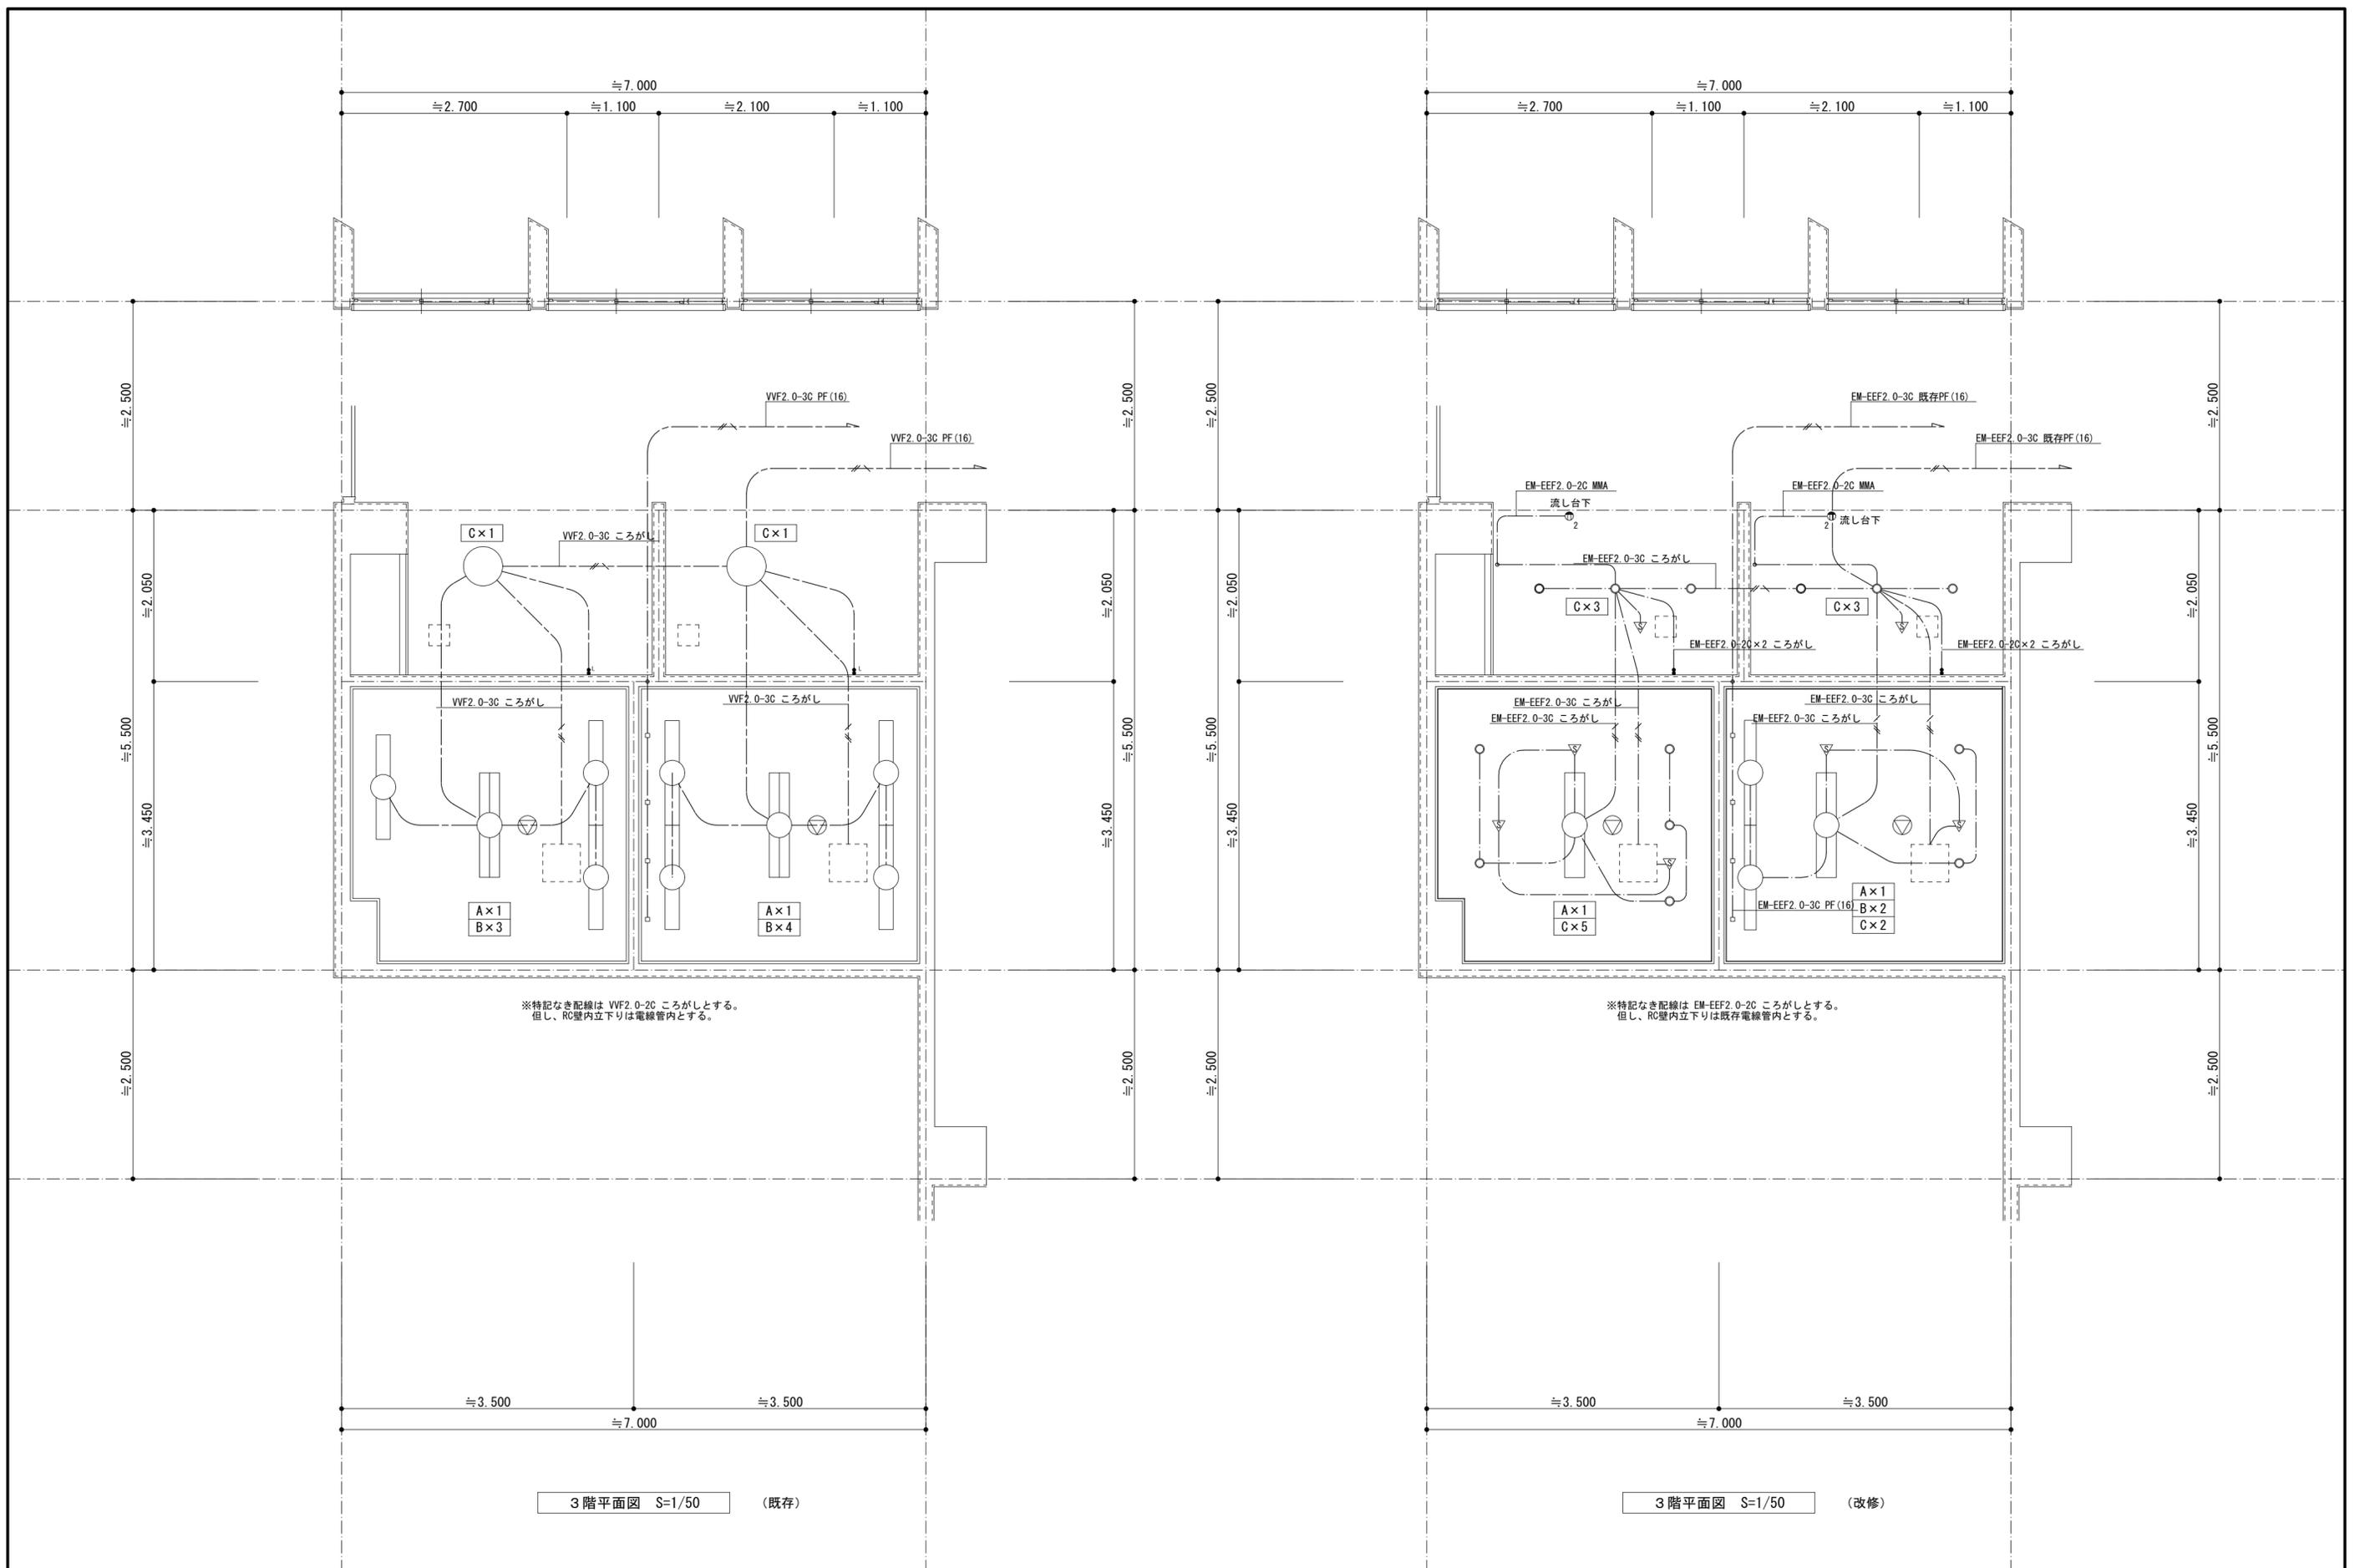

摘要



ハナガタ建築設計事務所

一級建築士事務所

一級建築士 No.183598号 菅谷 隆

設計年月日 2022/11/18

変更年月日

承認	担当	製図
N.S	T.S	T.S

工事名称	市立ふじみ野小学校トイレ改修工事 (第1期工事)
図面名称	電気設備 3階平面図
縮尺	S=1/50

図面番号

E-5

器具表

	名称	仕様	1階			2階			3階			合計	備考
			男子便所	女子便所	手洗い	男子便所	女子便所	手洗い	男子便所	女子便所	手洗い		
改修	腰掛便器	床置床排水大便器 フラッシュバルブ式 C710S	2	4		2	4		2	4		18	参考：CFS494NVNA
	和風便器	床上給水和風大便器 フラッシュバルブ式		1			1			1		3	参考：C755VU
	小便器	壁掛壁排水自動洗浄小便器 低リフト超節水タイプ AC100V式 U620	4			4			4			12	参考：UFS900JCS
	掃除用流し	床排水 バック付 S210	1	1		1	1		1	1		6	参考：SK22A
	洗面カウンター	スタンダードボウル一体タイプ (フレン) 2連 奥行500 扉式フロントパネル (両開き) 台付自動水栓			2			2			2	6	建築工事 参考：MK50 MFT3 TLE26506J
	手摺	ステンレス製 L型	1	1		1	1		1	1		6	参考：T113BL10
	手摺	ステンレス製 小便器用	1			1			1			3	参考：T113BU22
	化粧鏡	耐食鏡 350×450			4			4			4	12	参考：YM3545F
	耐火カバー	和風便器用 床下施工タイプ		1			1			1		3	参考：HG755E
単水栓	台付自動水栓 AC100Vタイプ			4			4			4	12	参考：TENA40AW	
撤去	腰掛便器	床置床排水大便器 フラッシュバルブ式	1	1		1	1		1	1		6	参考：C-4U
	和風便器	床上給水和風大便器 フラッシュバルブ式	1	4		1	4		1	4		15	参考：C-762BM
	小便器	床置床排水小便器 自動洗浄式 AC100V	4			4			4			12	参考：U-321M
	掃除用流し	床排水	1	1		1	1		1	1		6	参考：S-200
	洗面器	カウンター式			4			4			4	12	参考：L-2394P
	手摺	ステンレス製 L型	1	1		1	1		1	1		6	
	手摺	ステンレス製 小便器用	1			1			1			3	
	鏡	大型鏡			2			2			2	6	
	耐火カバー	和風便器用 床下施工タイプ	1	4		1	4		1	4		15	

機器表

	符号	名称	仕様	1階			2階			3階			合計	備考
				男子便所	女子便所	手洗い	男子便所	女子便所	手洗い	男子便所	女子便所	手洗い		
改修	F-1	天井換気扇	ダクト外用換気扇 低騒音形 600m³/h 接続ダクトSPDφ150 ステンレス製深形フード	1	1		1	1		1	1		6	参考：VD-23ZB13 参考：P-218VS04
		給気口	ユニバーサル形 VHS型 ステンレス製深形フード 7mm製 250×250 BOX350×350×350			2			2			2	6	
撤去	F-1	天井換気扇	ダクト外用換気扇 低騒音形 500m³/h 接続ダクトSPDφ150 深形フード	1	1		1	1		1	1		6	
		給気口	ユニバーサル形 VHS型 ベントキャップ 250×250 BOX350×350×350			2			2			2	6	

摘要



ハナガタ建築設計事務所

一級建築士事務所

一級建築士 No.183598号 菅谷 隆

設計年月日

2022/11/18

承認

担当

製図

N.S T.S T.S

工事名称

市立ふじみ野小学校トイレ改修工事 (第1期工事)


図面番号

図面名称

器具・機器表


縮尺
S=1/50

M-4

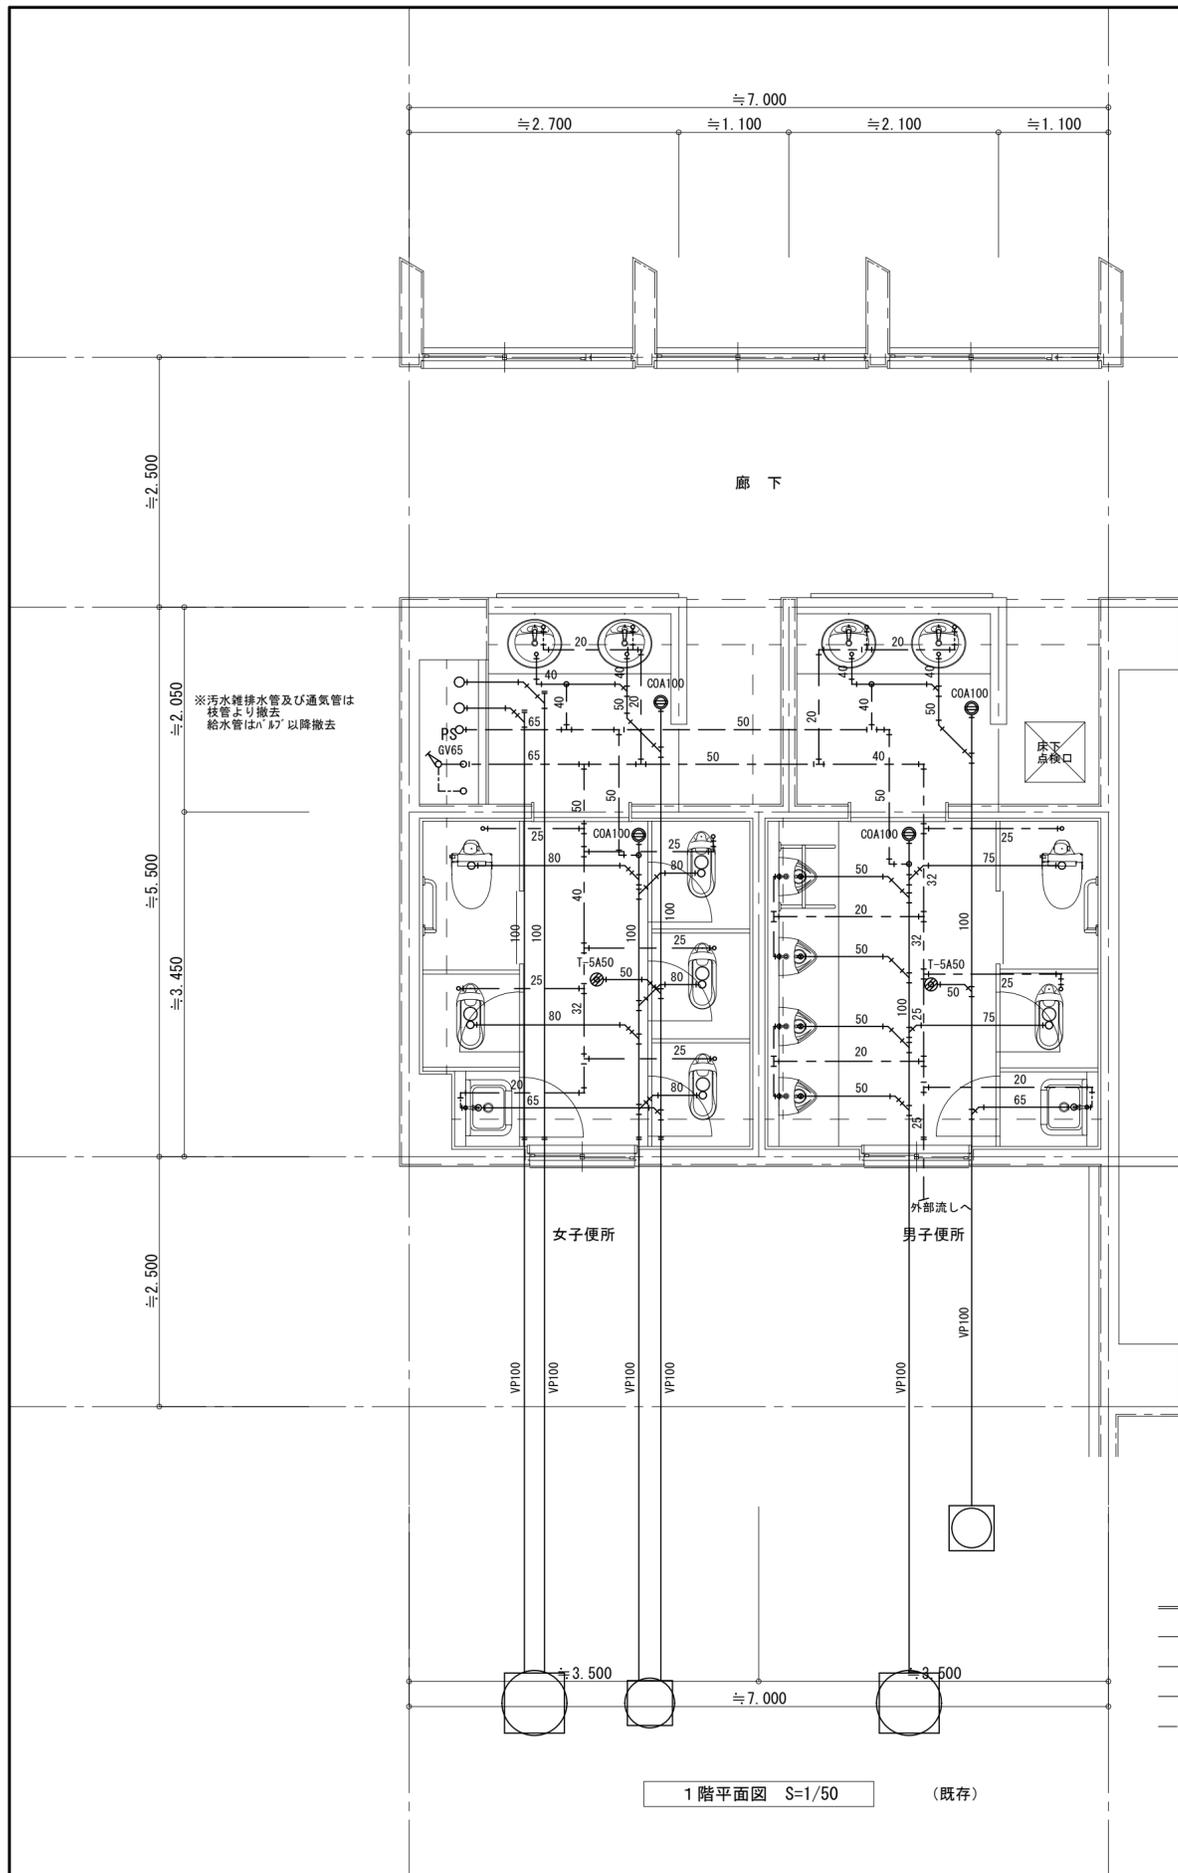

凡例

- 給水管 水道用硬質塩化ビニル管 (VB)
- 汚水雑排水管 排水用硬質塩化ビニル管 (D-VA)
- VP 汚水雑排水管 硬質ポリ塩化ビニル管 (VP)
- 通気管 配管用炭素鋼管 (SGP)

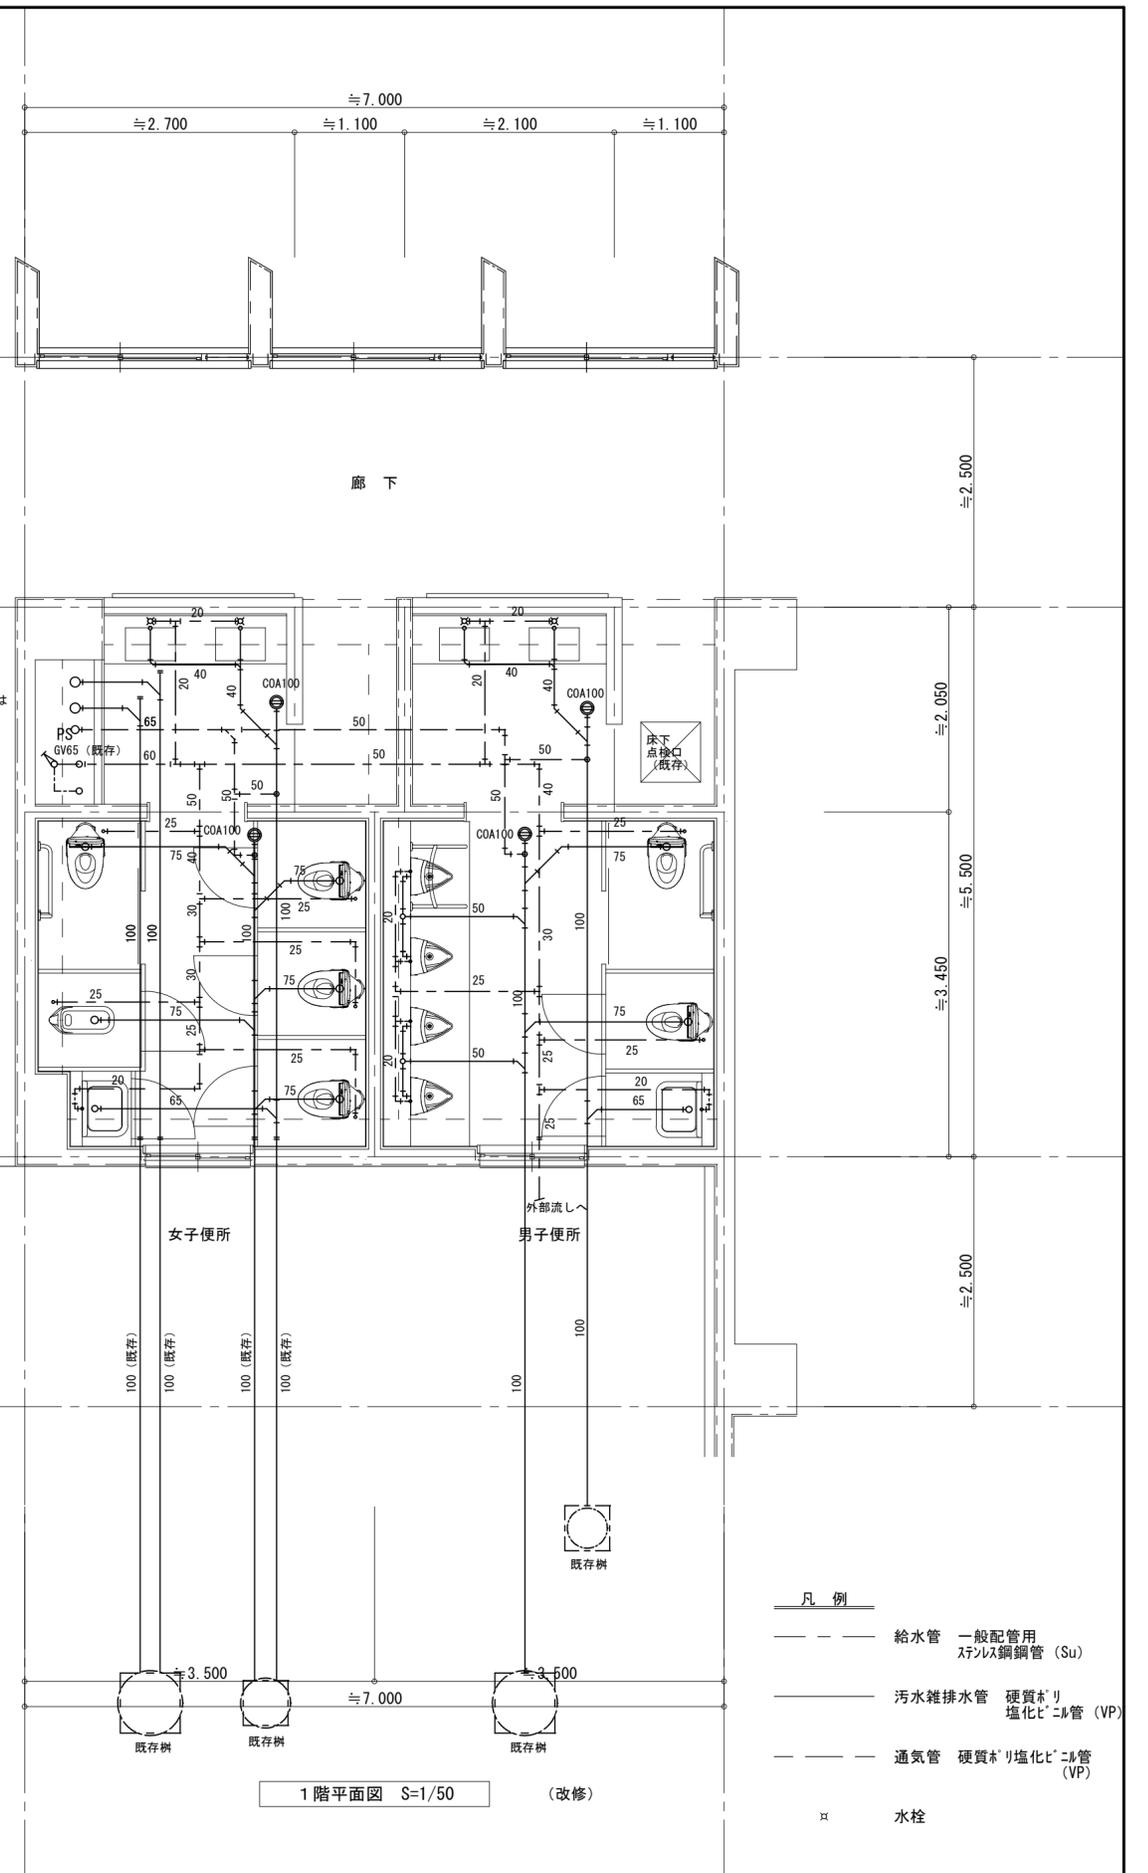

凡例

- 給水管 一般配管用
ステンレス鋼管 (Su)
- 汚水雑排水管 硬質ポリ
塩化ビニル管 (VP)
- 通気管 硬質ポリ塩化ビニル管
(VP)
- × 水栓

摘要	



ハナガタ建築設計事務所

一級建築士事務所

一級建築士NO. 183598号 菅谷 隆

設計年月日 2022/11/18


変更年月日

承認	担当	製図
N.S	T.S	T.S

工事名称	市立ふじみ野小学校トイレ改修工事 (第1期工事)
図面名称	給排水設備 1階平面図
縮尺	S=1/50


図面番号

M-5

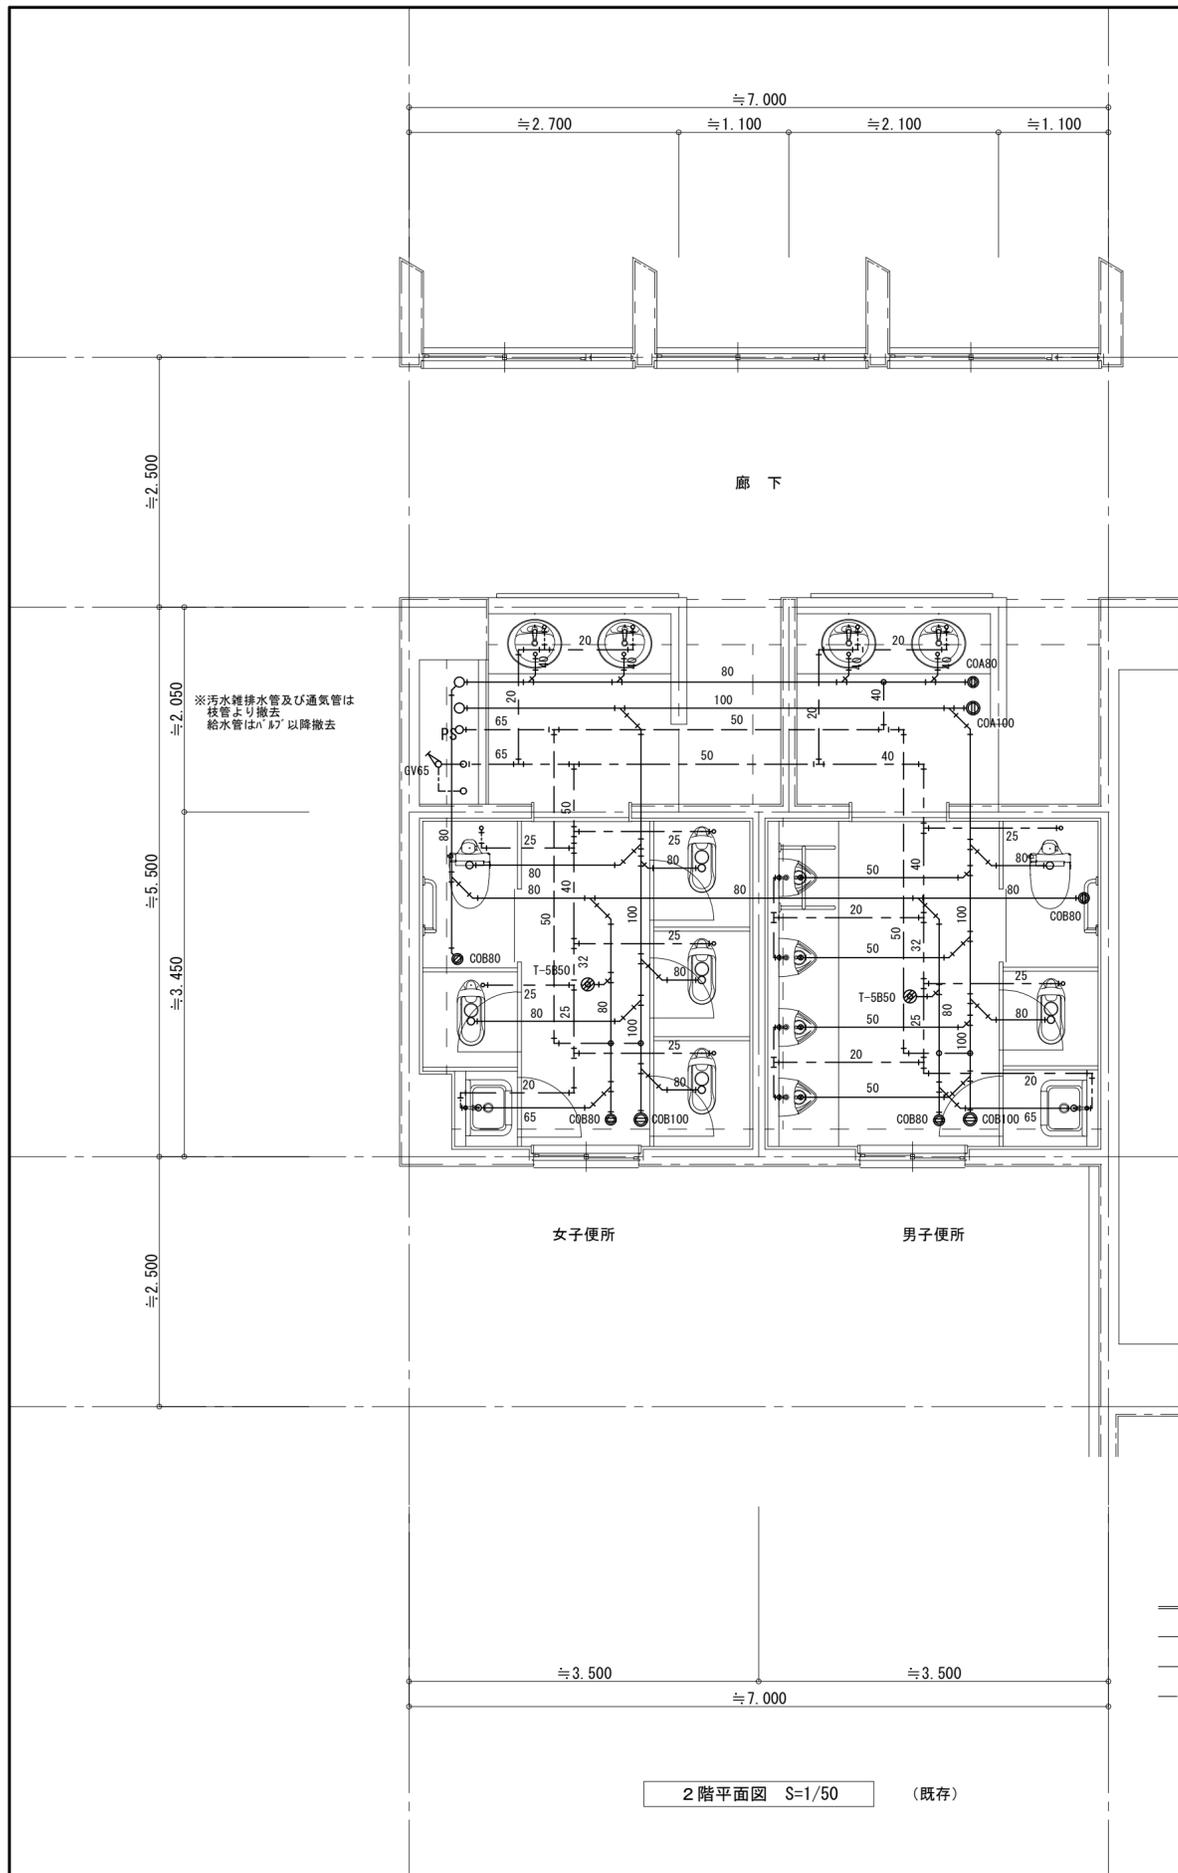

凡例

- 給水管 水道用硬質塩化ビニル管 (VB)
- 汚水雑排水管 排水用硬質塩化ビニル管 (D-VA)
- 通気管 配管用炭素鋼管 (SGP)

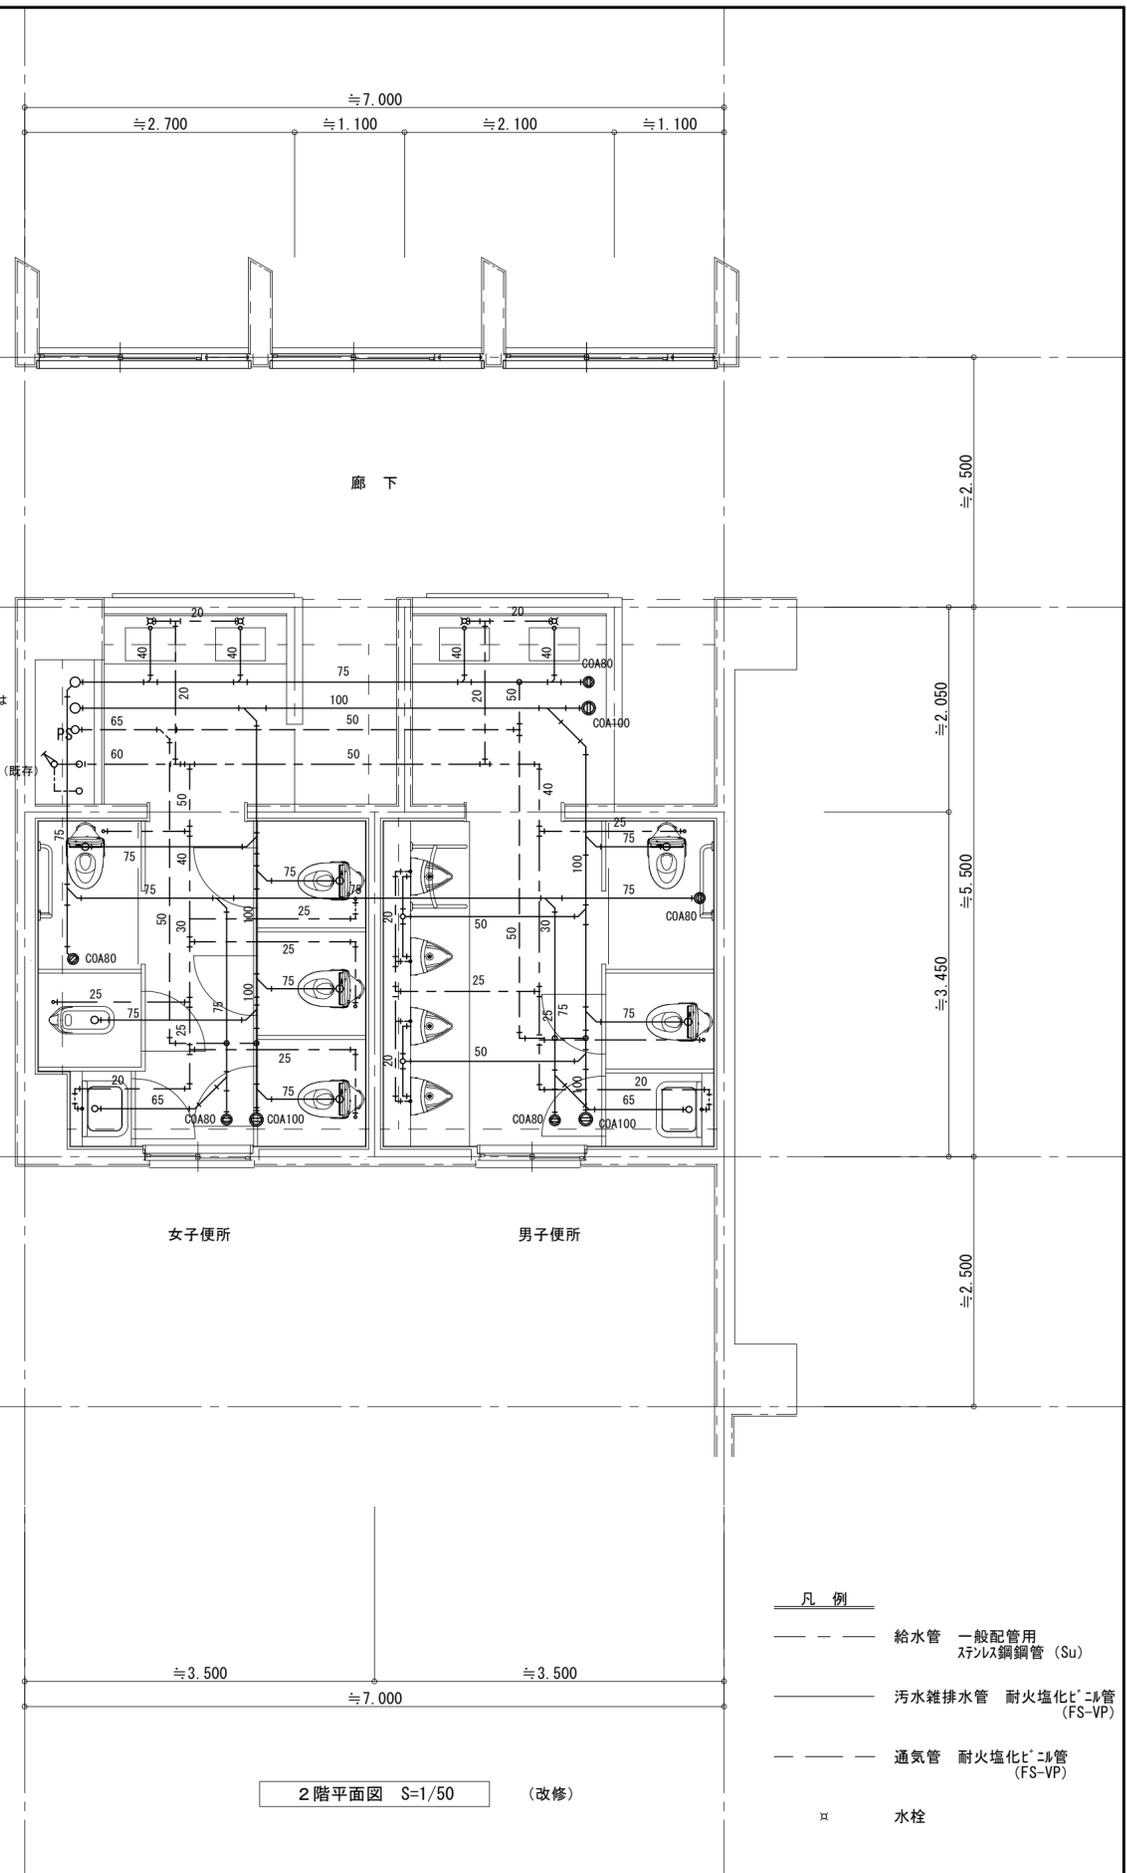


凡例

- 給水管 一般配管用 ステンレス鋼管 (Su)
- 汚水雑排水管 耐火塩化ビニル管 (FS-VP)
- 通気管 耐火塩化ビニル管 (FS-VP)
- × 水栓

摘要	

ハナガタ建築設計事務所
 一級建築士事務所 一級建築士NO.183598号 菅谷 隆


設計年月日	2022/11/18	承認	担当	製図	工事名称 市立ふじみ野小学校トイレ改修工事 (第1期工事)	図面名称 給排水設備 2階平面図	縮尺 S=1/50	図面番号 M-6
変更年月日		N.S	T.S	T.S				

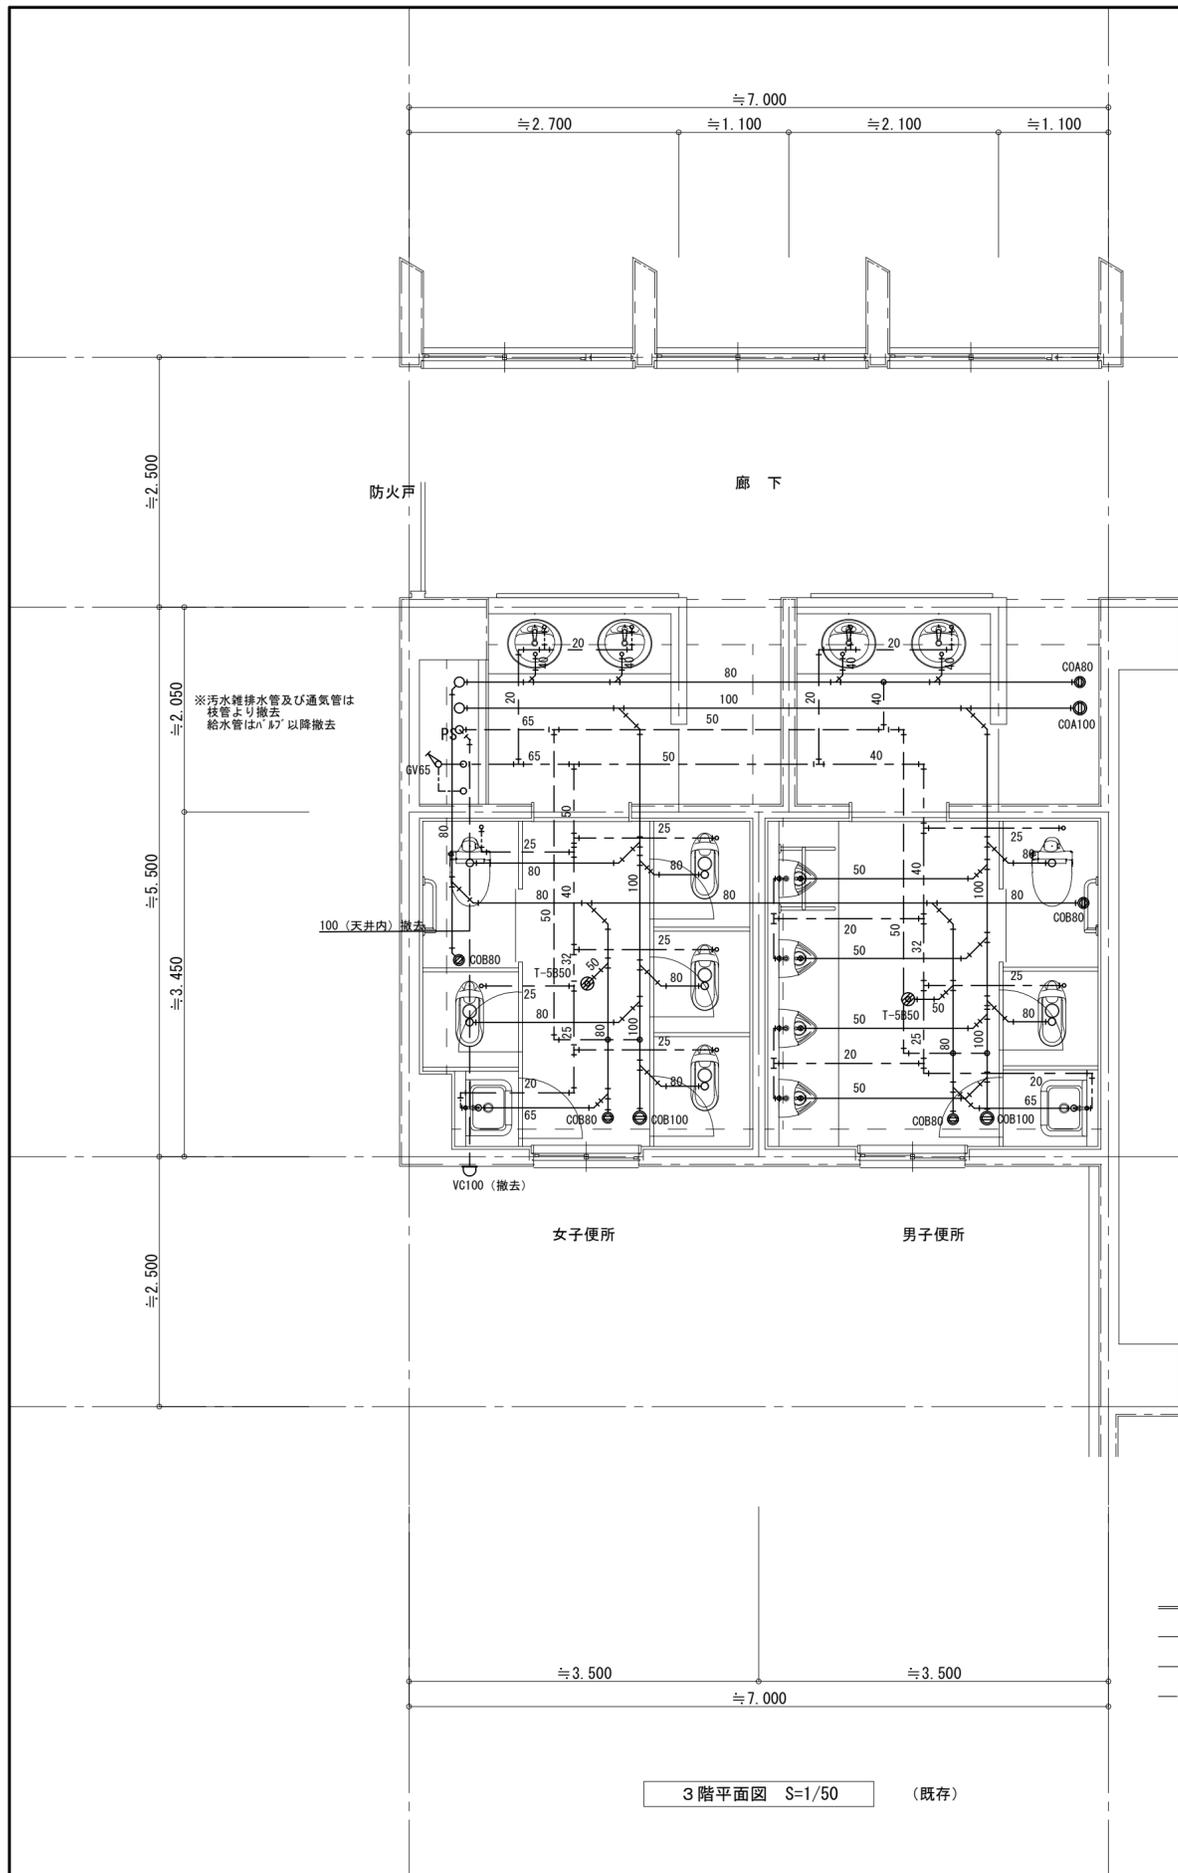

3階平面図 S=1/50 (既存)

凡例

- 給水管 水道用硬質塩化ビニル管 (VB)
- 汚水雑排水管 排水用硬質塩化ビニル管 (D-VA)
- 通気管 配管用炭素鋼管 (SGP)

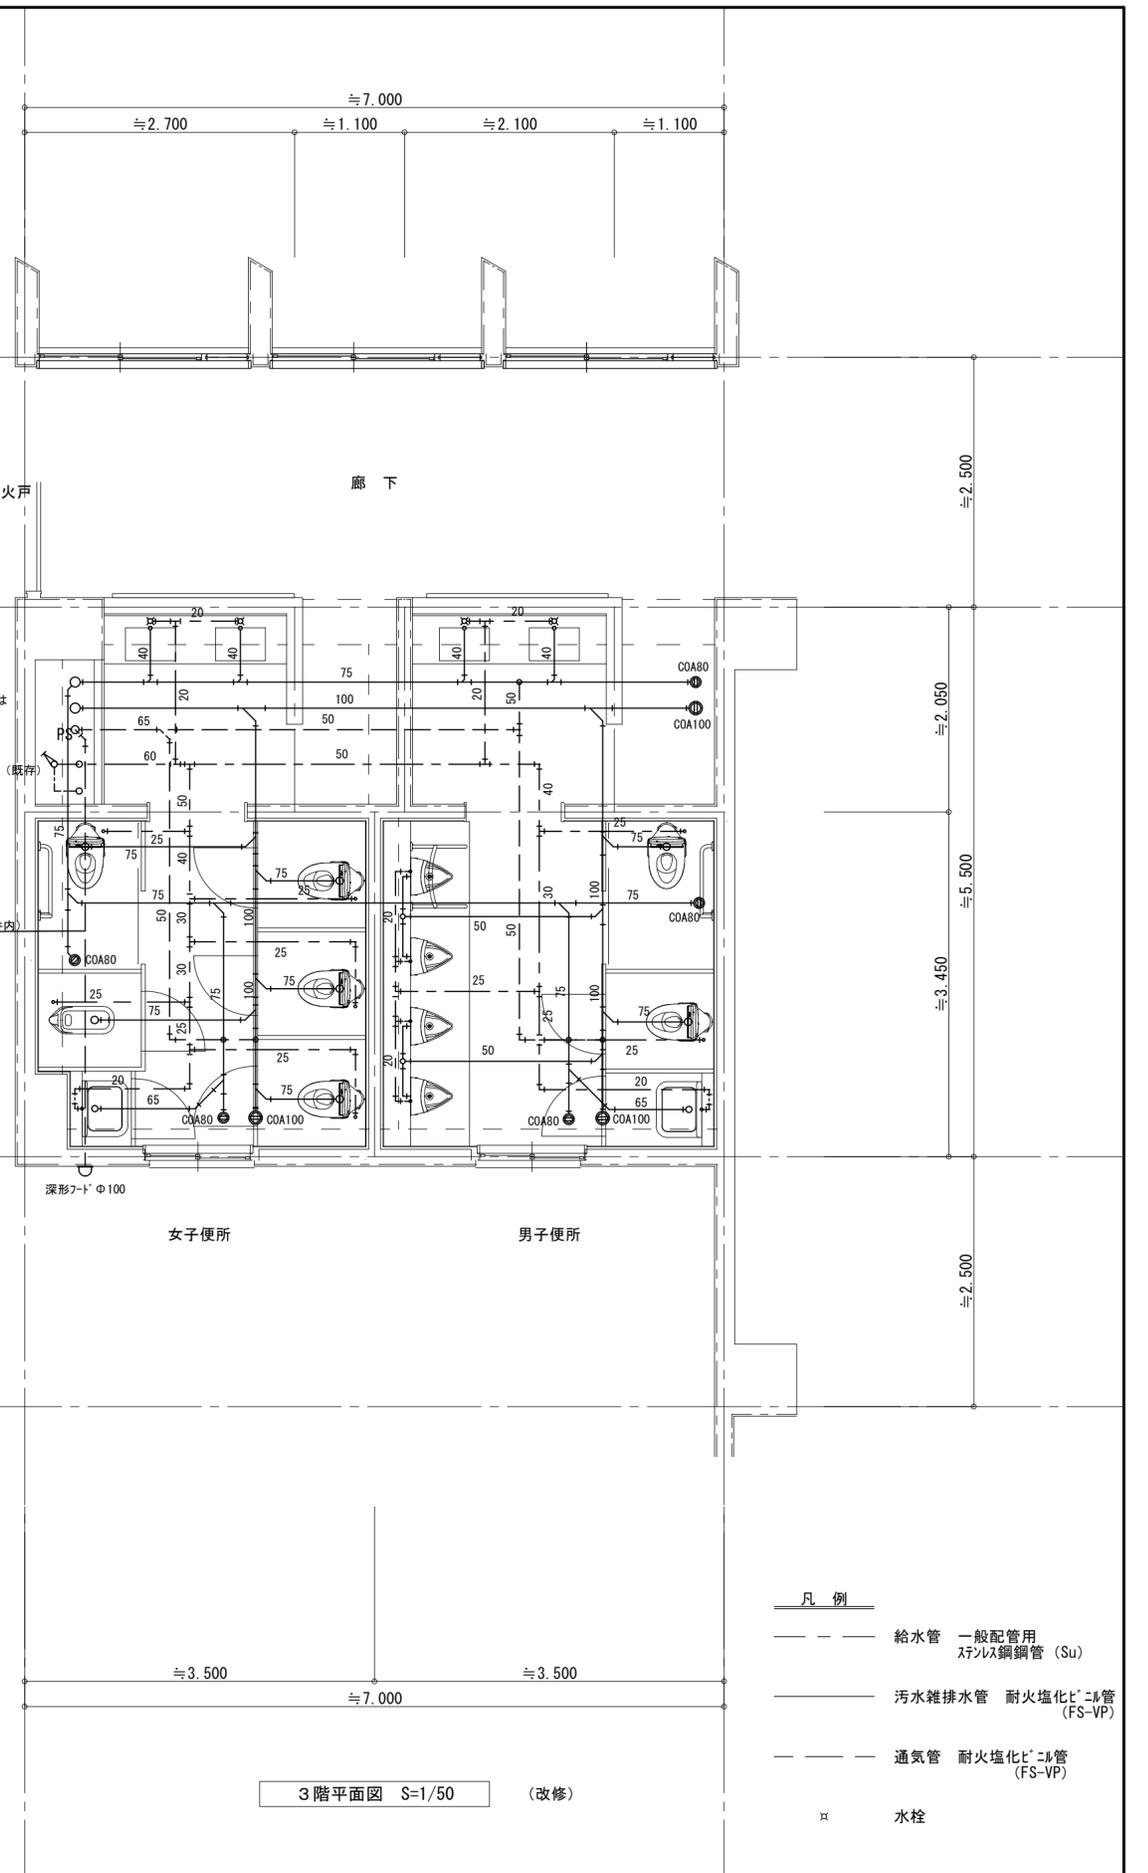

3階平面図 S=1/50 (改修)

凡例

- 給水管 一般配管用ステンレス鋼管 (Su)
- 汚水雑排水管 耐塩化ビニル管 (FS-VP)
- 通気管 耐塩化ビニル管 (FS-VP)
- × 水栓

摘要	




ハナガタ建築設計事務所

一級建築士事務所

一級建築士NO.183598号 菅谷 隆

設計年月日	2022/11/18	承認	担当	製図	工事名称 市立ふじみ野小学校トイレ改修工事 (第1期工事)	図面番号 M-7
変更年月日		N.S	T.S	T.S		
					図面名称 給排水設備 3階平面図	縮尺 S=1/50

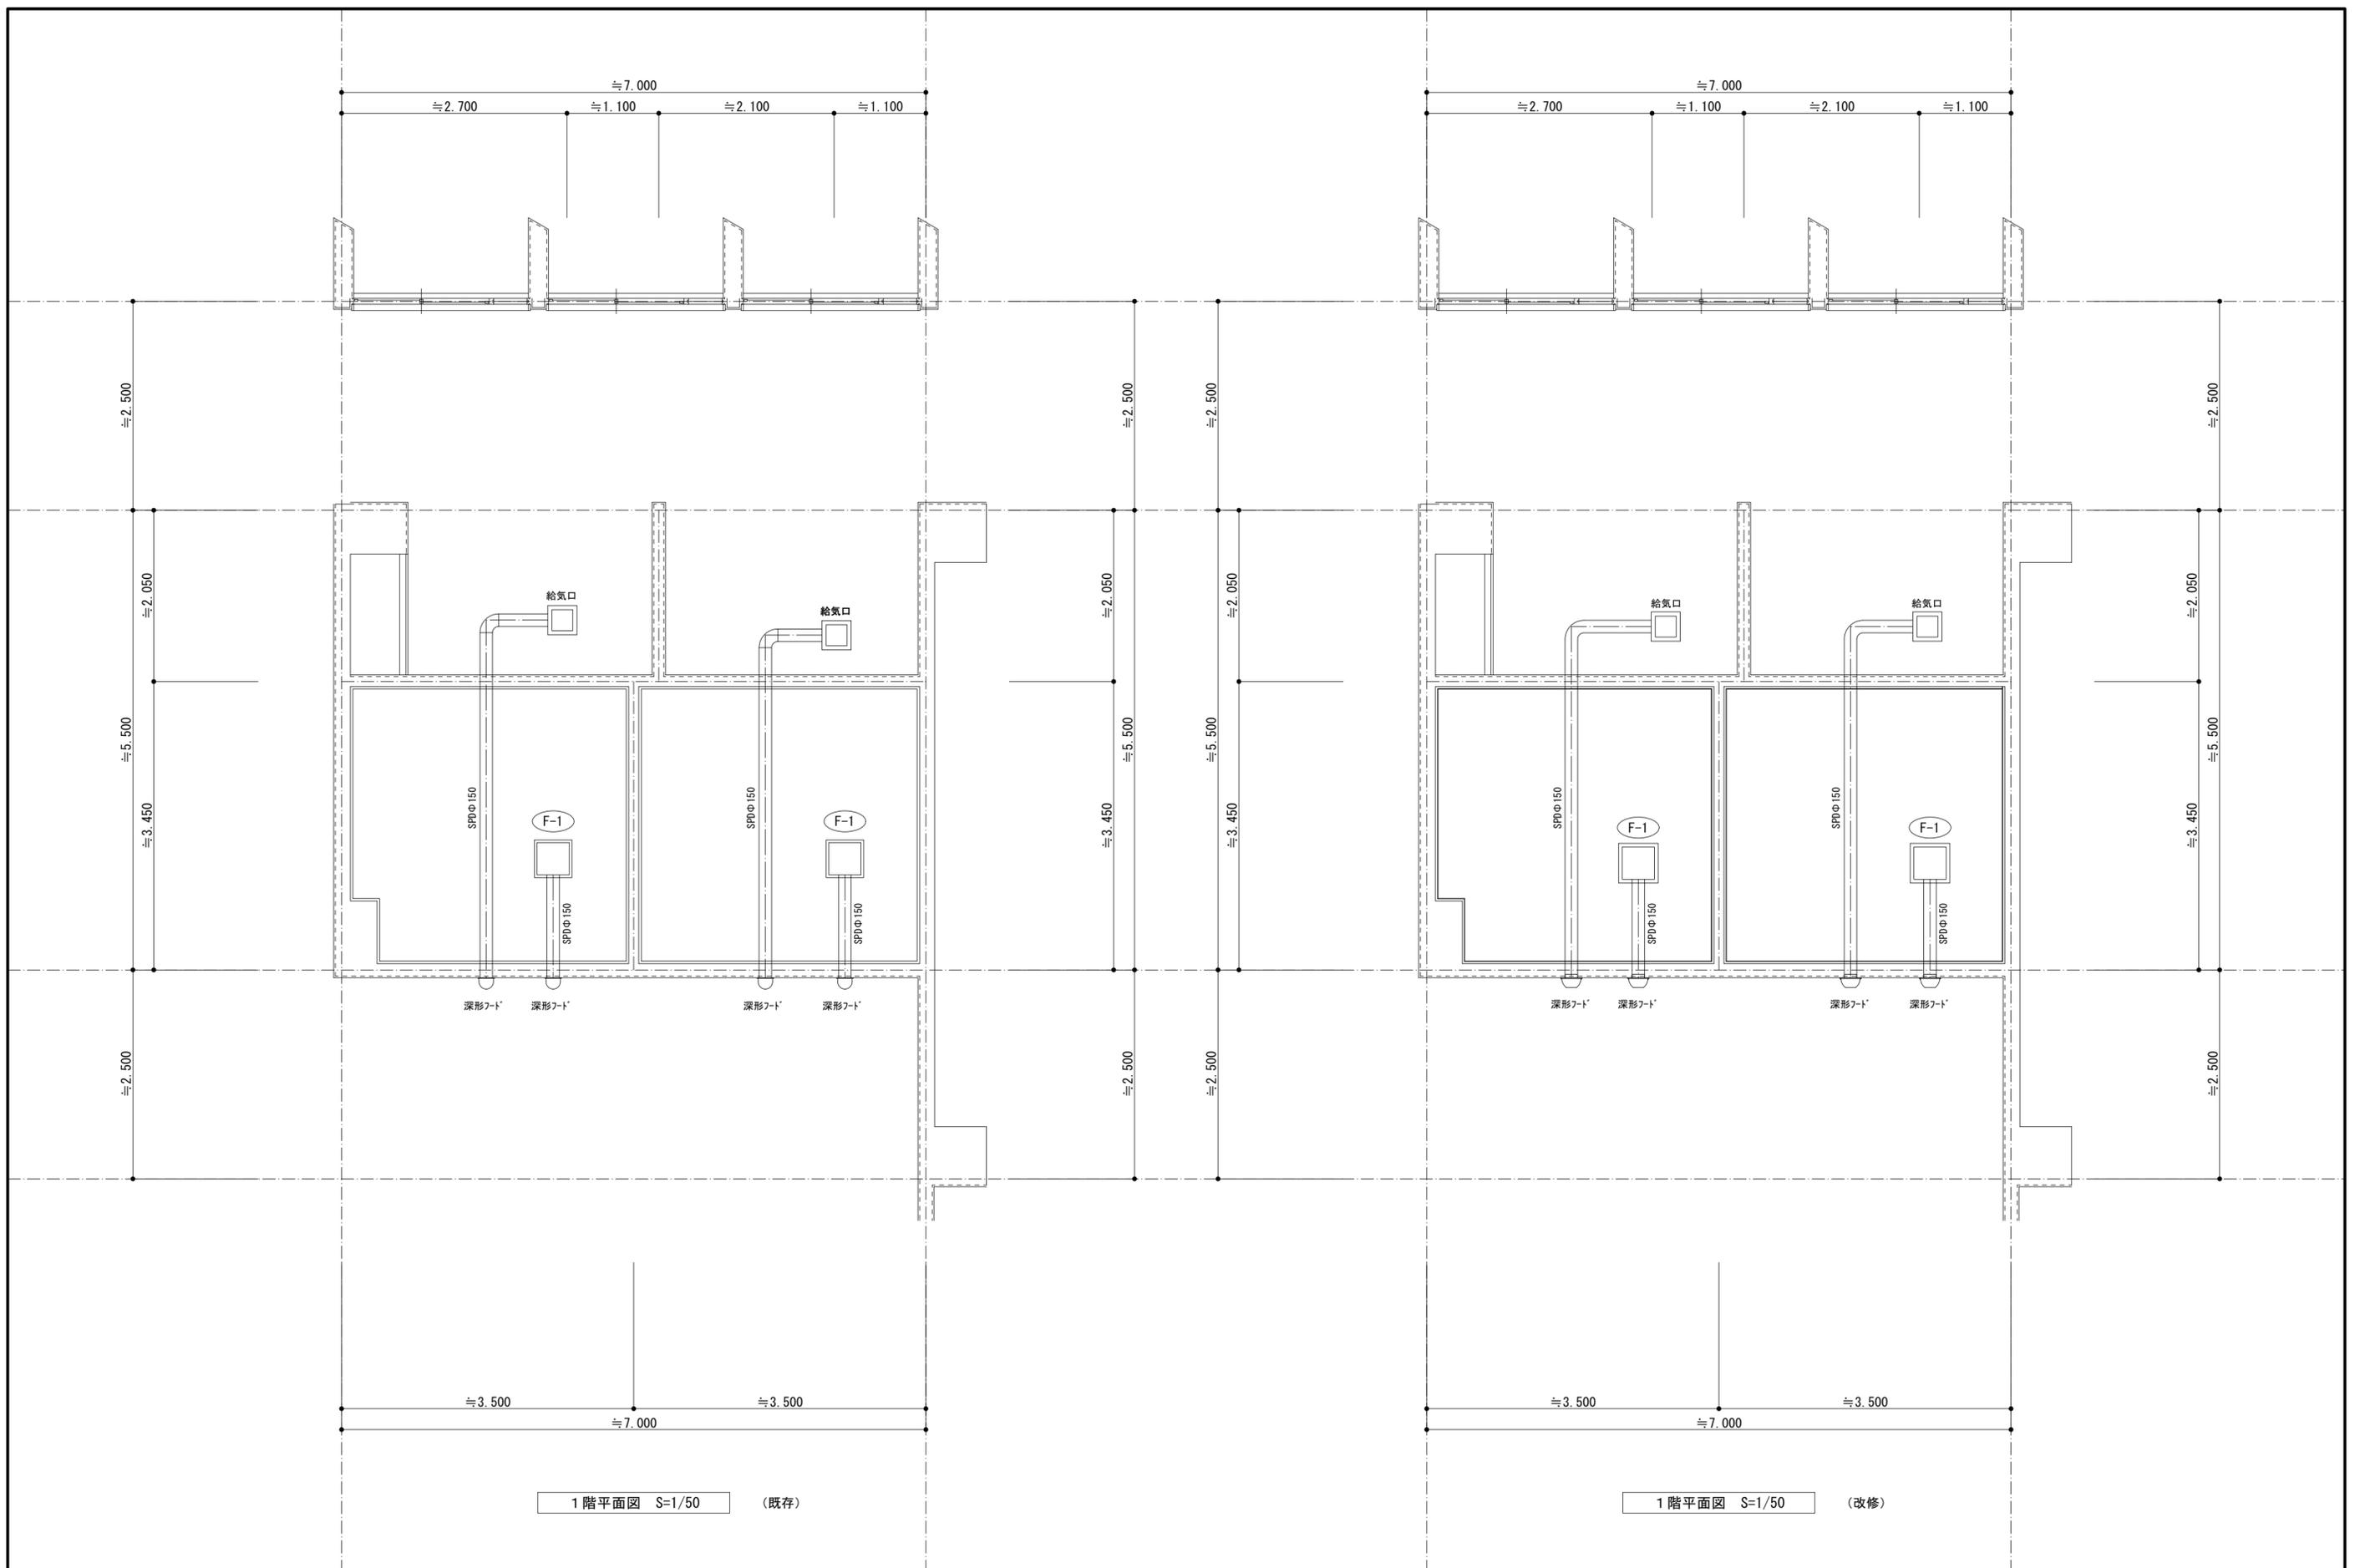


摘要


ハナガタ建築設計事務所
 一級建築士事務所 一級建築士No.183598号 菅谷 隆

設計年月日	2022/11/18	承認	担当	製図
変更年月日		N.S	T.S	T.S

工事名称	市立ふじみ野小学校トイレ改修工事 (第1期工事)	
図面名称	換気設備 1階平面図	縮尺 S=1/50

図面番号 **M-8**

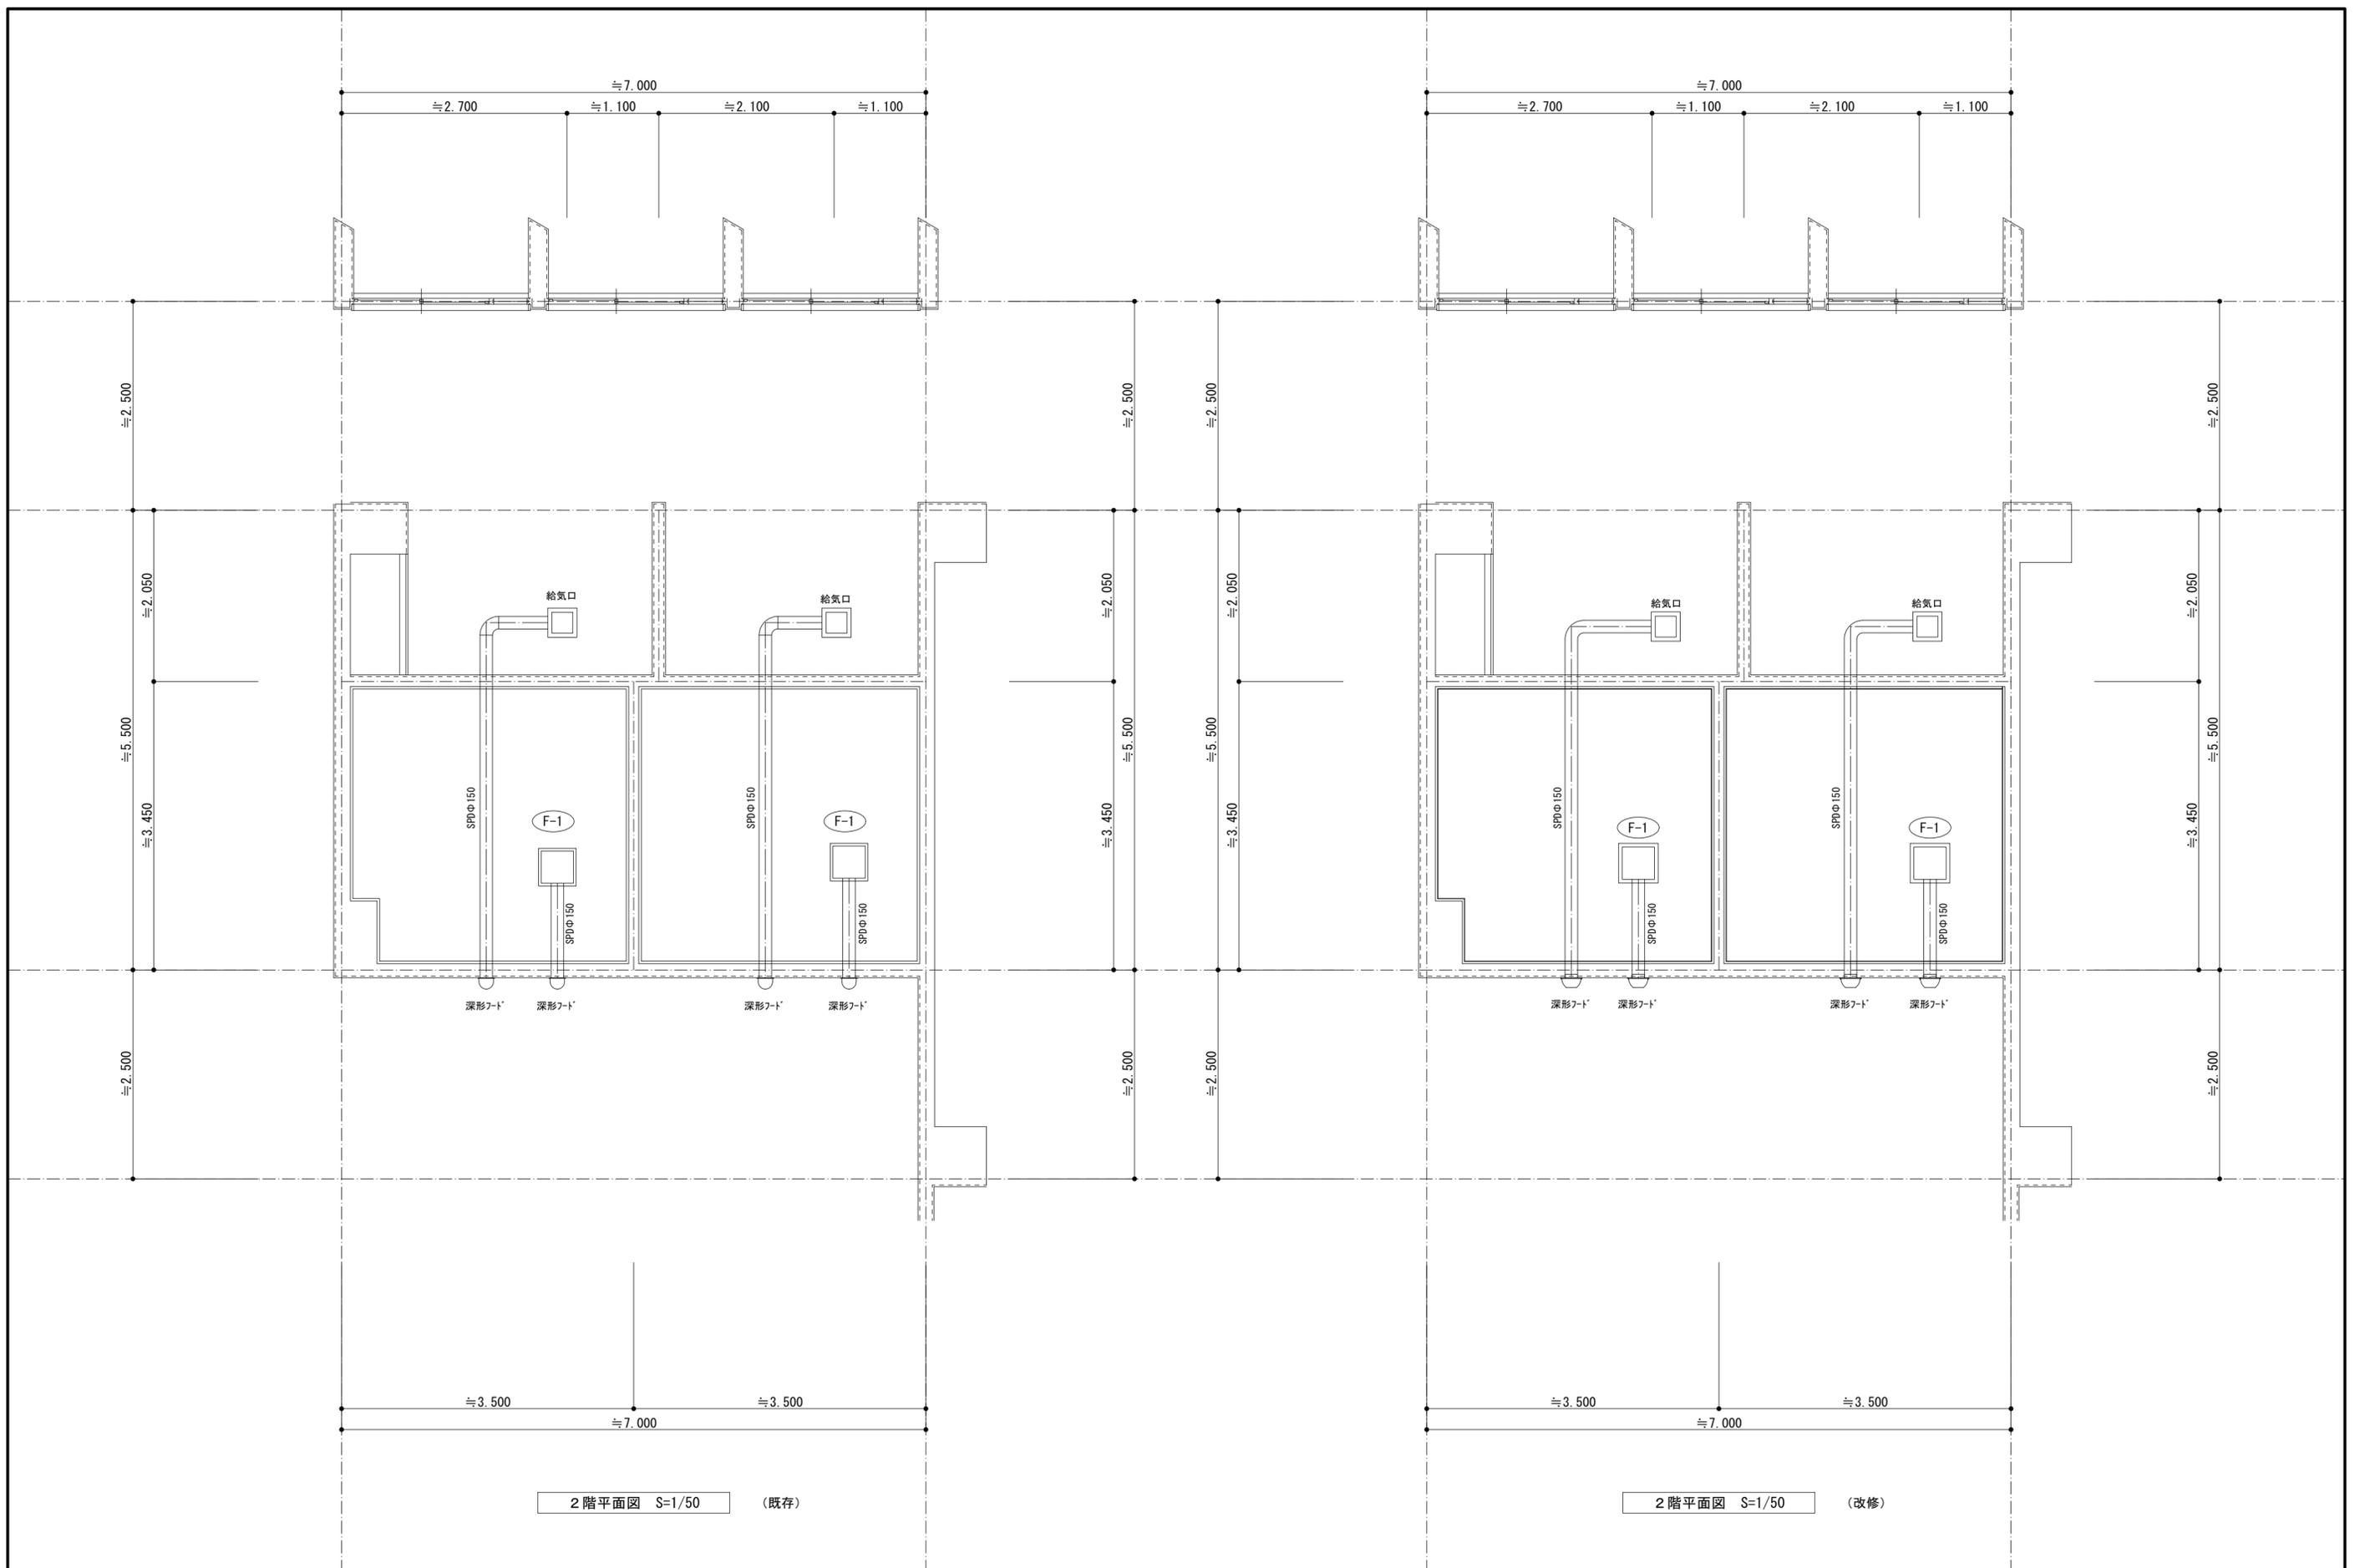

摘要



ハナガタ建築設計事務所

一級建築士事務所

一級建築士 No. 183598号 菅谷 隆

設計年月日 2022/11/18


変更年月日

承認	担当	製図
N.S	T.S	T.S

工事名称	市立ふじみ野小学校トイレ改修工事 (第1期工事)	
図面名称	換気設備 2階平面図	縮尺 S=1/50

図面番号

M-9

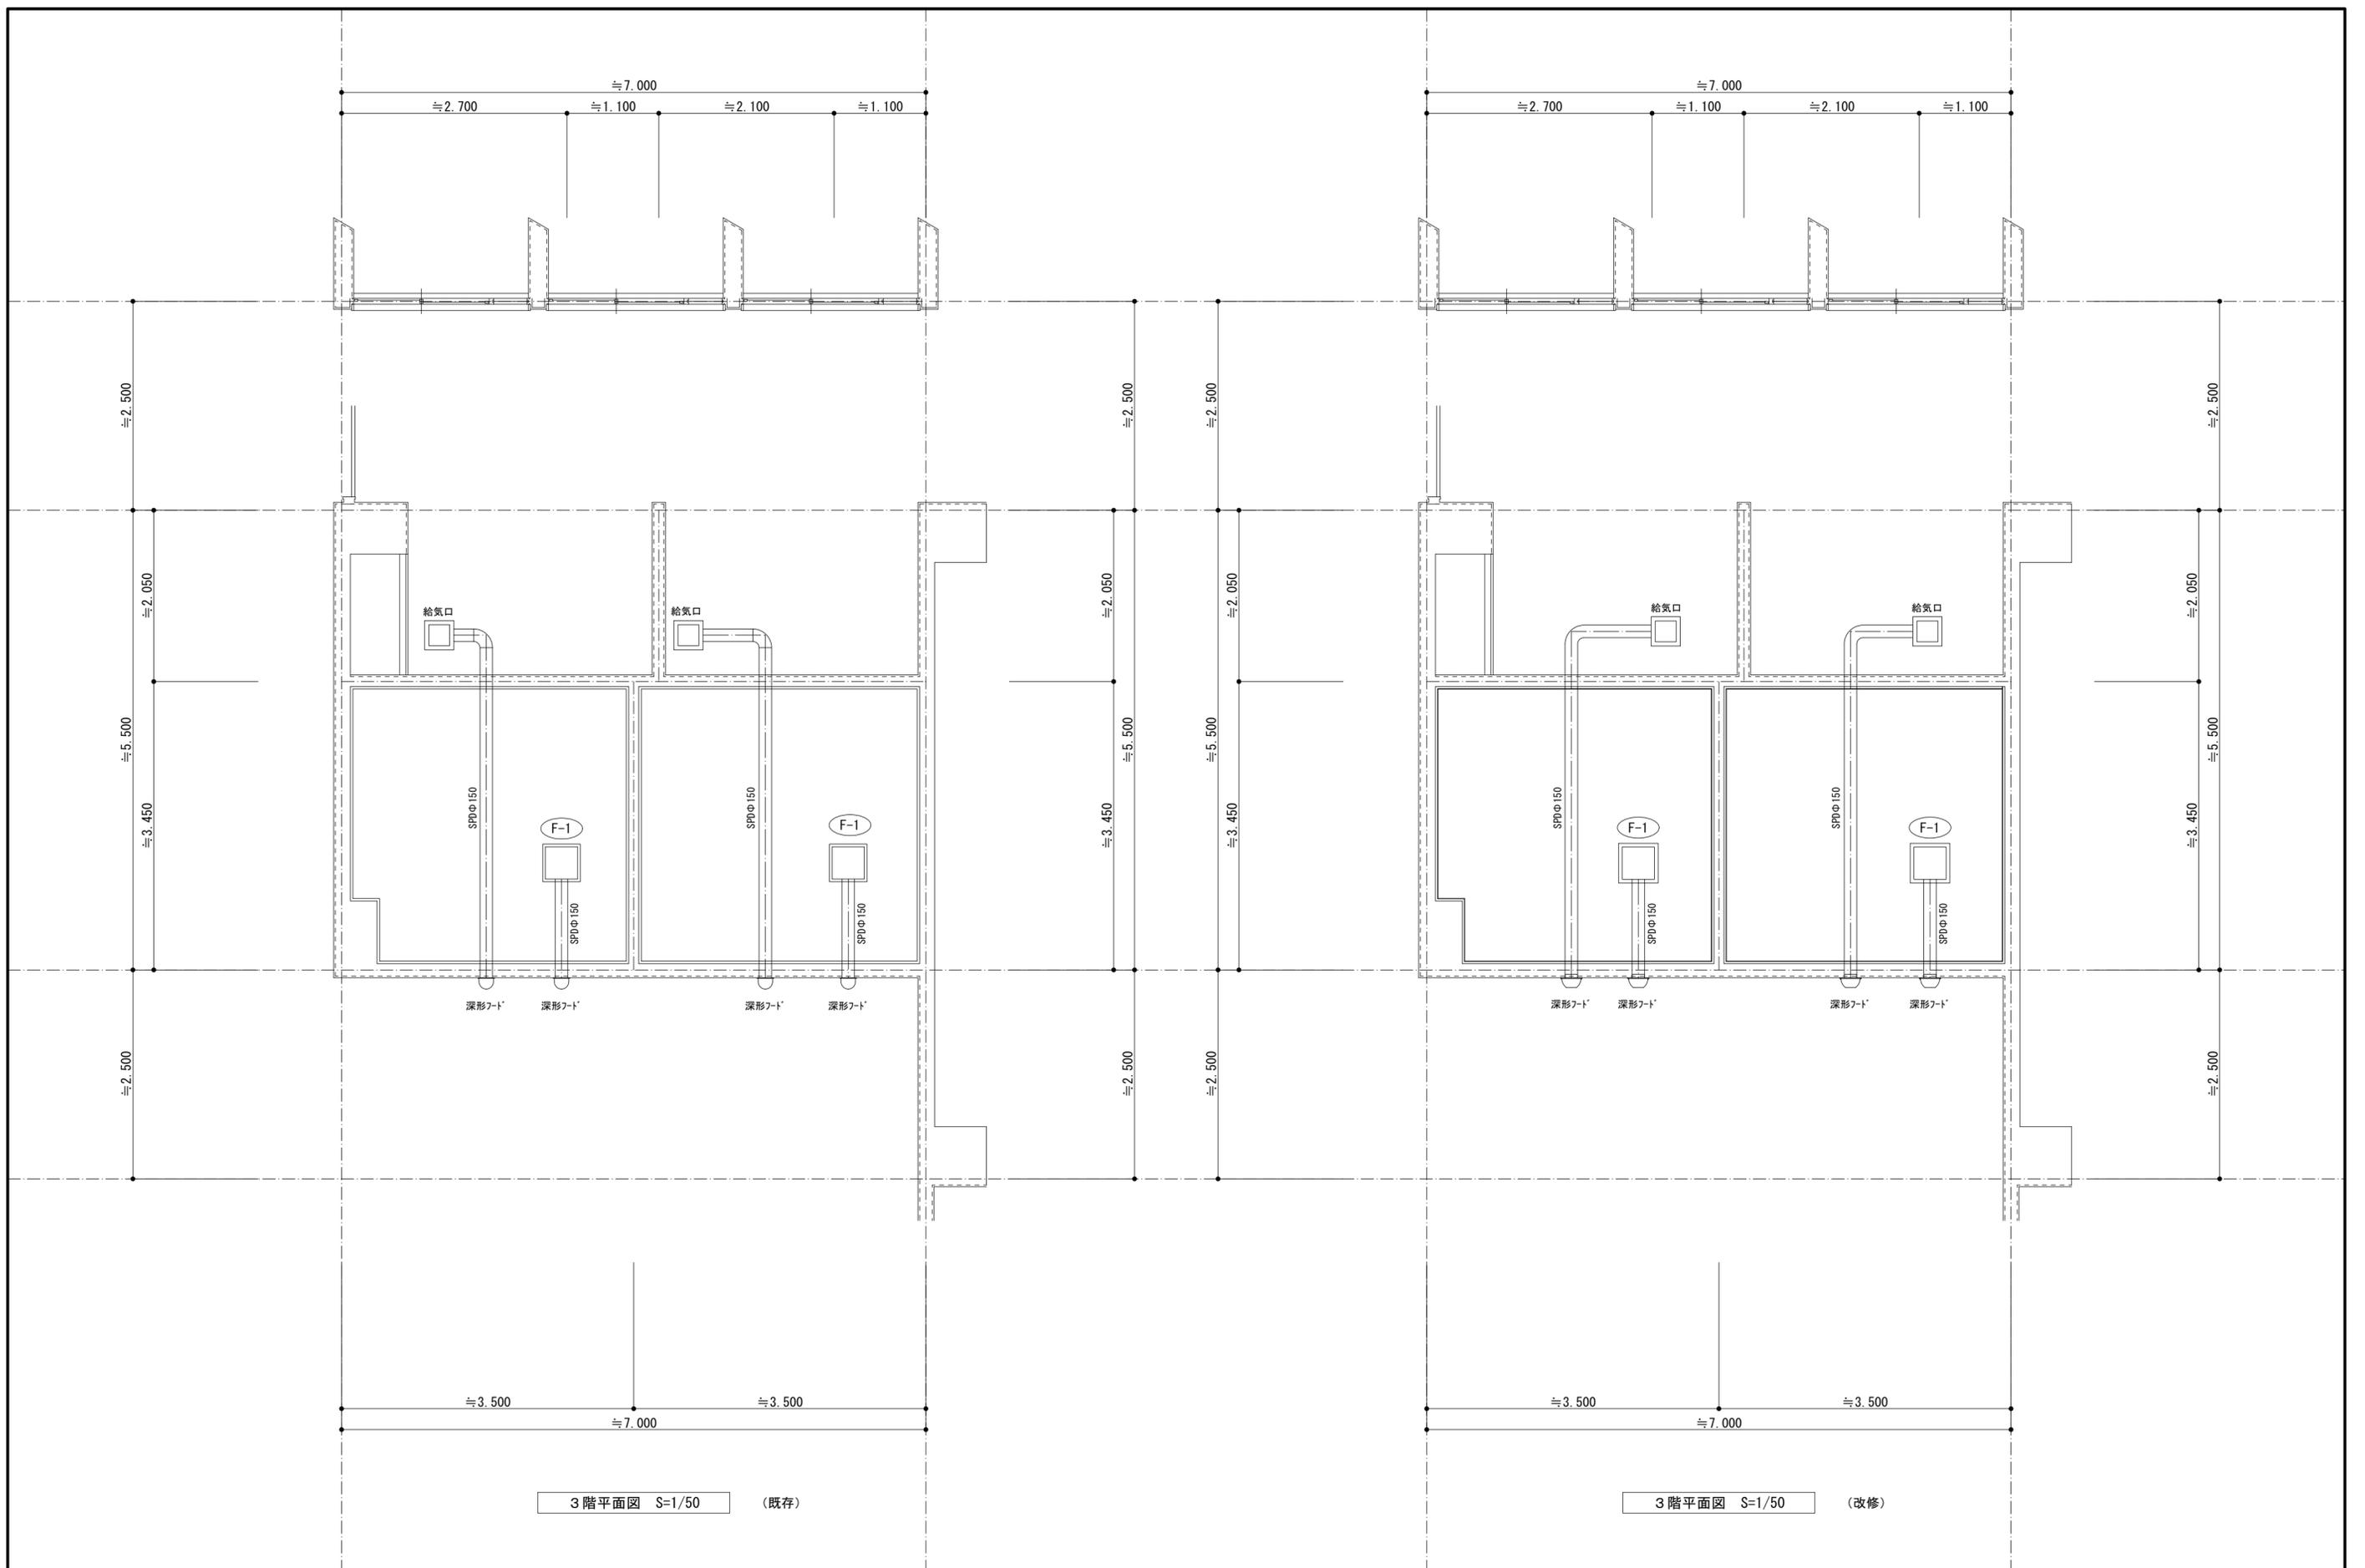

摘要



ハナガタ建築設計事務所

一級建築士事務所

一級建築士 No. 183598号 菅谷 隆

設計年月日 2022/11/18

変更年月日

承認	担当	製図
N.S	T.S	T.S

工事名称	市立ふじみ野小学校トイレ改修工事 (第1期工事)	
図面名称	換気設備 3階平面図	縮尺 S=1/50

図面番号

M-10